


# 賑わいの街、曲げわっぱの群景

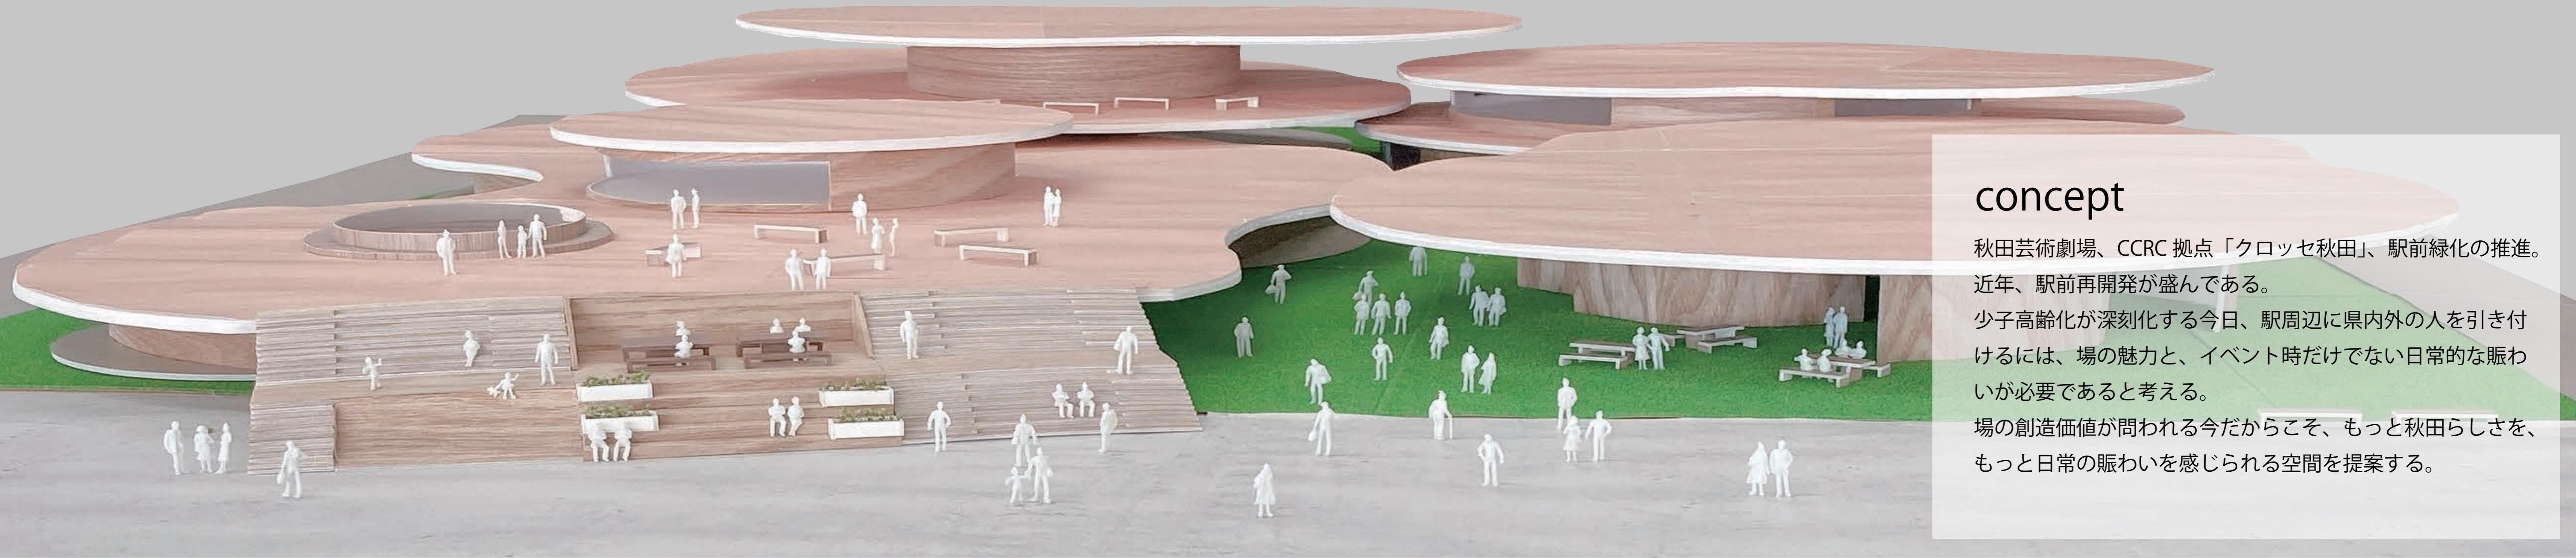

## concept

秋田芸術劇場、CCRC拠点「クロッセ秋田」、駅前緑化の推進。近年、駅前再開発が盛んである。

少子高齢化が深刻化する今日、駅周辺に県内外の人を引き付けるには、場の魅力と、イベント時だけない日常的な賑わいが必要であると考える。

場の創造価値が問われる今だからこそ、もっと秋田らしさを、もっと日常の賑わいを感じられる空間を提案する。


## location



## diagram

### 3つの木の積層

屋根・躯体・デッキの3つを重ねて配置。  
▷屋内・屋外・半屋外空間を形成。  
▷歩くきっかけを作る。

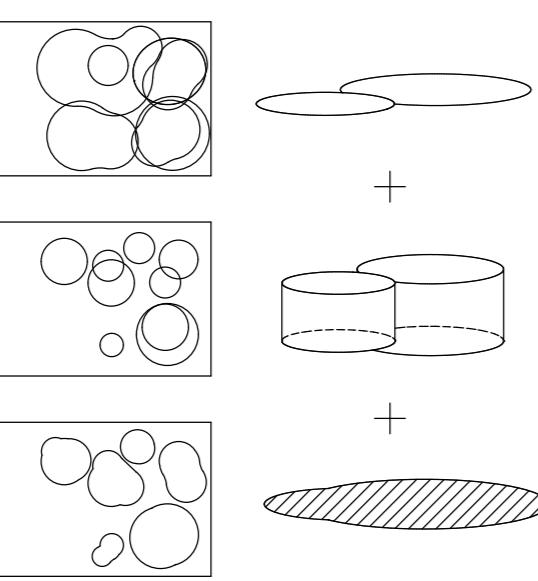


屋根

躯体

デッキ

## floor plan

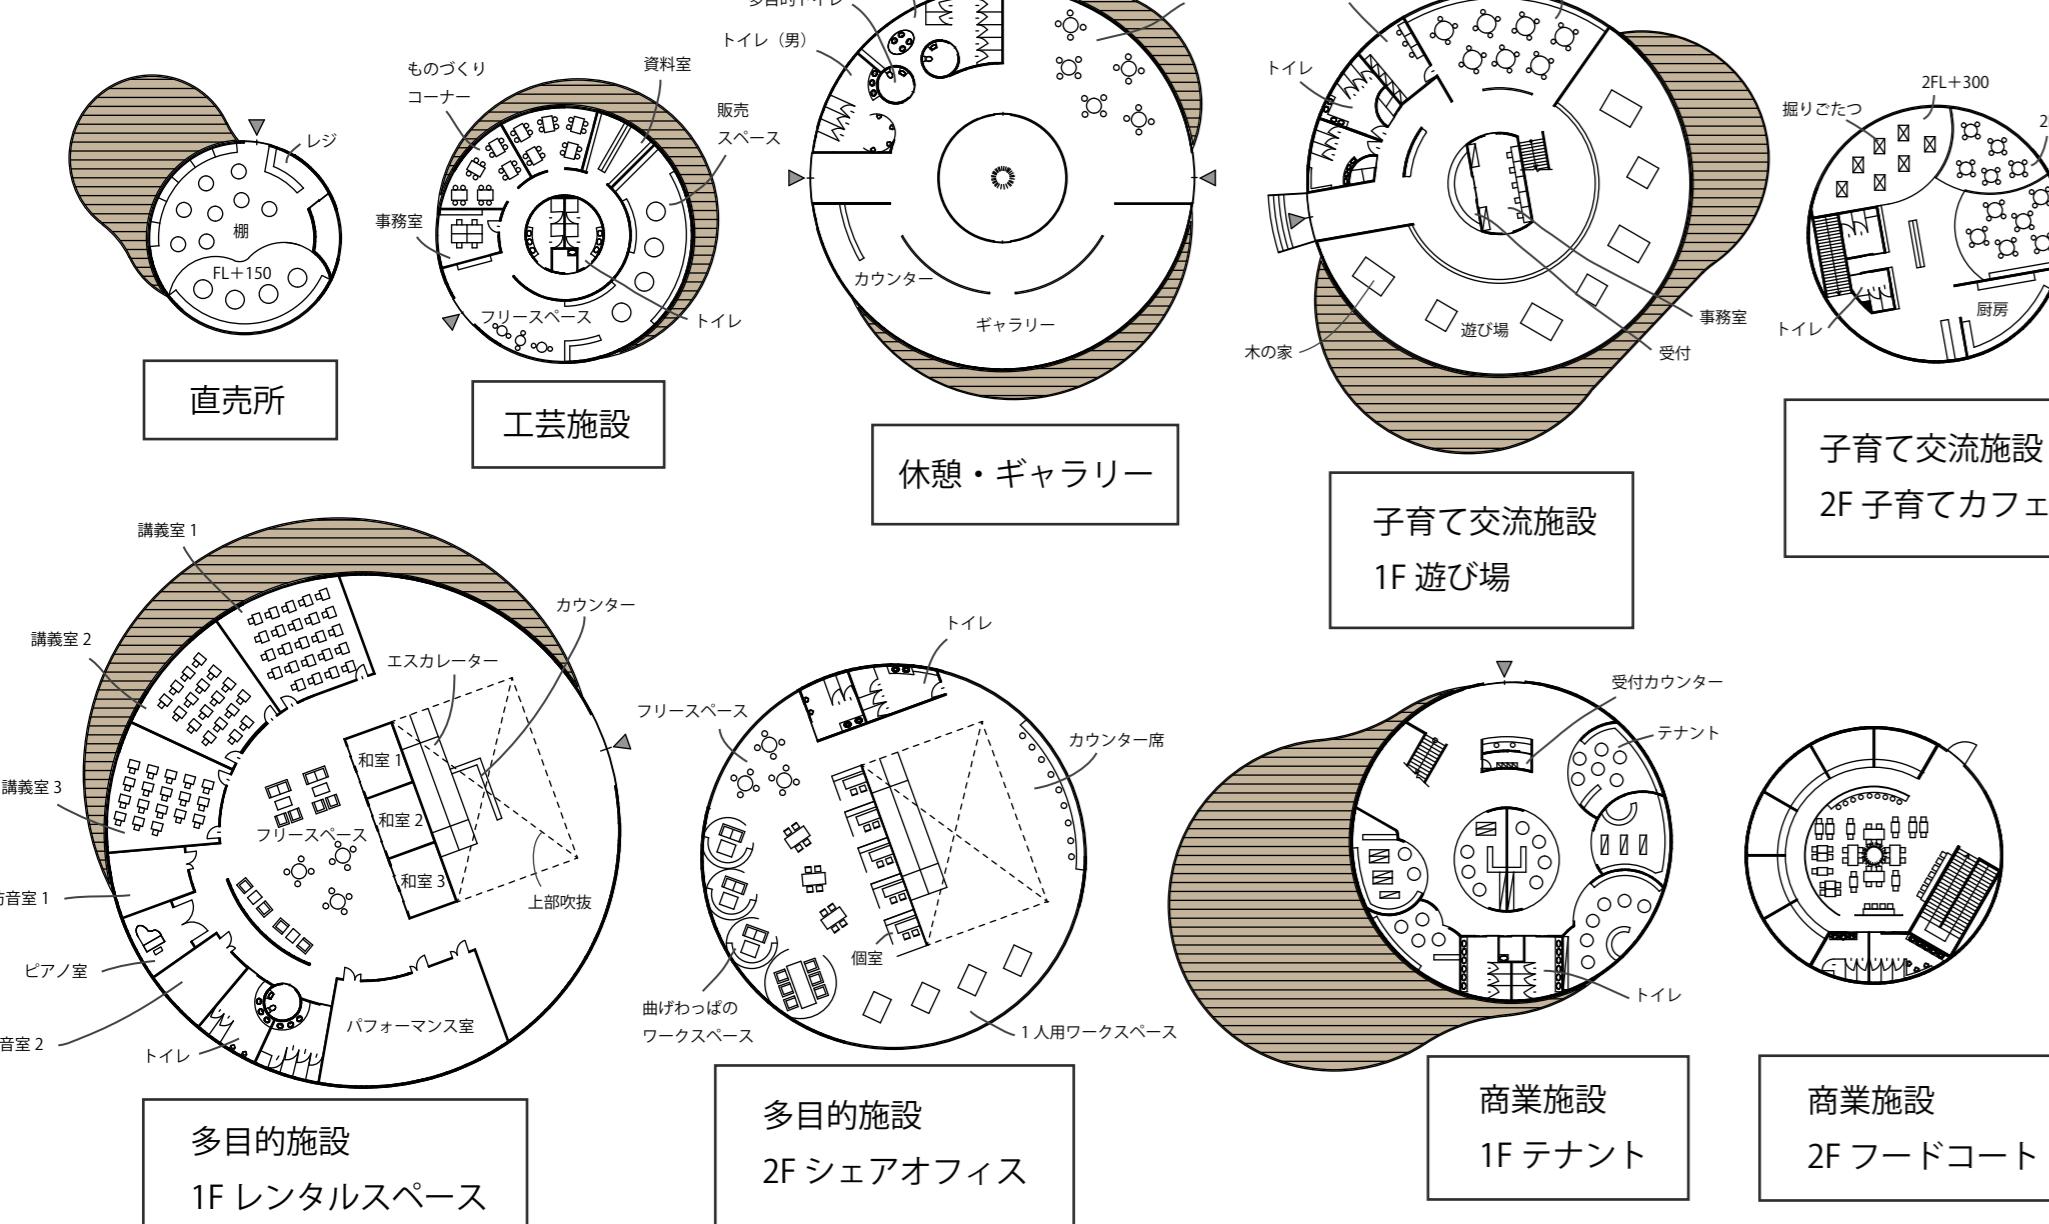

## layout plan

### 賑わいのコンテンツを集約させる




コンパクトシティのさきがけに。  
様々な目的を持った人が行き交う賑わいの街に。

木質デザインの提灯で一日の終わりを彩る。  
木の温かさと人の温かさを感じる。

### 01 屋台空間による賑わいの創出

地元の人や観光客で賑わう半屋外の屋台空間の提案。  
若者や移住者のビジネスチャンスに。  
夜は木質デザインの提灯でライトアップされる。

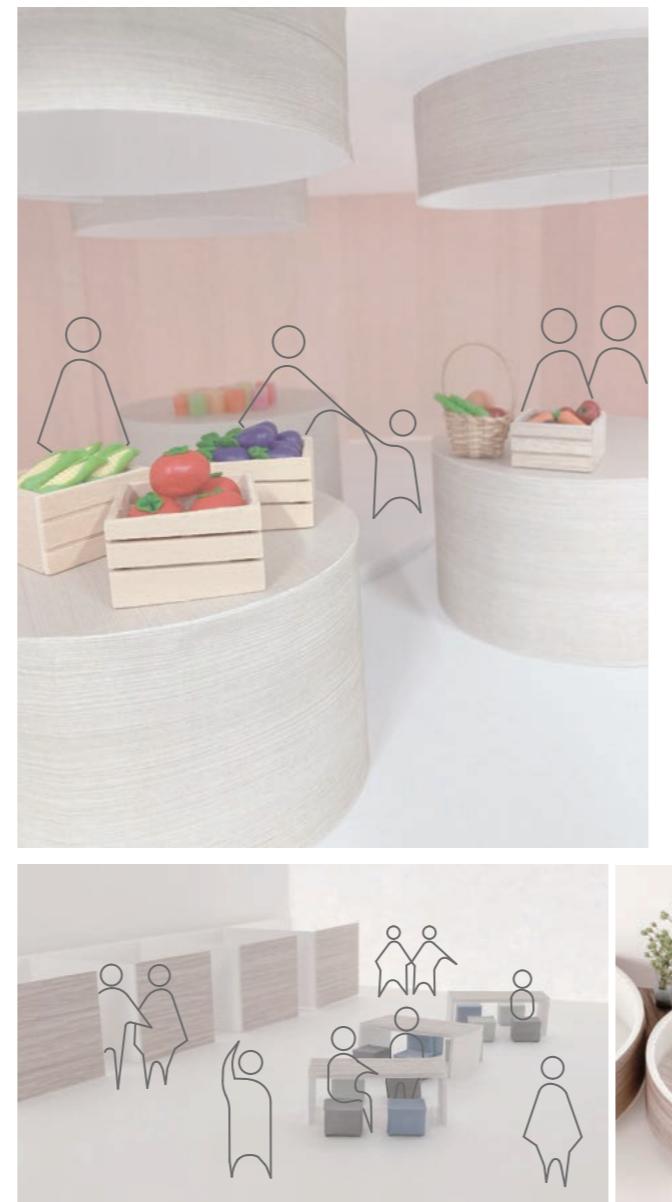

### 08 大階段で見る、話す、食べる

千秋花火や竿灯妙技会など、イベント時には観覧席や出店で買ったものを食べるスペースになる。  
日常的には休憩や談笑のスペース、待ち合わせの場となり、フレキシブルな大階段で日々の賑わいを引き出すことを提案する。



### 02 駅前から広がる地産地消の輪

米、酒、野菜...  
秋田の食の魅力を駅前から発信し、地産地消を推進する。  
飲食店の起業家との出会いで新たなビジネスチャンスにもなる。




### 03 新たなワークスタイルと地域交流

多世代が利用するレンタル空間で地域交流の場を作る。  
シェアオフィスは、リモートワークや学生の勉強スペースとして毎日多くの人が行き交う。



### 07 情報発信の場

休憩施設に展示スペースを設けることで、気軽に足を運ぶことができる。  
ギャラリーの展示を通じて、県内外に情報を発信する場になる。  
仕切りを減らし中庭を設けることで開放的な空間となるよう設計した。

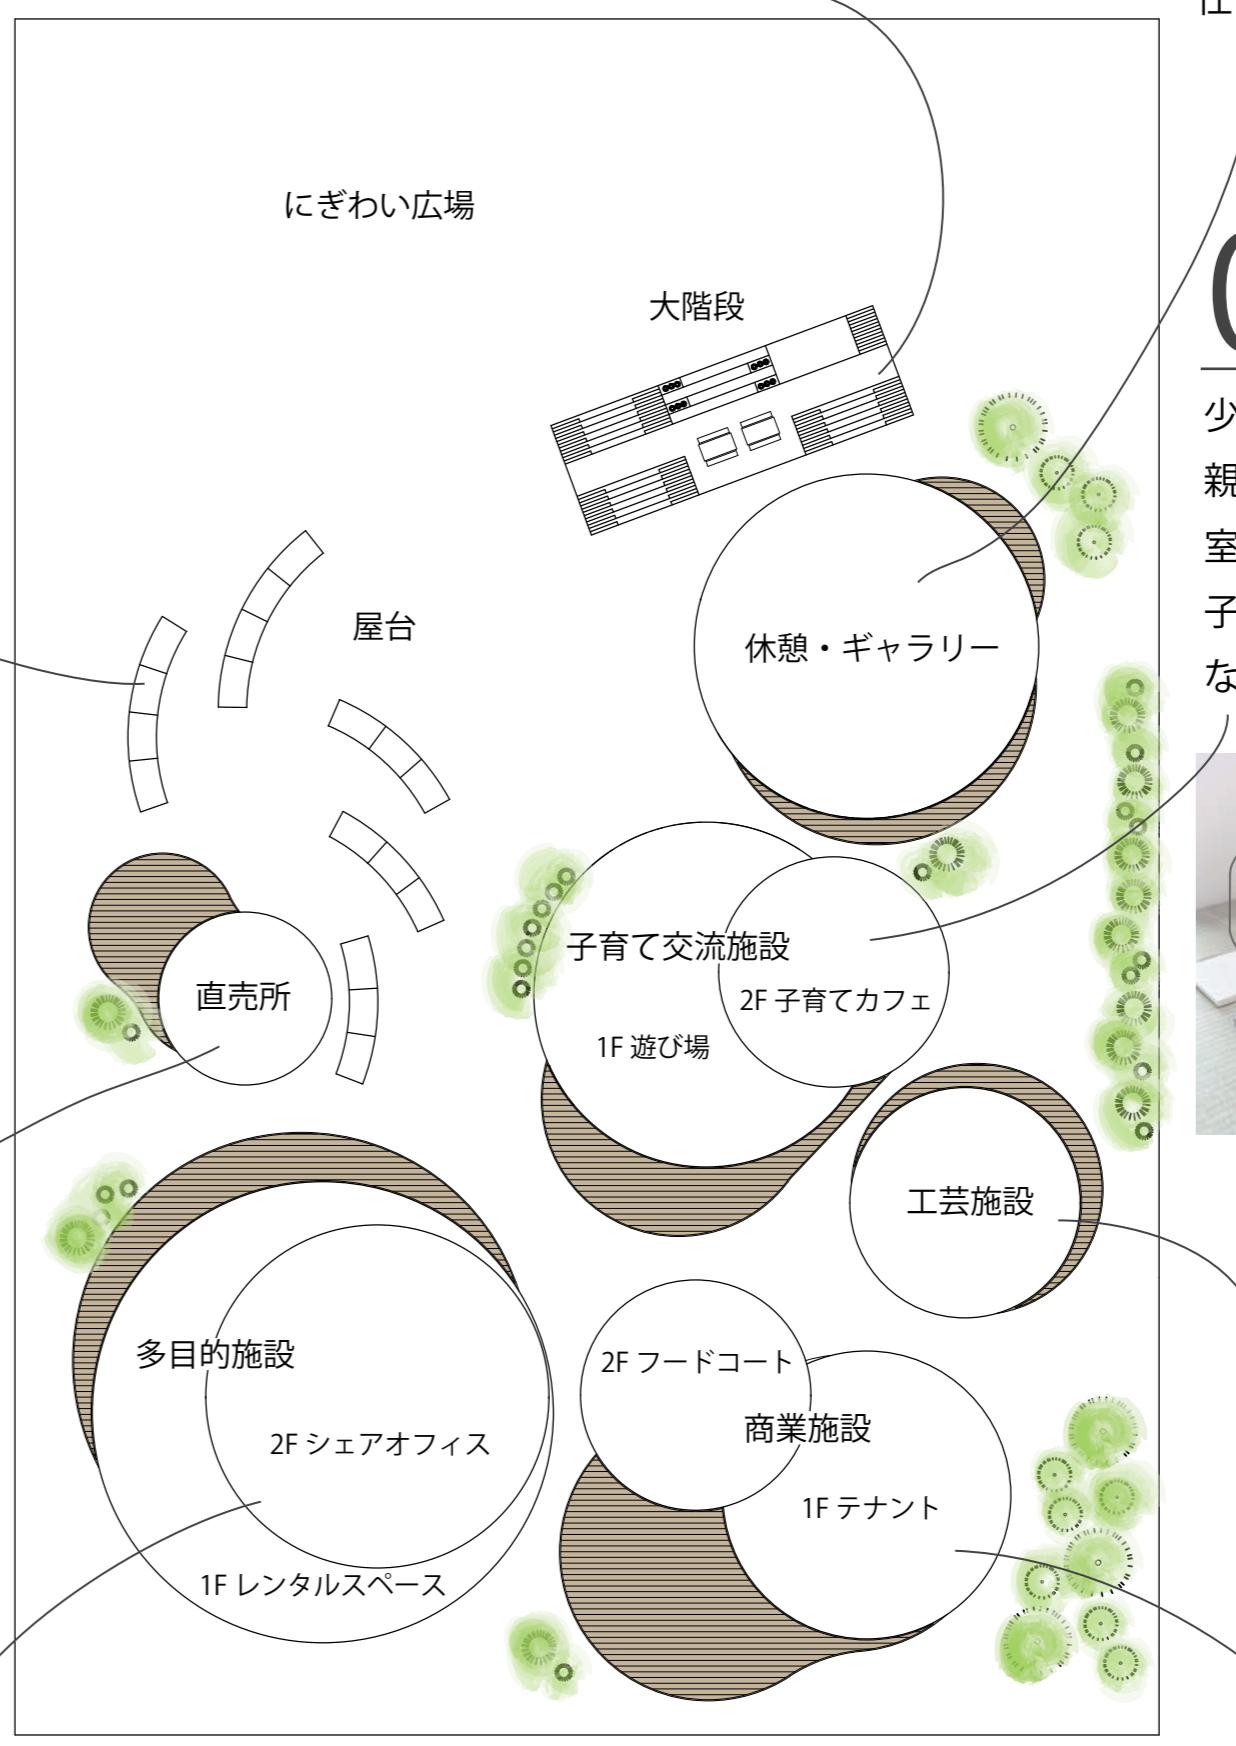


### 06 子育て世代の交流

少子化が深刻化する中、駅前を中心に子育て支援を広げ、親同士の交流の場を作る。  
室内に設置された小さな木の家で、木材を感じながら遊ぶことができる。  
子育てカフェには掘りごたつの席を設け、足元にも木材の温かさを感じながら寛ぐことができる。




### 05 体験価値の創造


ものづくり体験やお土産販売を通して、県外に秋田の工芸の魅力を発信。  
若者に興味を持ってもらい、後継者を見つけるきっかけにもなる。

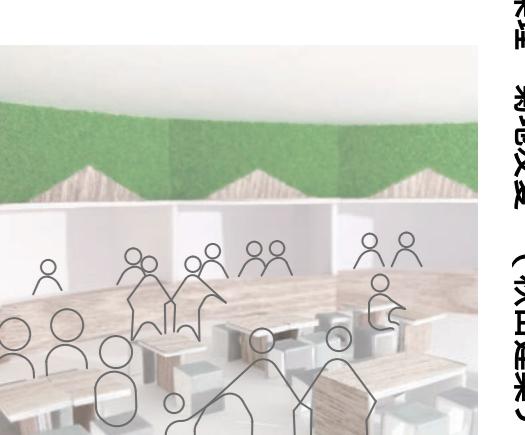

### 04 若者や観光客の集客

若い世代が駅前に集うきっかけを作る。  
フードコートは木質とし、屋根上テラスと一緒にすることでより木材を感じる。

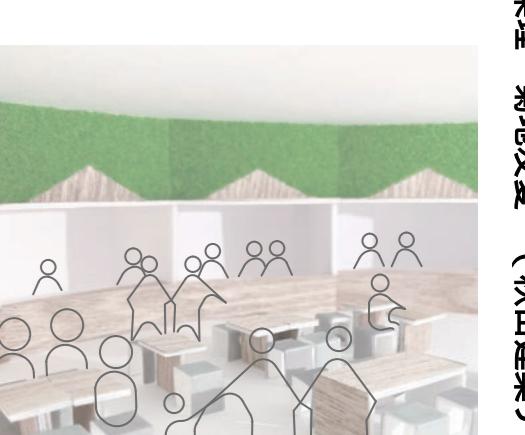

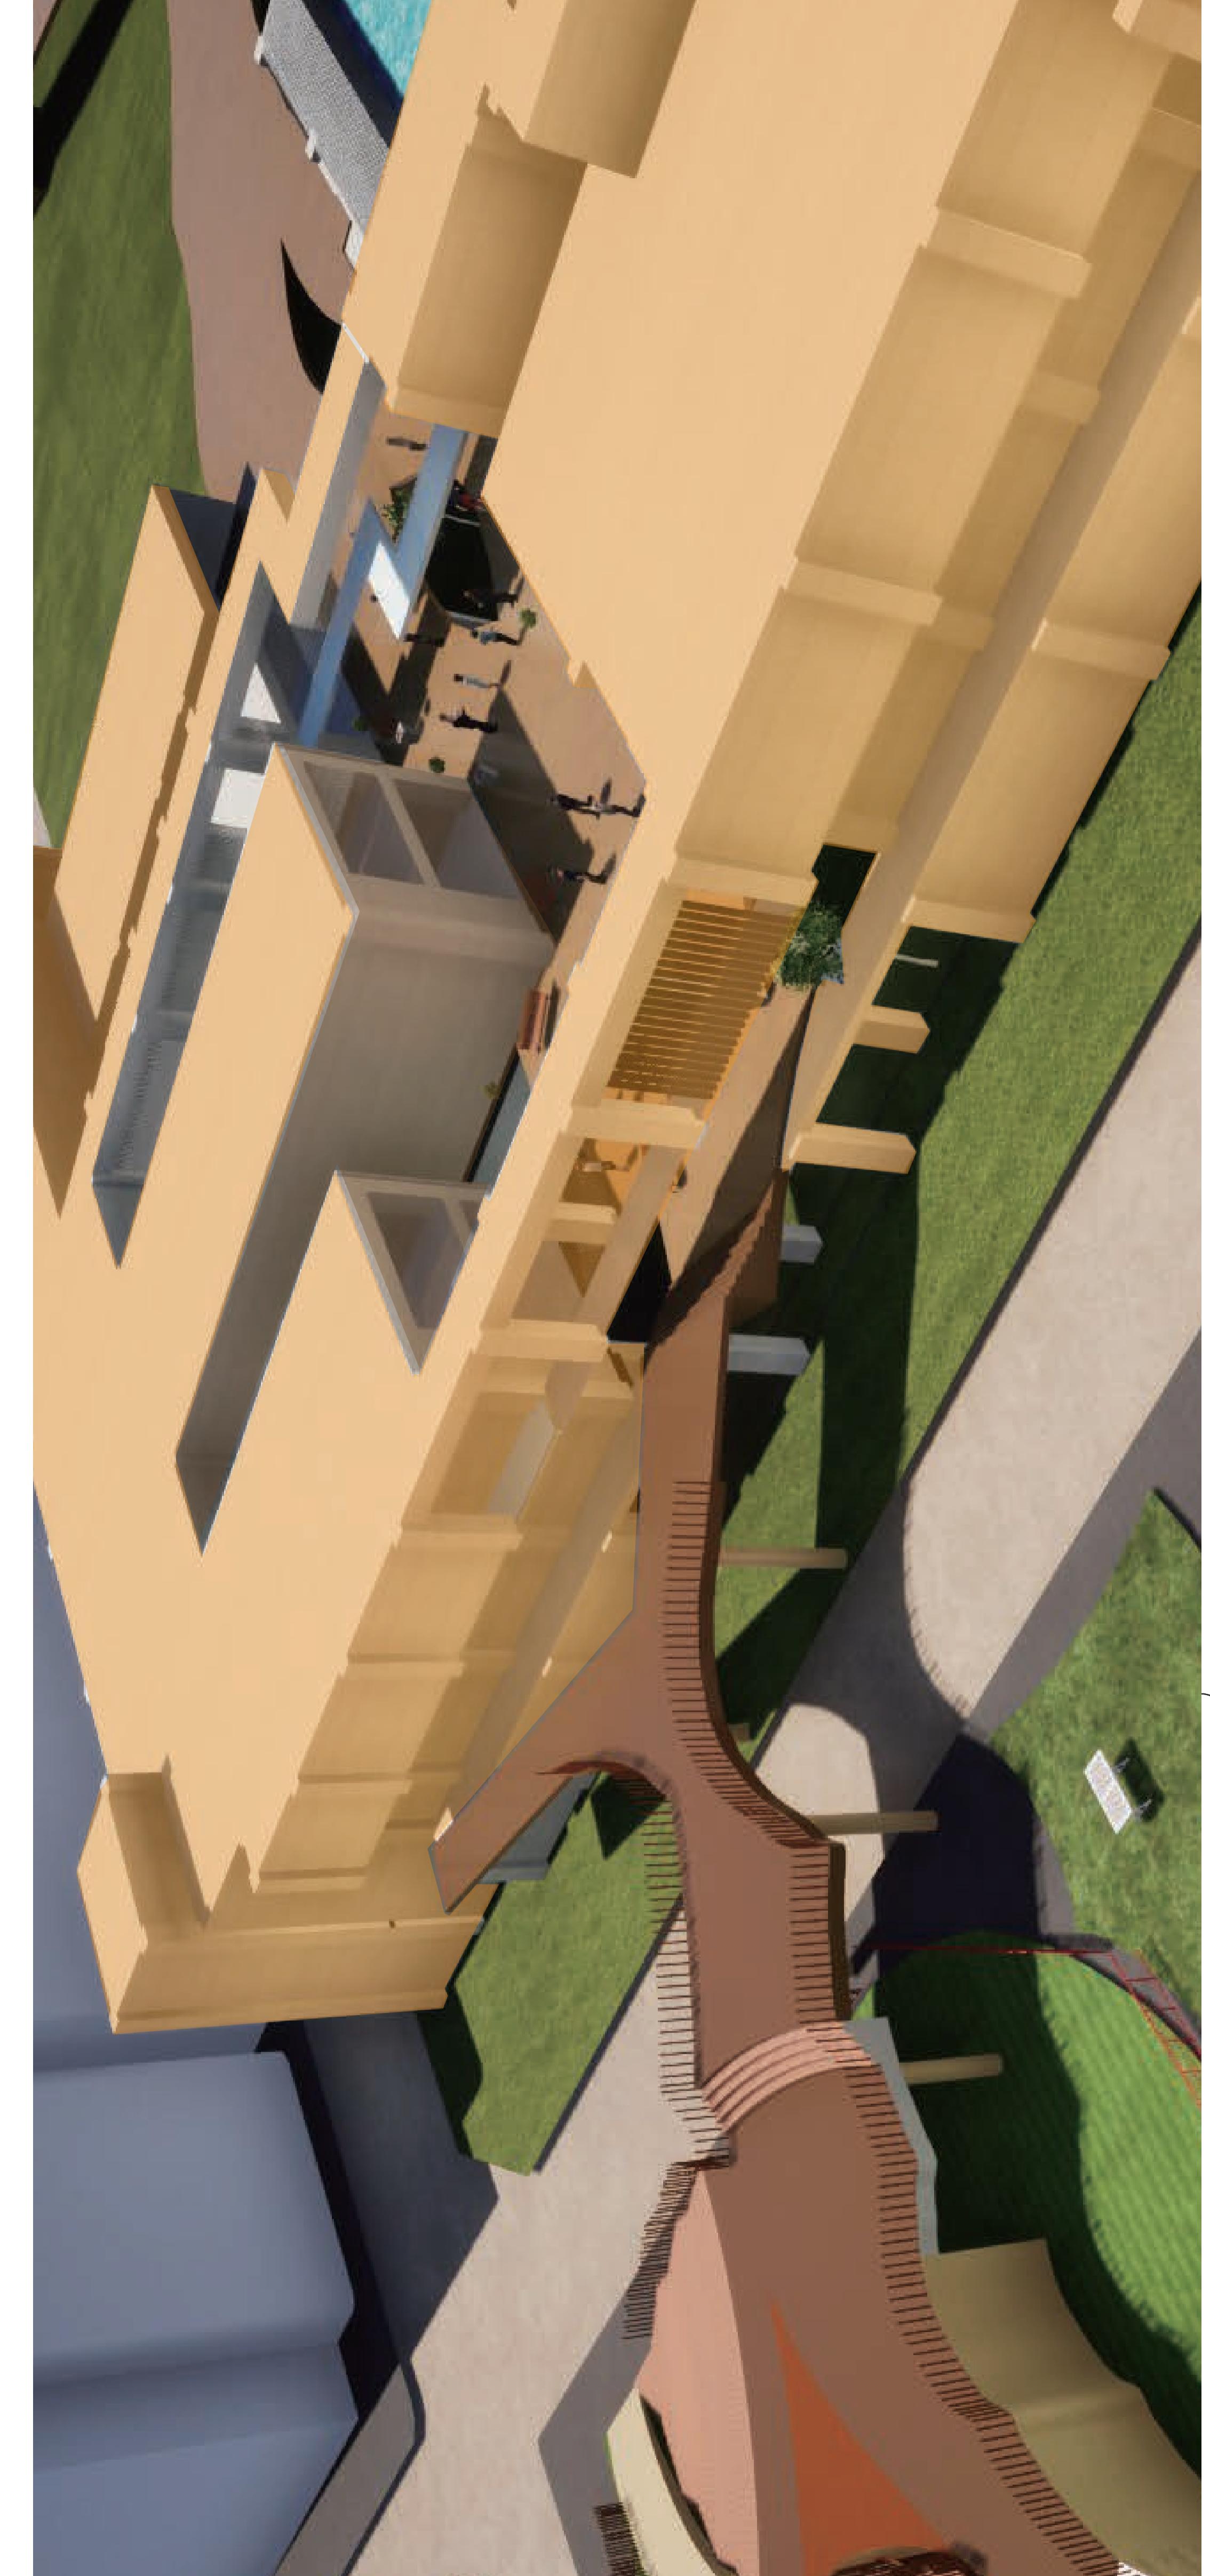

・敷地  
敷地は秋田市太町「竿燈大通り」に面している、日本銀行秋田支店そこの北にある空き地である。ここは以前、秋田ニューシティとして秋田の中心市街地の重要な施設であったが、テナントが撤退し廃退していく、秋田ニューシティは解体された。現在は巻まつり期間中に出店が出来たが、効率的に利用されているとは言えない場所である。



デッキを通じて学校がまちを形成するうな、まちの中心となるまちとして小学校が存在するうな、街路を歩く部へ「どりこみ」、まちへ「あふれる」提案。

#### ・3階建て小学校における木材の利用について

①建築基準法の改正  
2015年より建築基準法が改正され、以下のような大規模な小学校も木造で建てやすくなつた。

- 3階建ての学校  
3000m<sup>2</sup>を超える建物

建築物の耐火性能、耐火構造に対して検討のされ直しがされ、さらに木造3階建の実大規模の火災実験により、安全性が確認されました。

②RC造ではなく木造にするメリット  
やわらかい  
調湿性  
室温を均一に保つ  
あたたかいい

→ 小学校に対するメリット  
街のシンボルとなる  
秋田の木材利用を促進  
まち、あきたに対するメリット

- ③ルーバーの使用  
学校内部、外部のあらゆる場所にたくさんの木製ルーバーを設けた。  
ルーバーがもたらす効果は3つある。

小学生たちの遊び場  
ルーバーが通路になつたり、ルーバーの隙間が教室の窓と繋がつたりする。ルーバーの性質で、窓から視線が遮断される。  
外壁からも相続  
角からも通り抜けたりする。ルーバーの性質で、窓から視線が遮断される。  
統一感を持たせる  
ルーバーによって公園ゾーンが持たせ、敷地全体の統一感を持たせた。

1階平面図 縮尺 1/1000

2階平面図 縮尺 1/1000

3階平面図 縮尺 1/1000



2F デッキの様子

## 芸術文化ゾーンにおいて 文化に触れ実践し創造する、子供のための木の図書館

秋田市の中心市街地である千秋公園周辺エリアは、現在芸術文化ゾーンとして秋田市の「人と文化をはぐくむ誇れるまち」を形成している。

本作品は、この芸術文化ゾーンのエリア内に位置し大きなリニューアルが予定されている2つの建物と久保田城跡である千秋公園との間に位置する秋田市立中央図書館・明徳館を敷地対象とする。芸術文化の根源にある地域活性化や将来を見据えたまちづくりにつながる力を持ち合わせた、子供が文化に触れ、実践し、自立することで周辺地域に賑わいをもたらす新しい図書館を目指した。

これにより、子供のうちから文化活動に触れ大人になっても活発な文化創造の道をたどっていくことでまちの魅力を伝える地域資源として受け継いでいくことを期待する。

注目を集めこれから賑わいが生まれるであろう芸術文化ゾーンの空間が加わることで、市民の心に豊かさとうるおいをもたらす市民文化の向上と創出が実現できるのではないだろうか。

### ① 明徳館とは？～秋田市が掲げる芸術文化ゾーンについて～




### ② 文化活動と共に成長するプログラム

#### 01 明徳館とは？～秋田市が掲げる芸術文化ゾーンについて～

子供が幼いうちから段階的に文化と関わりを持ち、創出できる環境を築く。彼らは成長の過程に芸術や文化があることで、年齢に応じた能力を身に付けながら文化を発信する立場になる準備が整えられる。




「触れる」幼児期(2～5歳)：2～4歳のうちに自律性が生まれ、さらに5歳にはいろいろなものの興味を示す傾向が生まれる幼児期に、体験教室や年上の子供の活動を認識することで様々な文化や活動を覚える。様々な文化を実践し自分だけの特別な才能を認識し始め、自身の興味を追求するようになる。

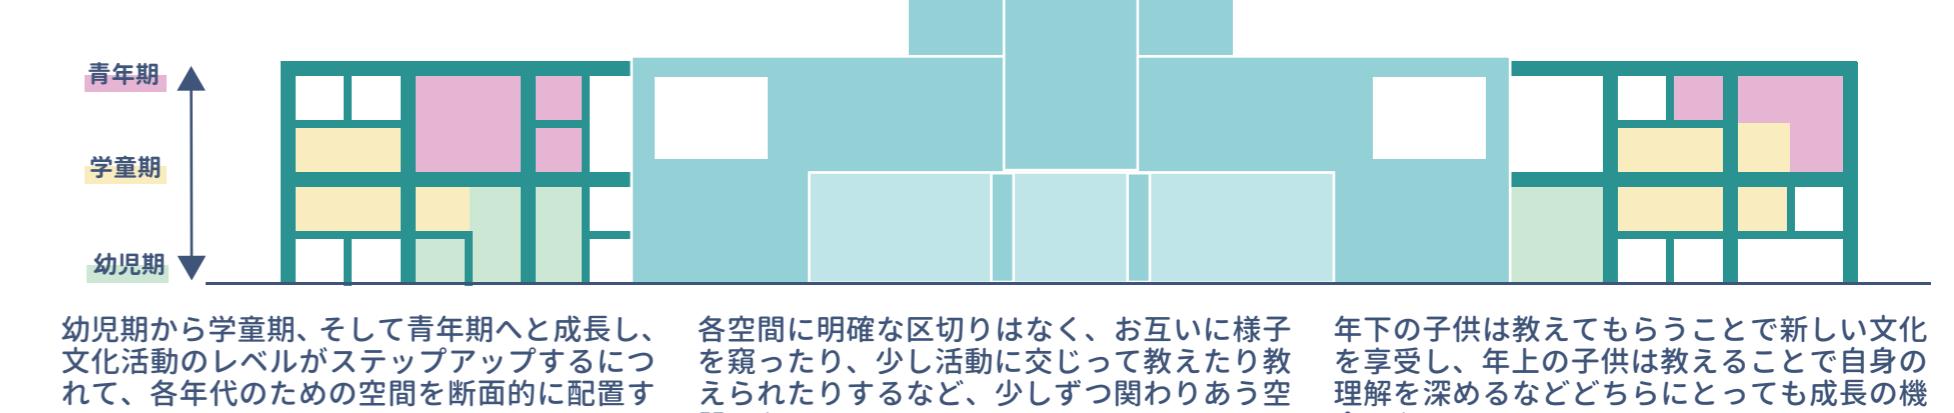


### ③ 既存のランドスケープと繋がる形態操作


①千鳥組を使い、柱と梁を形成する。

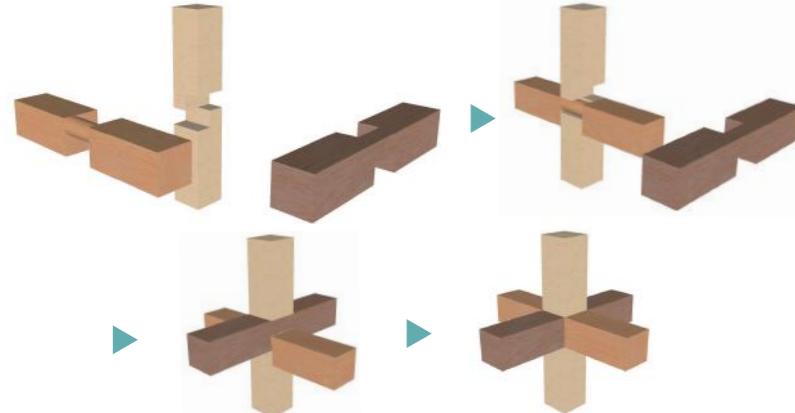


②明徳館の既存のデザインと繋げ、柱と梁を伸ばす。

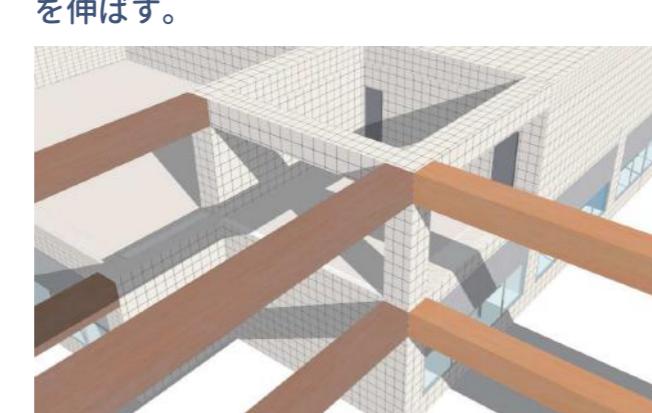


読書空間は各年齢の平均身長に合わせたスケールで組み上げる。

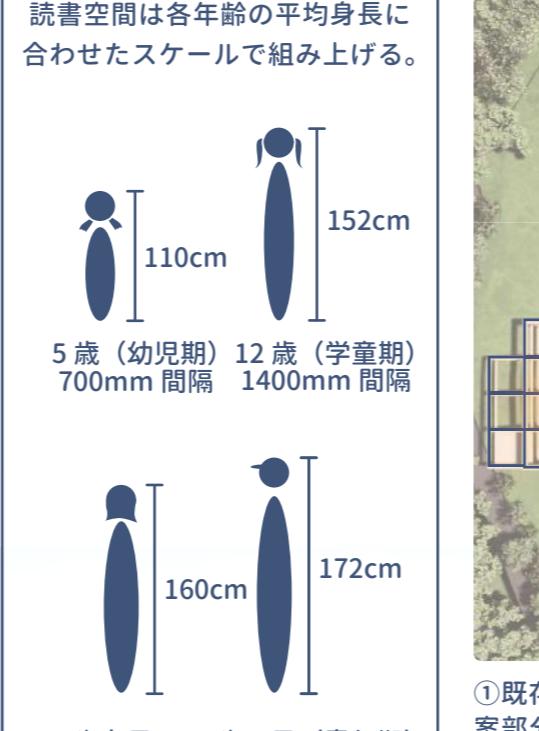


★平面プラン

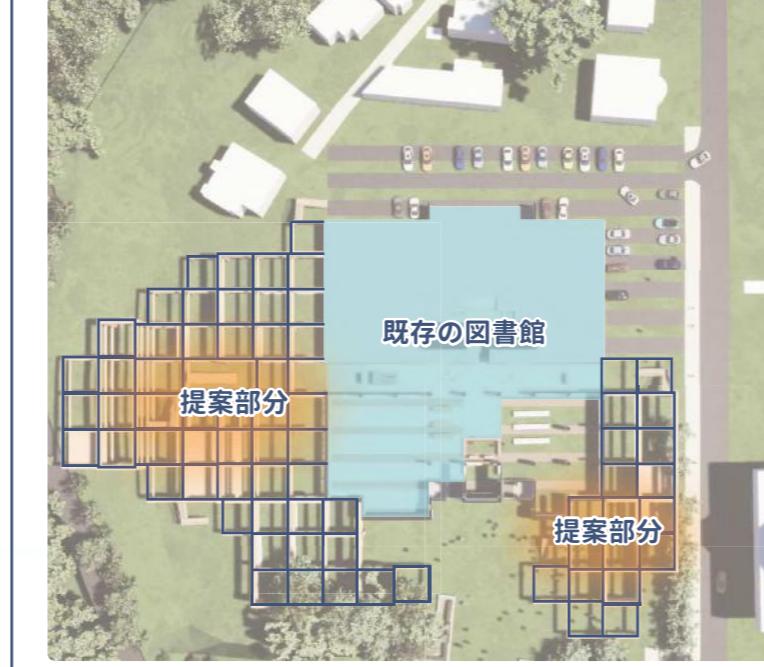

①既存の図書館は残しつつ、創造性を生み出すプログラム（提案部分）を増築していく。これにより、もともとの図書館のポテンシャルを残しつつ芸術文化ゾーンに通した図書館へと導くことができる。

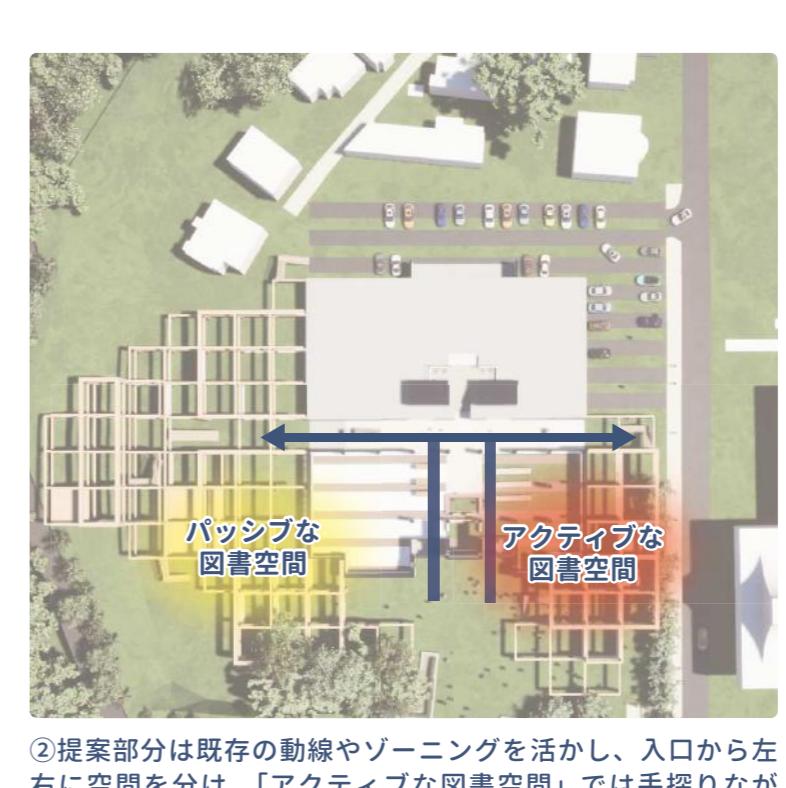


②提案部分は既存の動線やソーニングを活かし、入口から左右に空間を分け、「アクティブな図書空間」では手探りながらでも創作活動ができ、「パッシブな図書空間」ではより深い創作活動ができる。

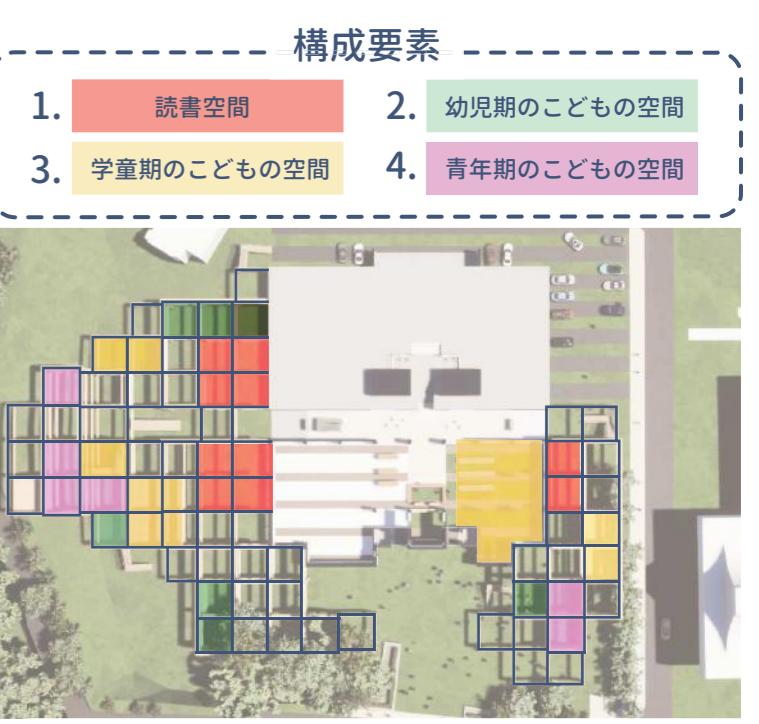

③各図書空間を「図書空間」、「幼児期のこどもの空間」、「学童期のこどもの空間」、「青年期のこどもの空間」に分け、詳細に構成していく。

### ④ アクソメ図

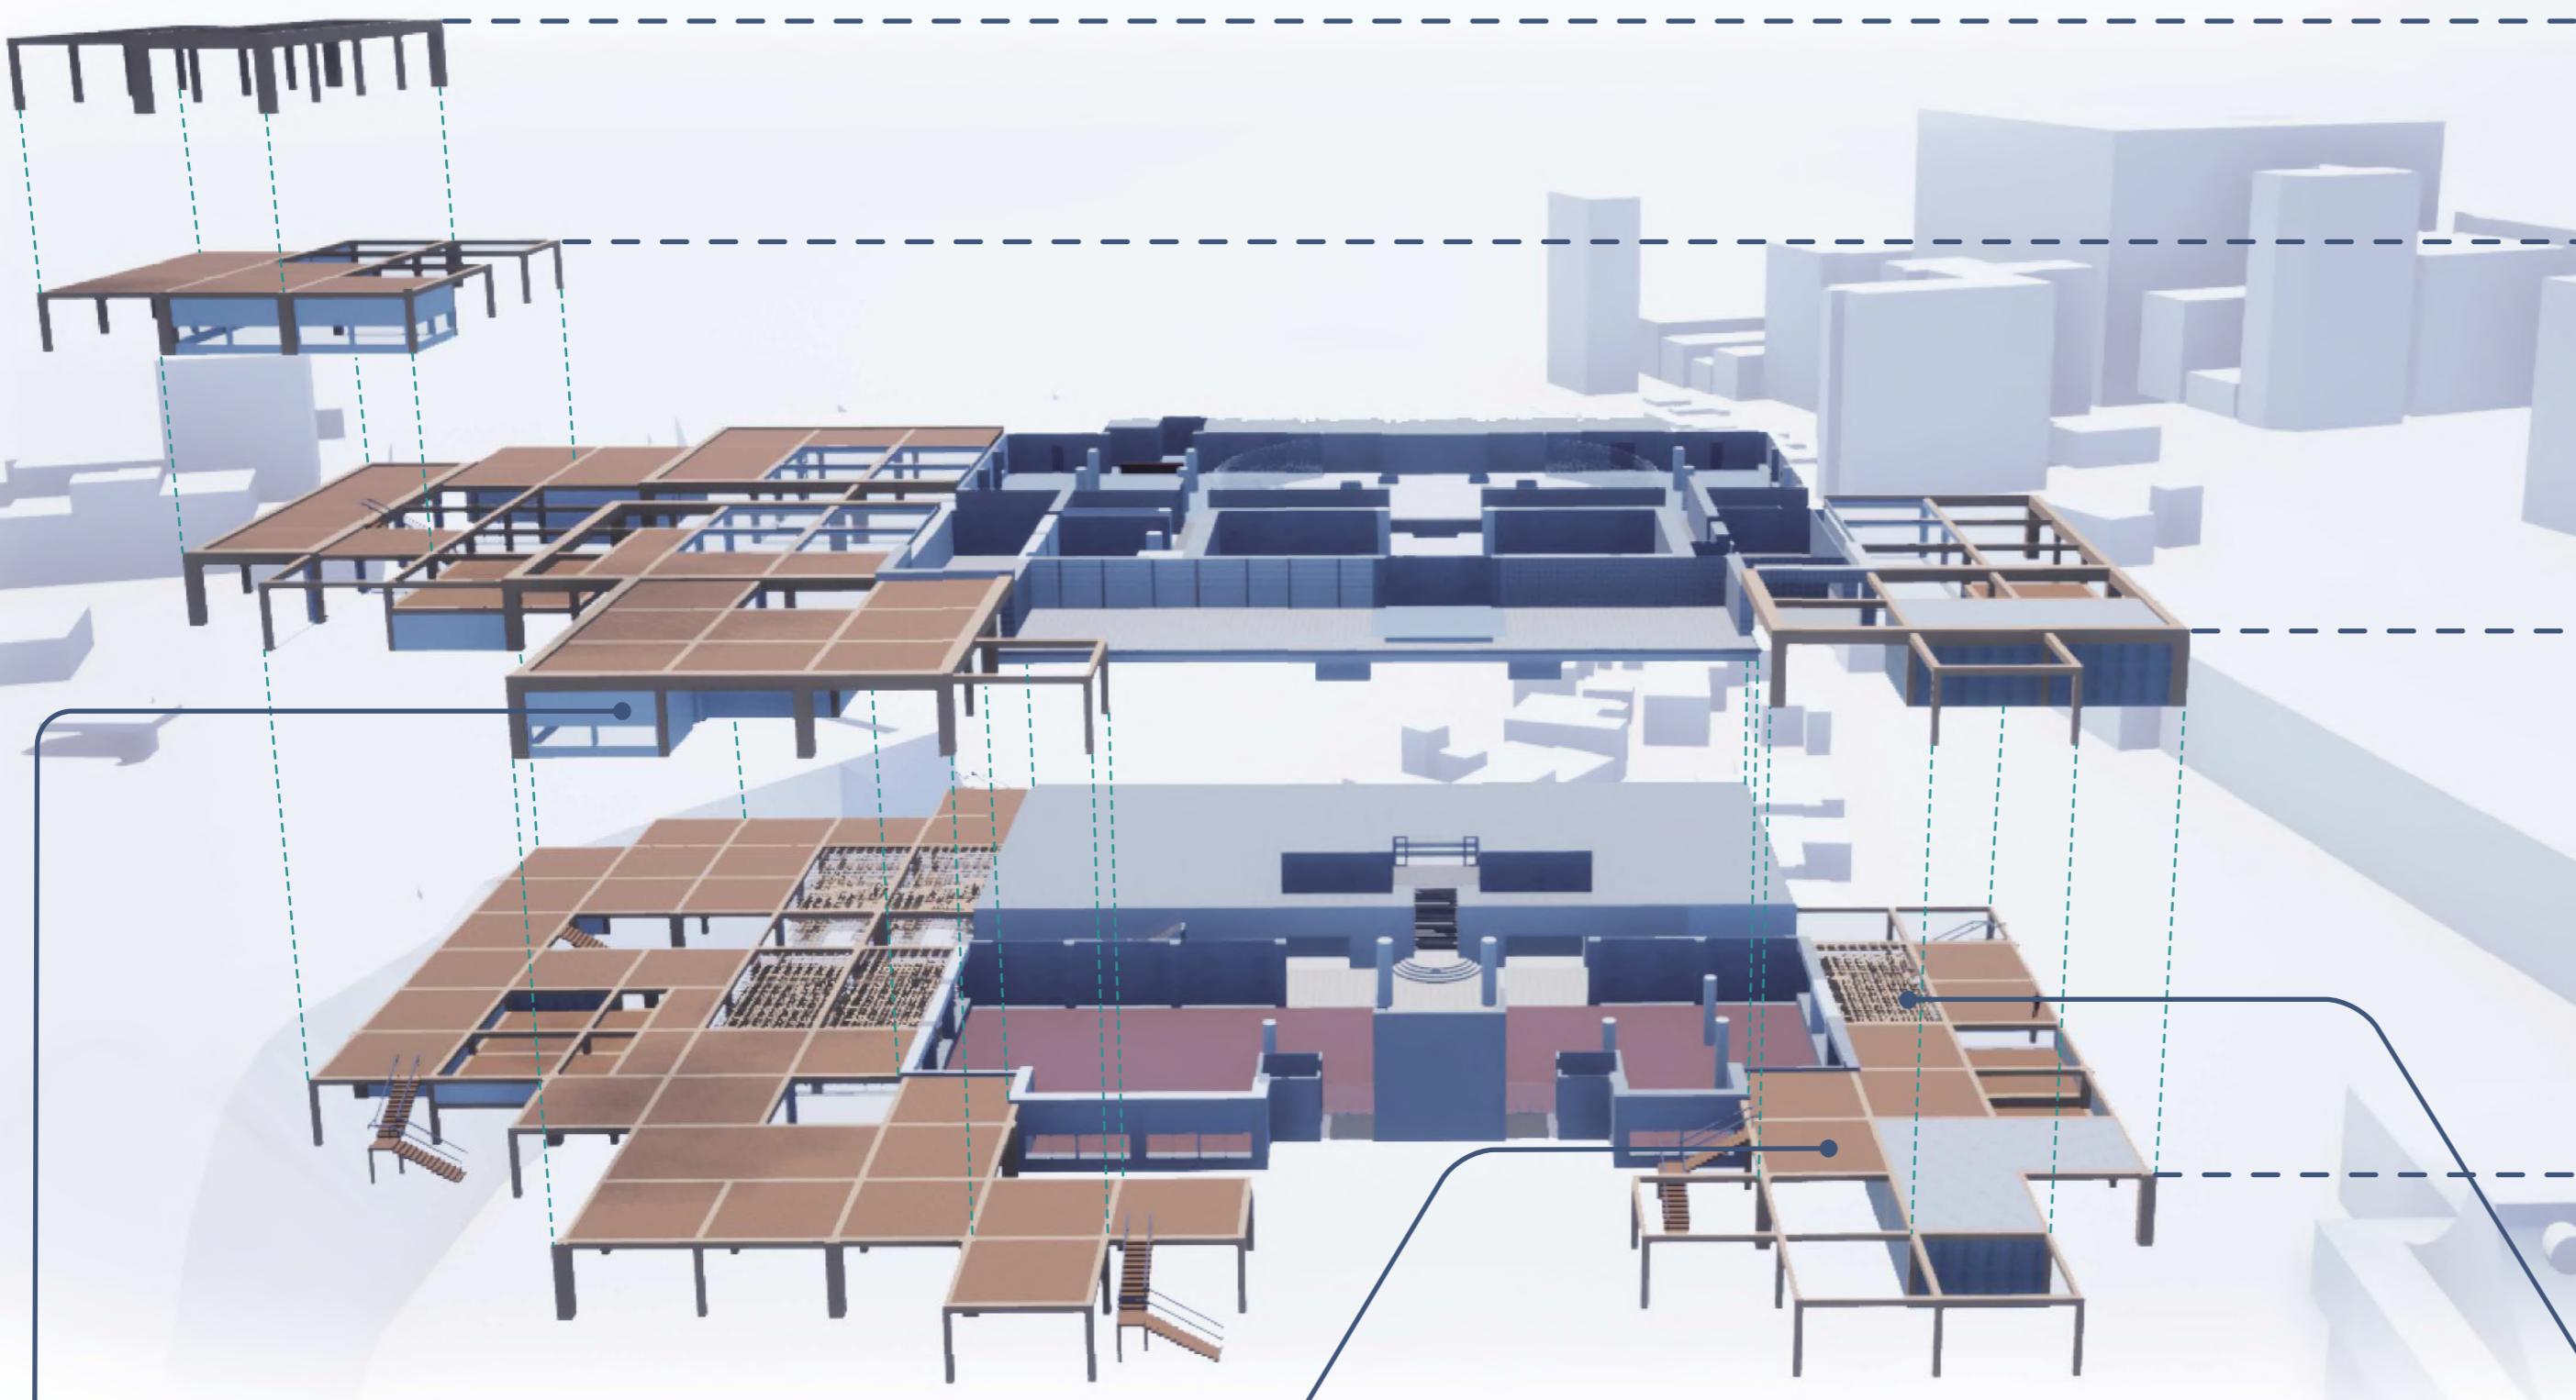

### 4F

千秋公園へと続くフロア。内部空間を設けないことで千秋公園からみたときに明徳館がよく見えるようになっている。

### 3F




千秋公園と図書館を繋ぐ道となるフロア。1F・2Fの段差に比べより細かく枠組みを配置しているためアクセスしやすいようになっている。

### 2F


既存の図書館に設けられているバルコニーとつなげて空間が広がるフロア。図書館との関係性がより深くなることから、1Fに比べ、アクティブな空間ではより活発な遊戯が行われ、パッシブな空間ではより盛んな創作活動が行われる。

### 1F

既存の図書館の入口に近いフロアということで入口付近に階段を設けた。ここから、千鳥組で構成される文化創造のエリアへと進出していく。

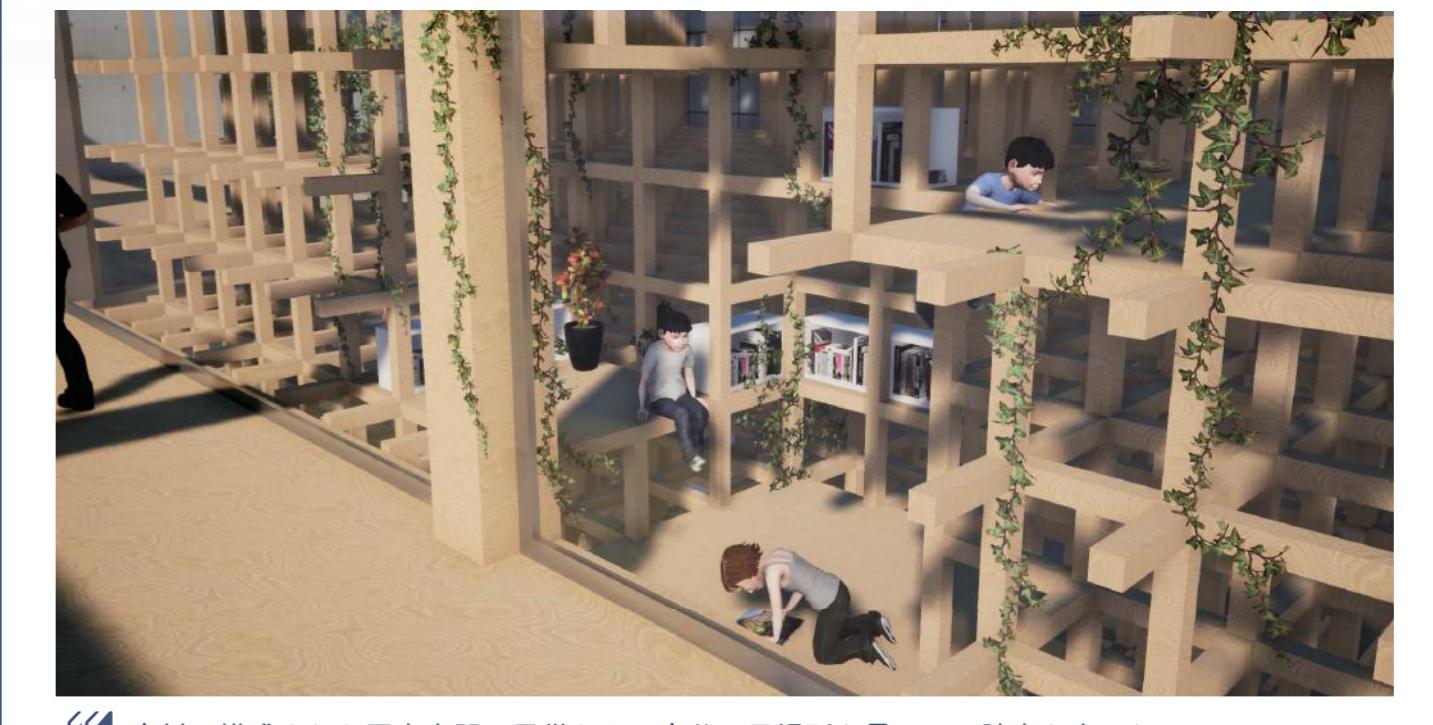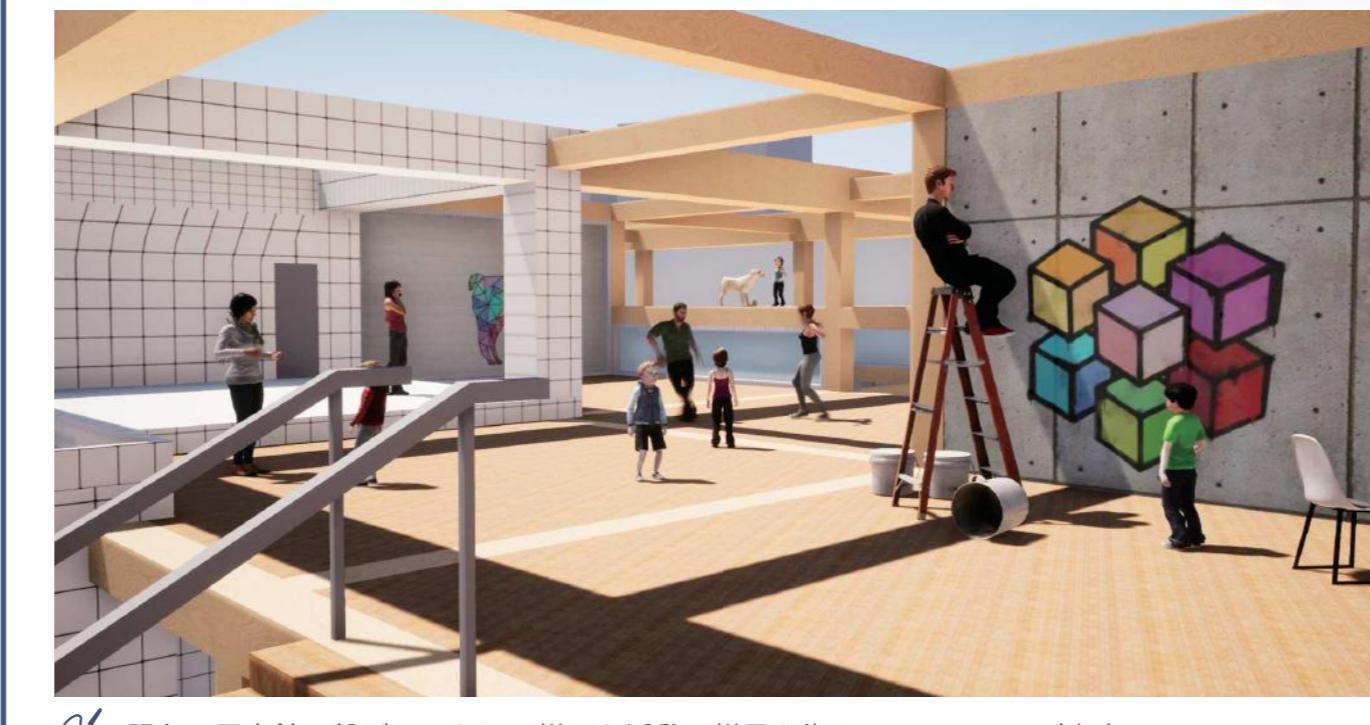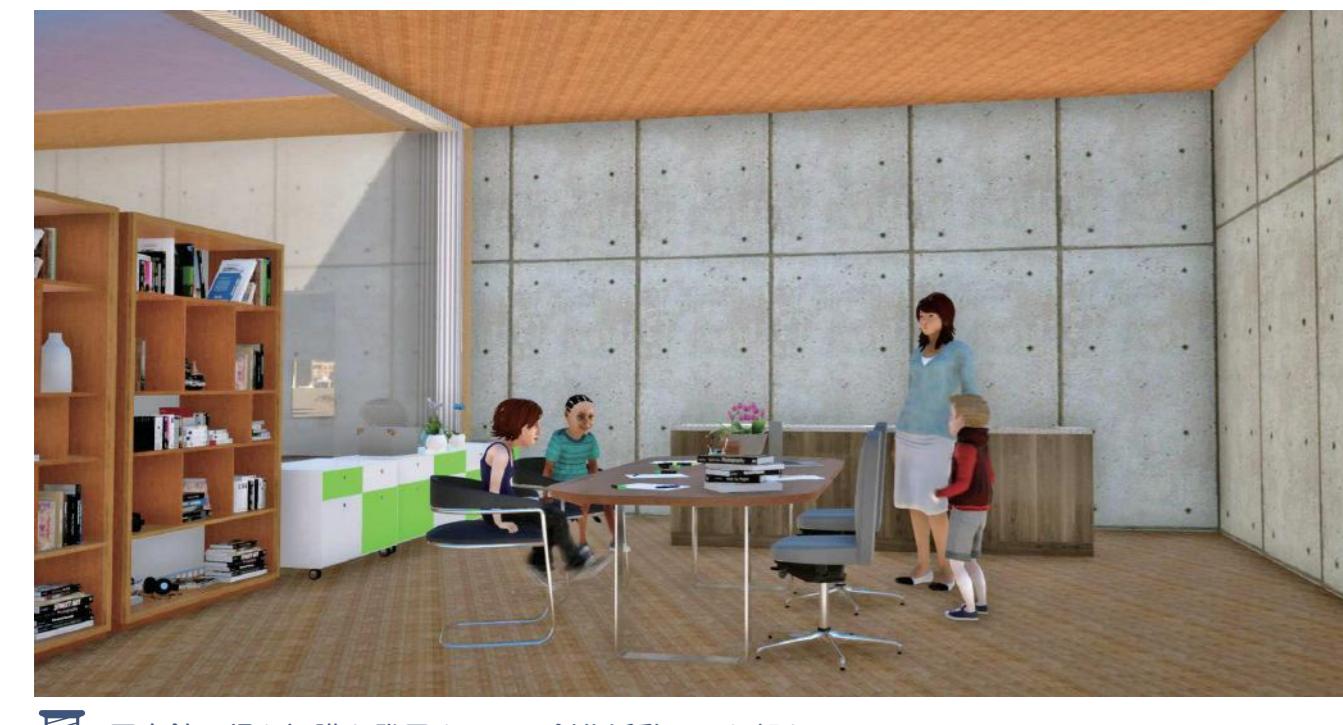

# 変化する小学校

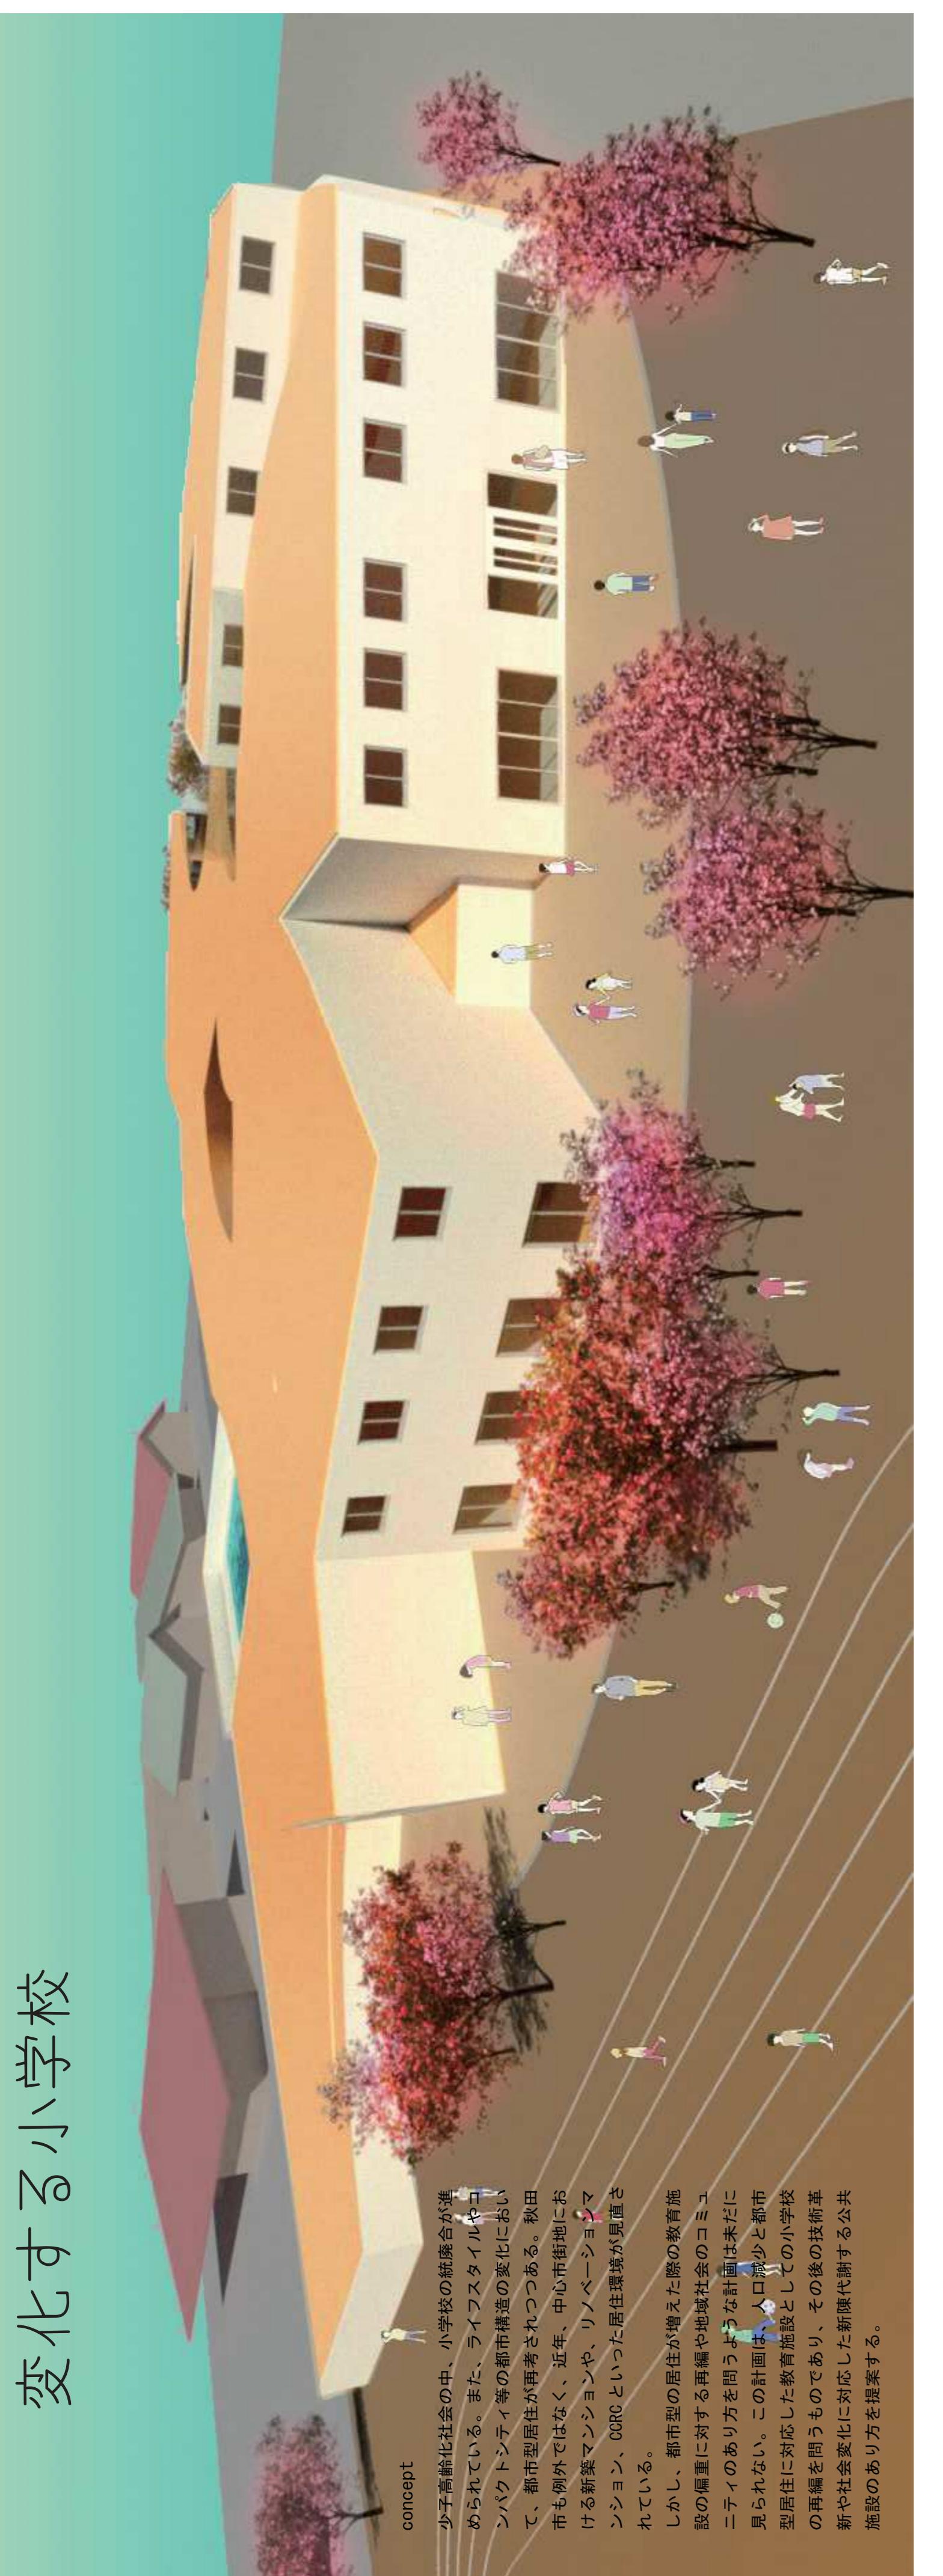

concept  
少子高齢化社会の中、小学校の統合が進んで、都市型居住者が再考されつつある。秋田市内外ではなく、近年、市中心街地における新築マンションや、リノベーション、マンション、OCRCといった居住環境が見直されている。また、ライフスタイルやコミュニケーションに対する考え方や地域社会のコミュニケーションのあり方を問うような計画はまだ見られない。この計画は、都市型居住に対応した教育施設としての小学校の再編を問うものであり、その後の技術革新や社会変化に対応した新陳代謝する公共施設のあり方を提案する。

## 敷地

秋田市大町「竿燈大通り」

北側に公園、西側にEホテルがあり、竿燈大通りに面している。  
8/3～8/6まで真夏の病魔や邪気を払う、ねぶり流し行事として秋田竿燈祭りが開催されている。

## 計画

### 1階


北側の図書館、中央のスロープ設け、1階と2階に連続性を感じられるようにした。教室は南側に配置、中庭をもつけています。採光を確保した。低学年と高学年の導線が交わらないように配置し、大きい音が生じやすい音楽室、体育館は教室から遠ざけた。また図書館と教室の間に境界をつくるように職員室を配置し、小学校外に外部の人への侵入を防ぎ、防犯面に気をつけた。

図書館は一般開放されており、地域的人が利用する。


## CLT工法




## コングリート

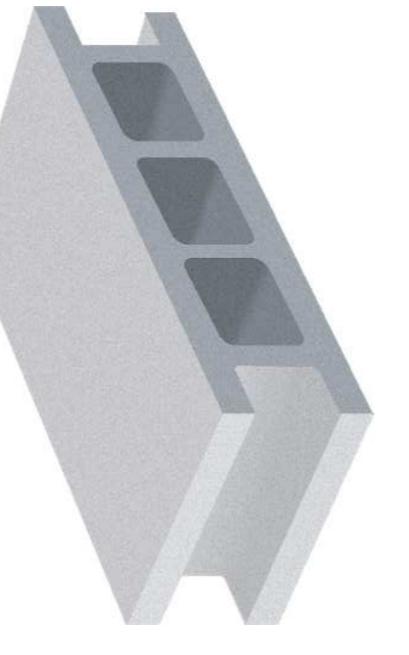

CLT+コンクリート工法を採用  
CLTの間にコンクリートを打設することにより高い耐力・断熱性を有する。  
厚い外壁側のCLTは遮音性、断熱性をもたらす。

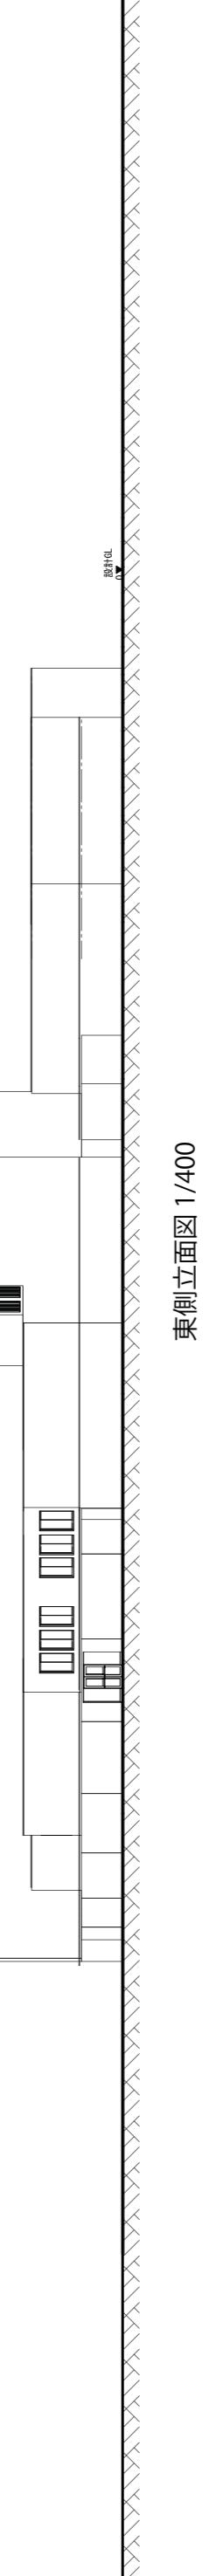

東側立面図 1/400

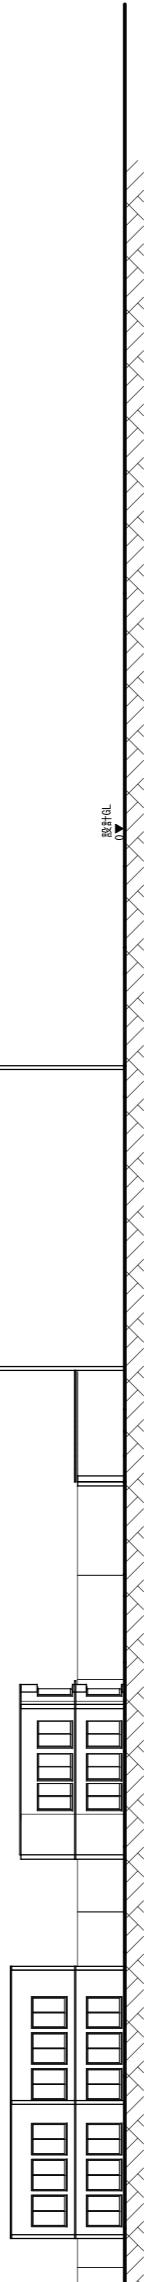

北側立面図 1/400



竿燈大通り

配置図兼1階平面図 1/600



20年後～30年後  
町のコミュニティの場と変化した教室

20年後～30年後  
ハイストリーブルマリシェ

新築 図書館外観

10年後～20年後  
地域の人が隣、県、加工品、工芸品など持ち寄り販売する。  
私物の商品をもつて、ヨコշイでいる空間から販売までの接客の話についていたな発見に  
よる秋田の商品販賣の向上、コミュニケーションが生まれる。また、どの間から子供たちの販売の様子を  
見ることが出来る空間になる。この教室で子供たちがまちの人々を見て他の良い所も学ぶ。

# 段で離れて 段で繋がる




## コンセプト

段によって人ととの間に距離を生みながらも、視線や声が交わり合うことで空間の中で繋がりを感じる場を提案する。新型コロナウイルスによって、制限された世の中の状況に対応した様々な生活様式が求められる中で、私たちの豊かでストレスのない暮らしを維持するためにも、これまで以上に新しい建築や人々の集まり方を提案していかなければならない。

そこで、デッキによってレベルに変化をもたらし個々のスペースを楽しみながらも、さらに店やゲストハウスなど、デッキでつながりをもたらすことで集まりにくくなってしまった世の中で、心地よくひとつの空間で人々が過ごすことが出来る。

## ダイアグラム

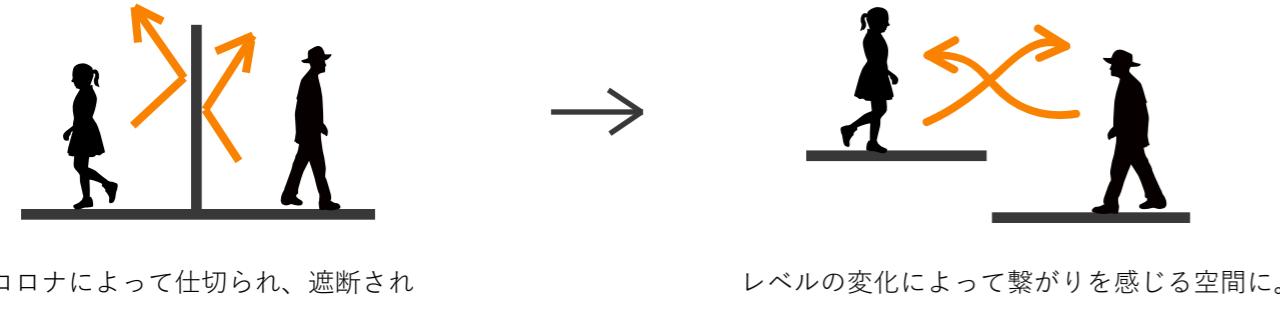


コロナによって仕切れられ、遮断され閉鎖的な变成了。

レベルの変化によって繋がりを感じる空間に。

## プラン


- 中央に集めた美容室やカフェ、花屋、本屋などの店舗
- 店舗の両脇には購入したものを持寄り過ごし、ここを緩やかに繋がる
- 奥に4戸配置されたゲストハウスでは、街の人々が集まるコミュニティースペースと旅行者がデッキと店舗で繋がる

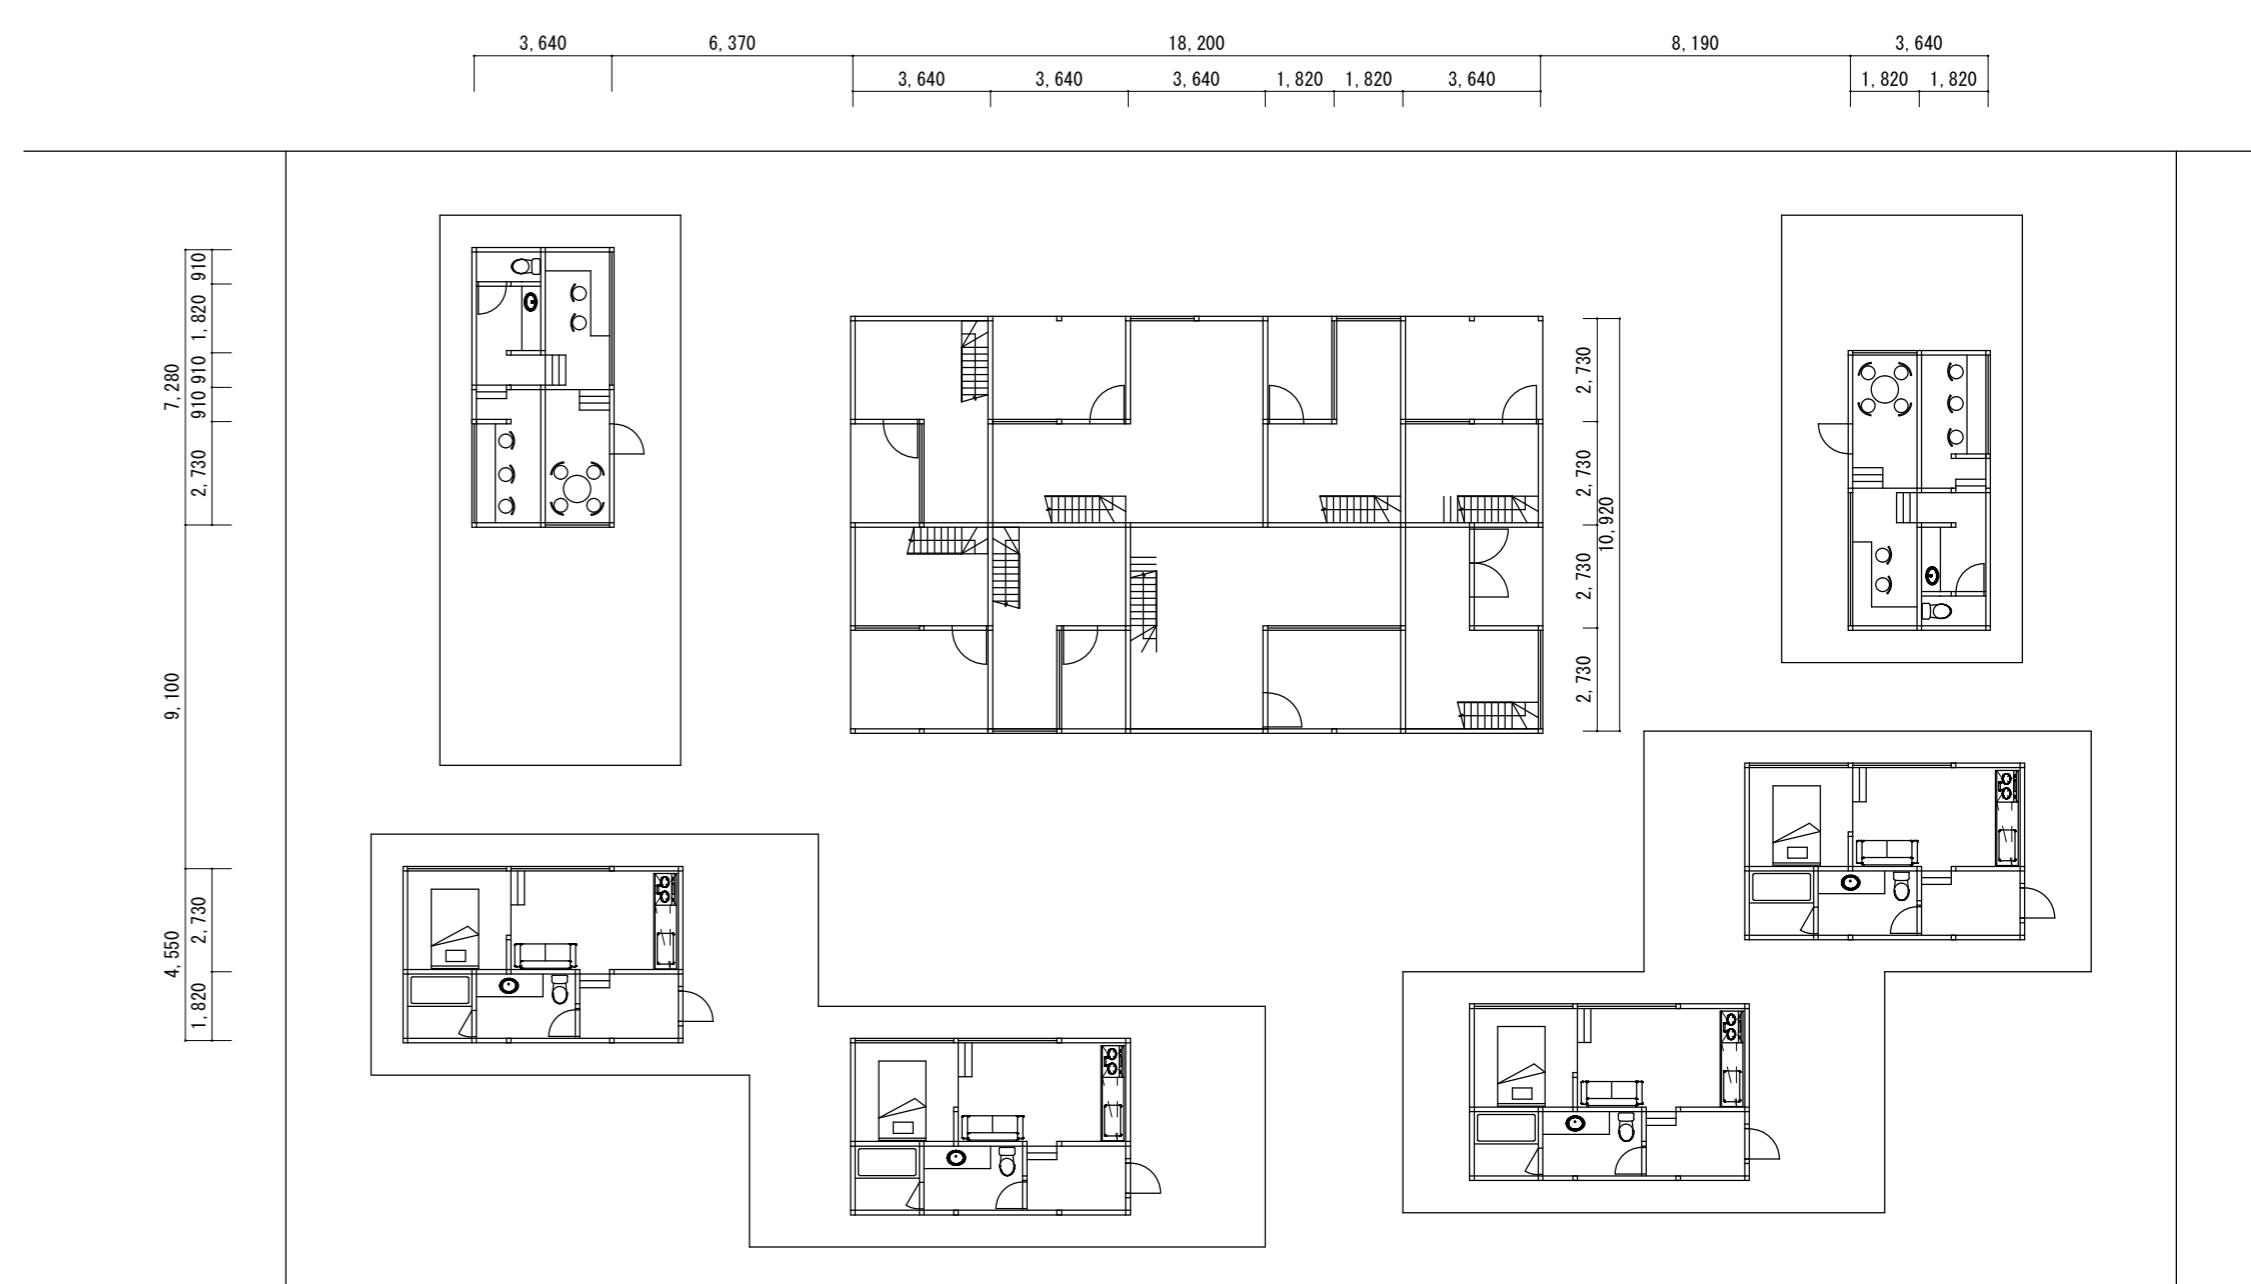

配置図兼平面図 1F 1/200



# まちのじどうかん

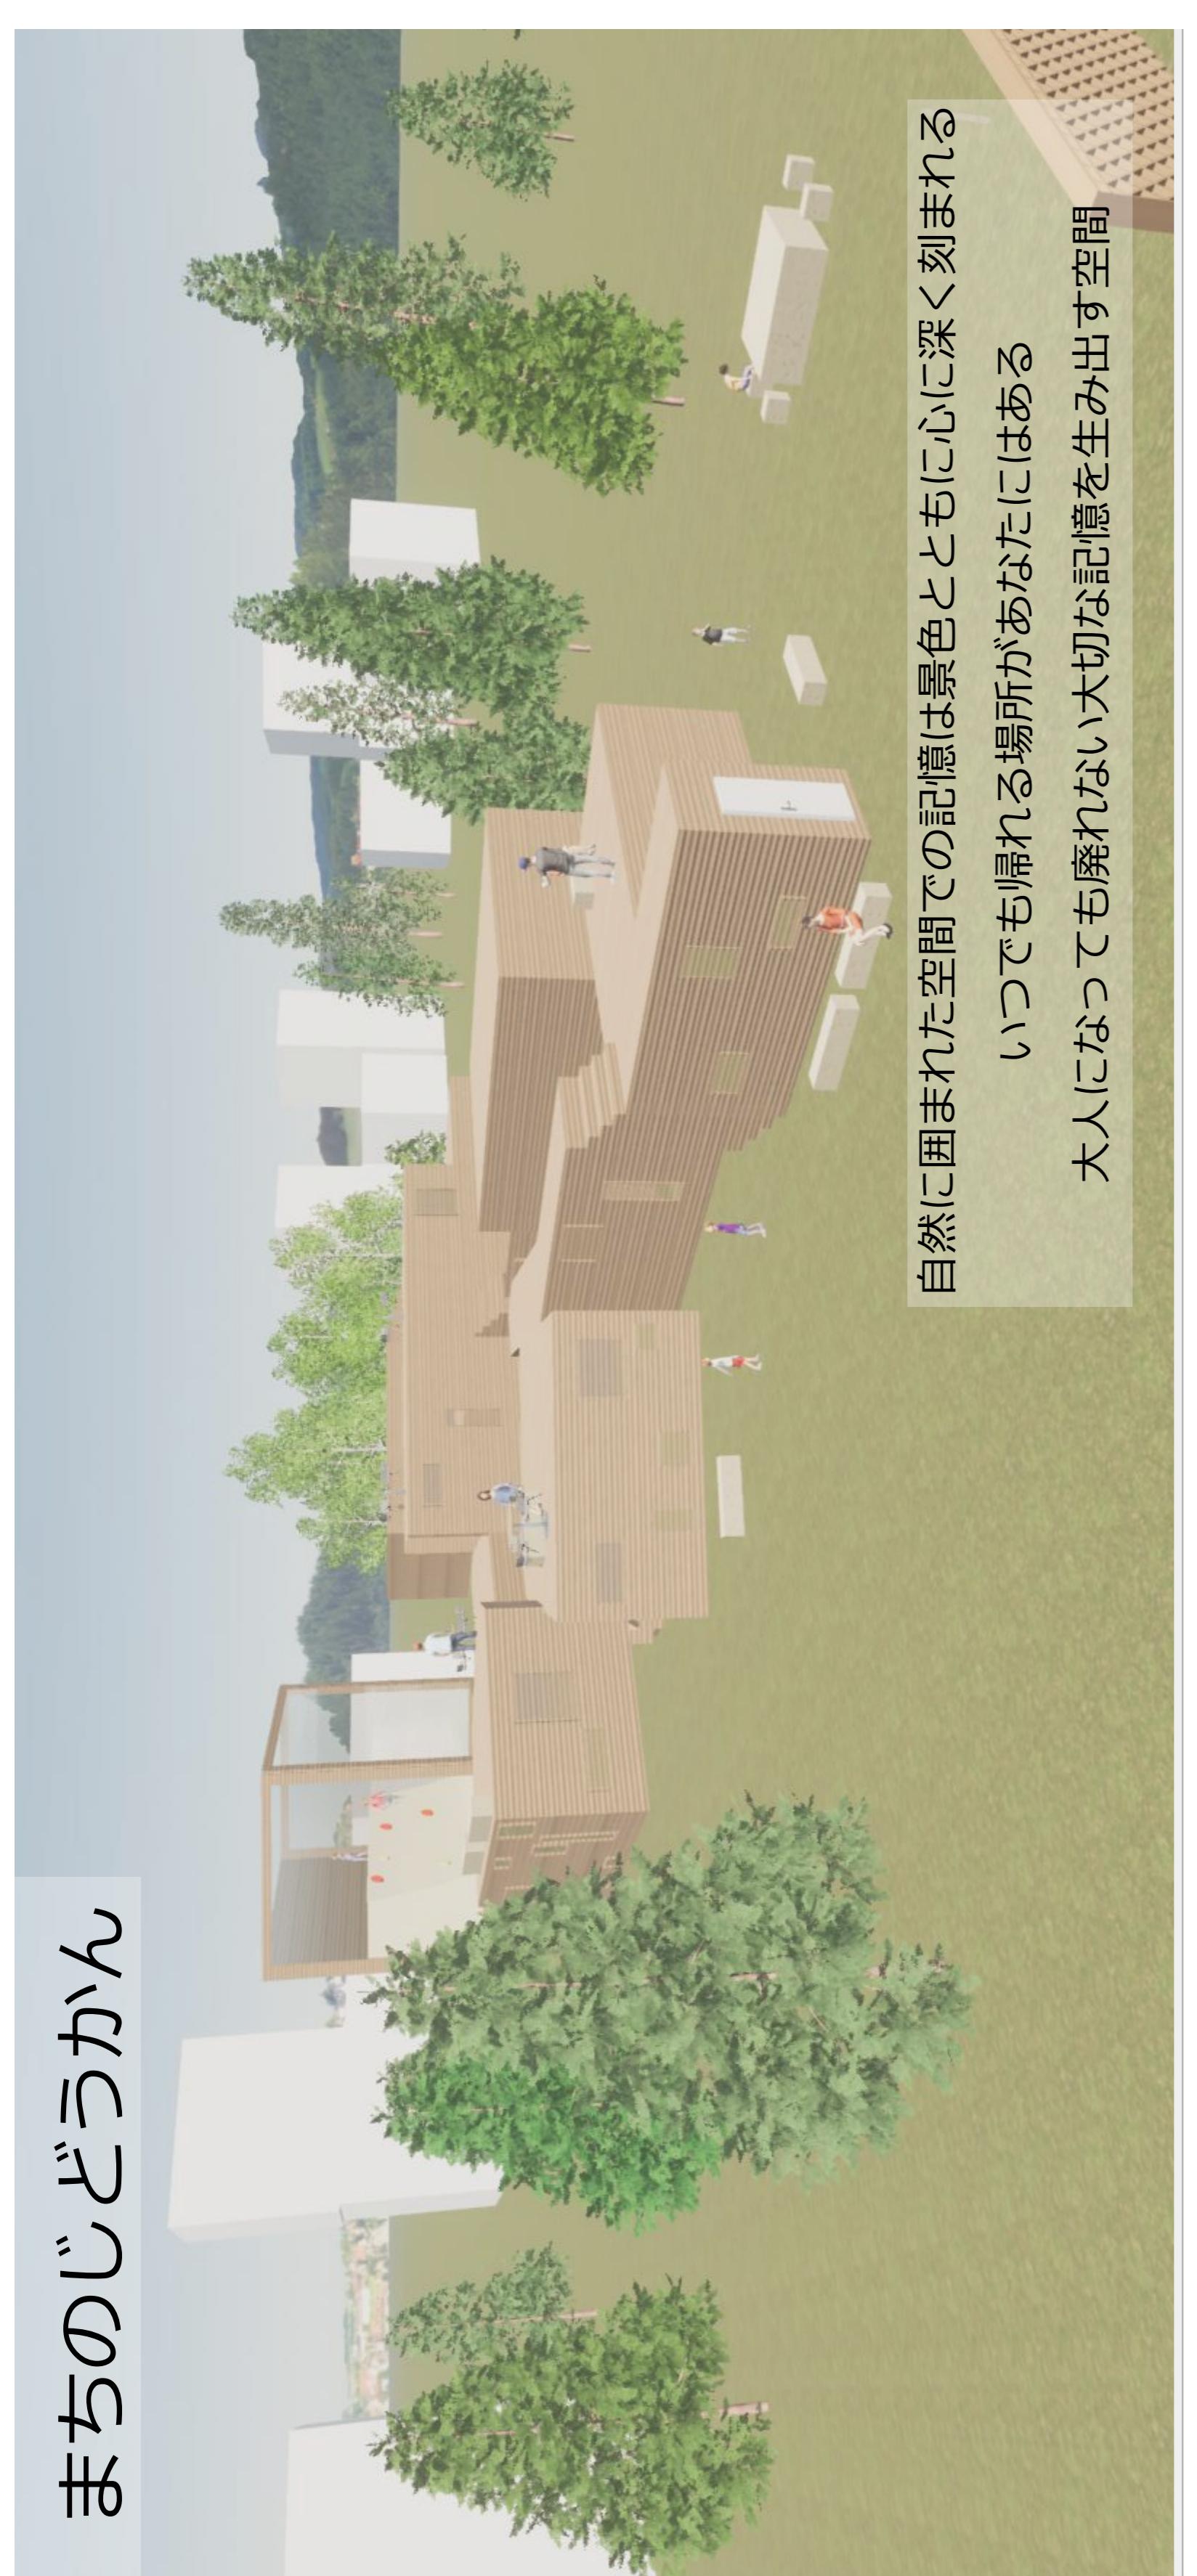

自然に囲まれた空間での記憶は景色とともに心に深く刻まる  
いつでも帰れる場所があなたにはある  
大人になつても廃れない大切な記憶を生み出す空間

## コンセプト

対象地域では一人暮らしの老人や共働きの家庭が増加し、孤独を感じる人やコミュニティがないという問題が起きている。




学童を中心とした地域のためのコミュニティ施設を提案する定期的に行われるイベントや習い事などで生まれたコミュニティを深めるための空間となる。この施設には学校終わりの子供たち以外にも、子供を迎えて親たち、友人とおしゃべりしにきた老人たち、勉強をしに来た中高生など様々な人が集まる




## ダイアグラム

大人の空間、子供の空間をそれぞれを分割し組み合わせ通路でつなげる。それぞれの空間は孤立のものとなるがそこに行くまでの通路で開け

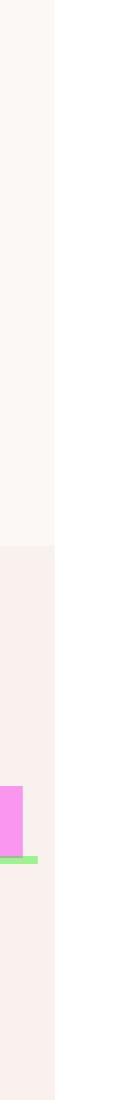


枯れてしまつた松を利用してベンチやルーバーを作る

海水浴場

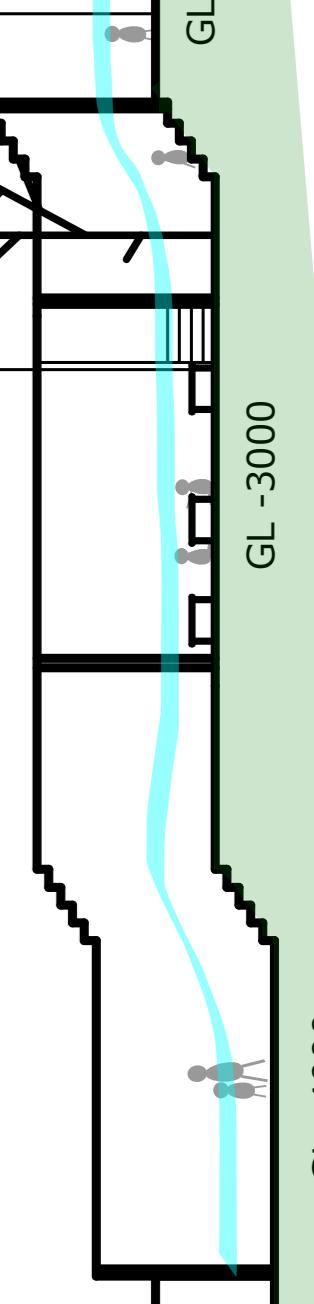


視線や浜風が建物内を通過する

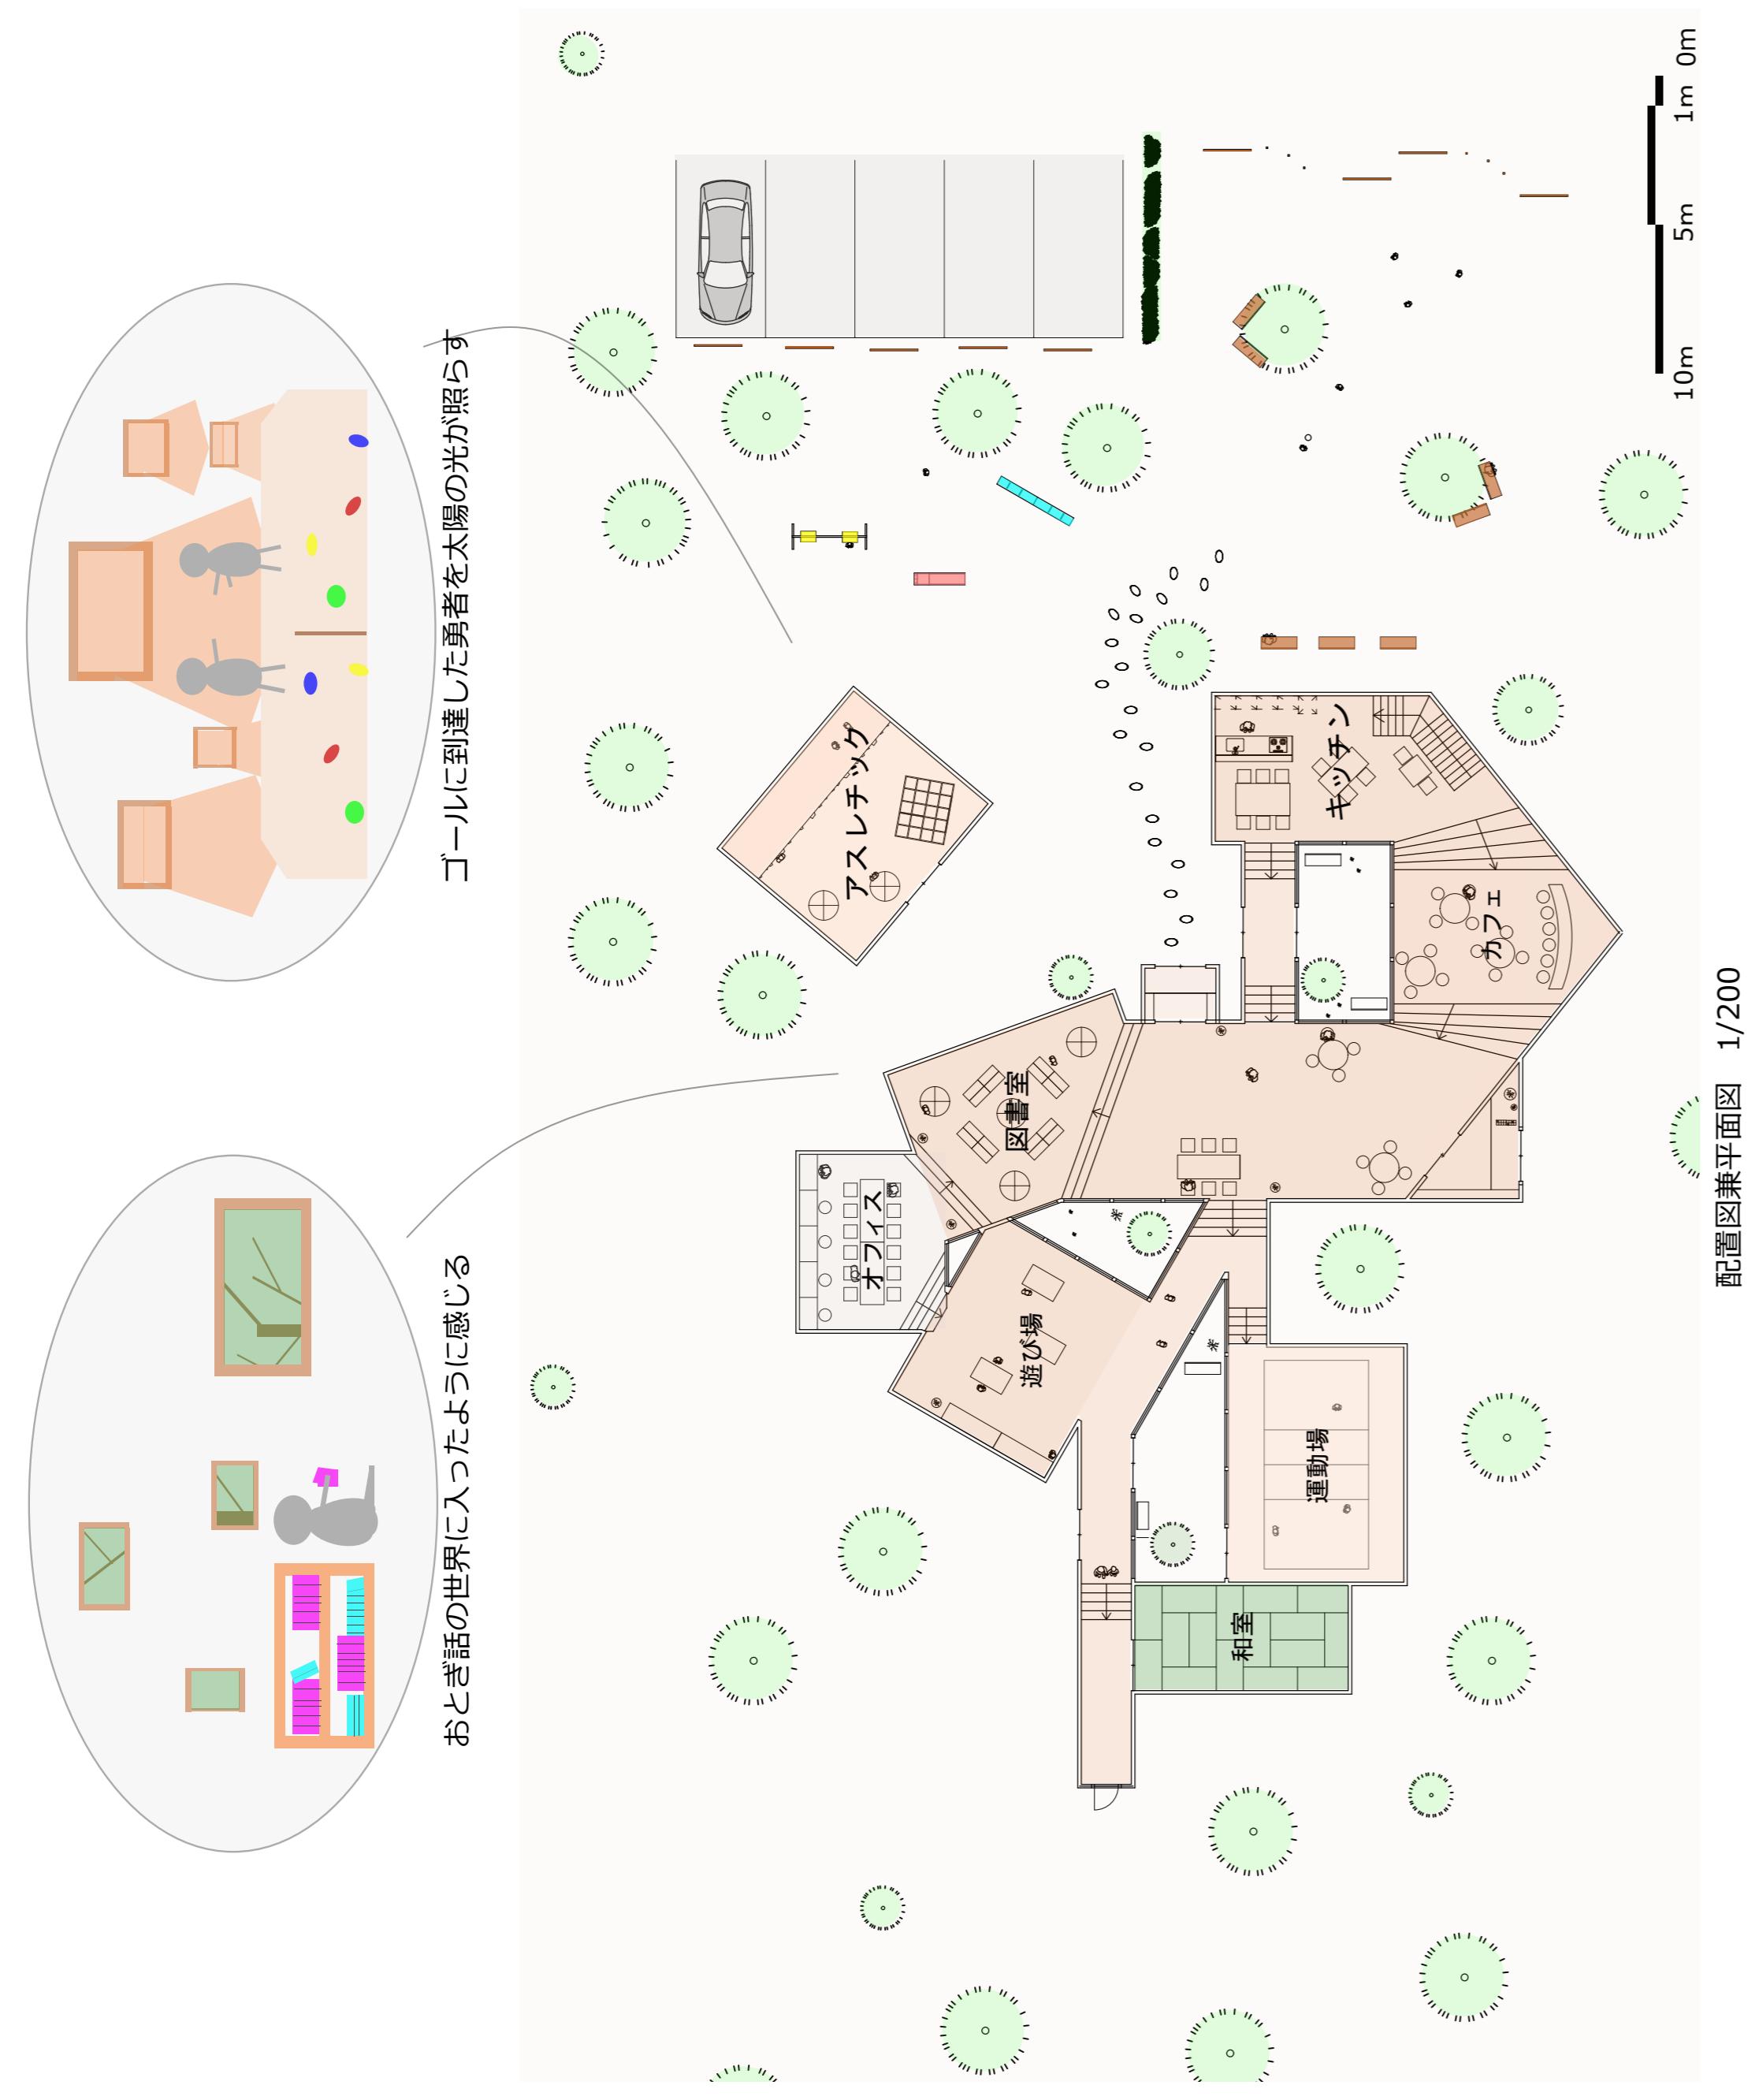


配置図兼平面図 1/200

まちへの広がり  
地元の木を利用したルーバーやベンチなどを配置しまちとなづなげ。道路を走る車や道を歩くひととの関係が生まれ、まちとより密接なかかわりを


- ・オフィス：学童の事務室をシェアオフィスとして、様々な専門家がここを拠点として活動する。
- ・キッチン：夏場は海の家として利用する。普段は許可をとれば誰でも利用することができるため、地域の行事や小さなパーティなどで利用できる。
- ・屋上：カフェの飲食スペースとなる。波の音を聞きながら現実から離れてのんびりと過ごせる。きれいな景色が見れる空間で一人の時間をつくることができる。

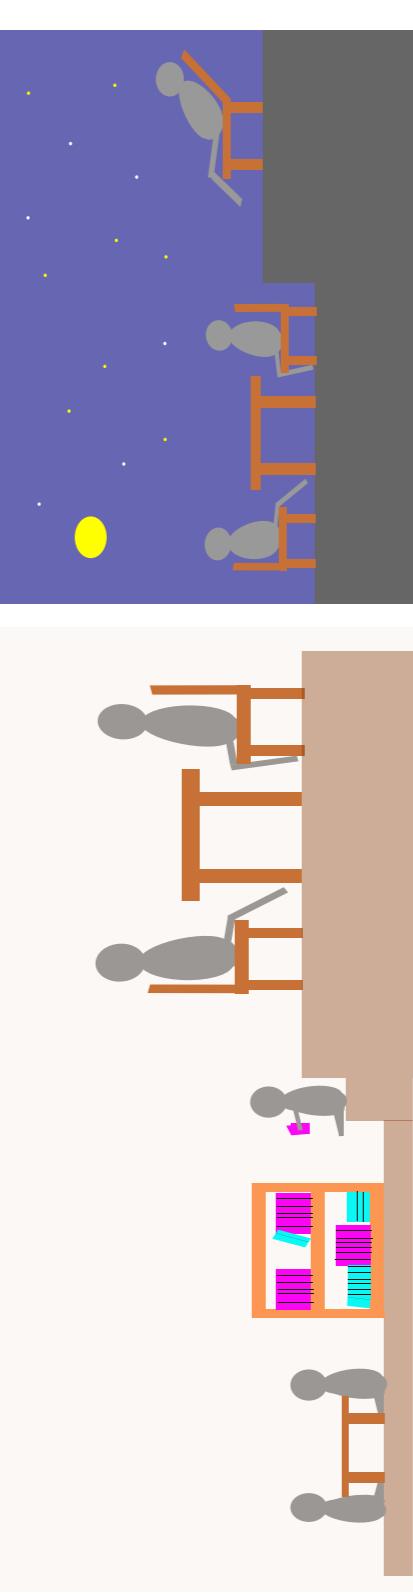


大人だけでの秘密基地の景色

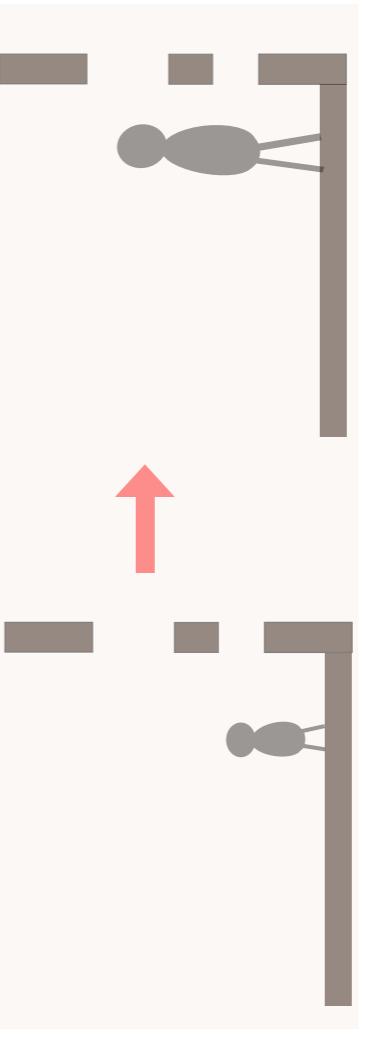



子供の様子を見ながら過ごすことができる

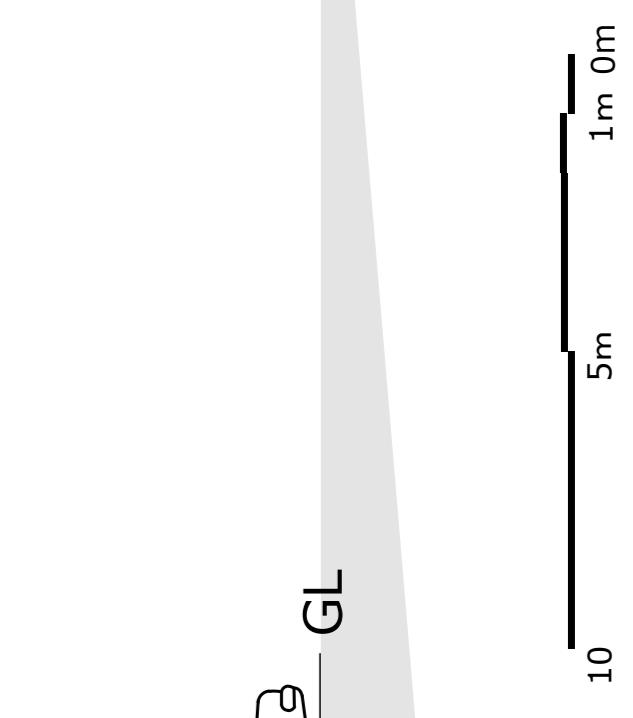

10m 5m 1m 0m

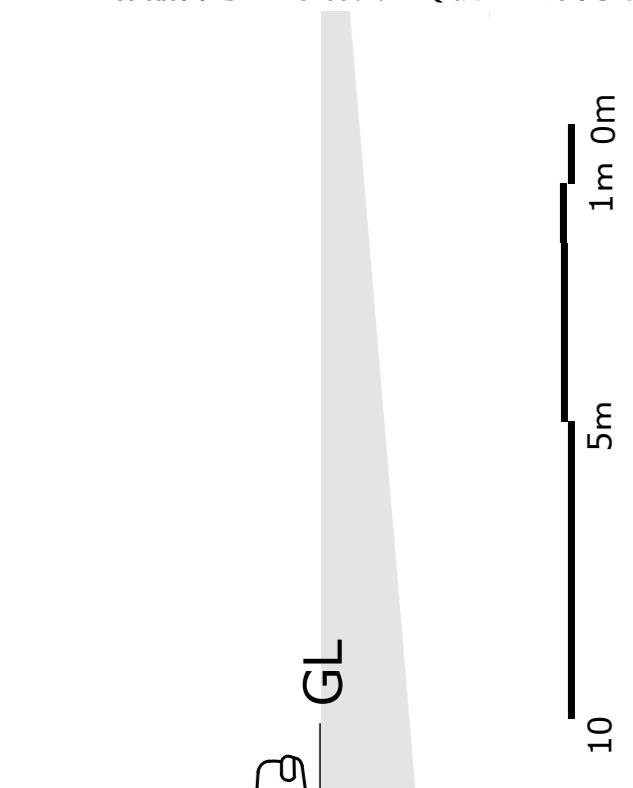

10m 5m 1m 0m

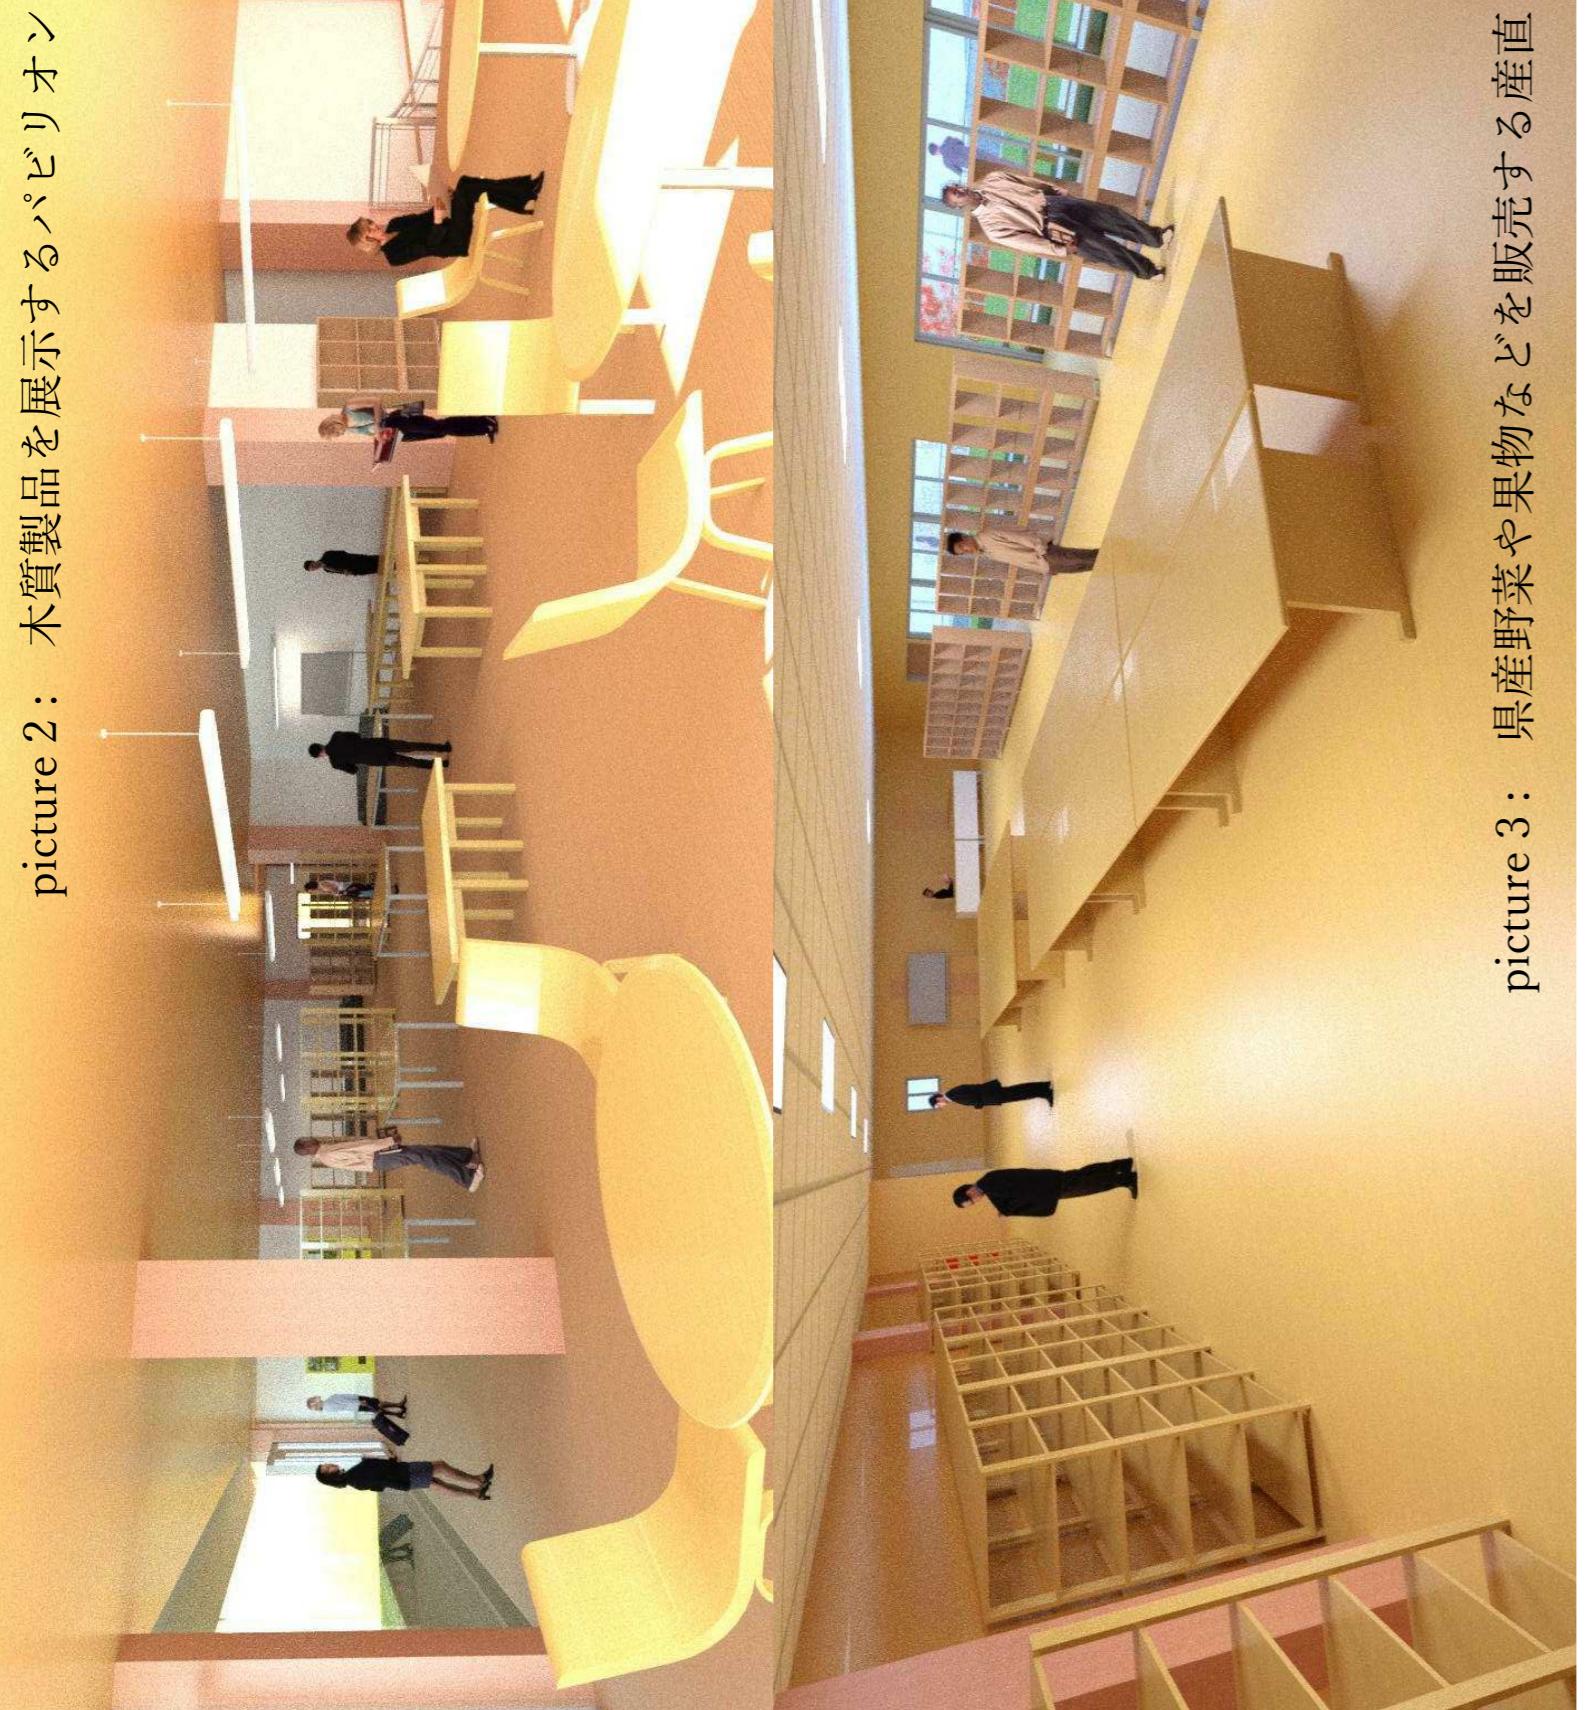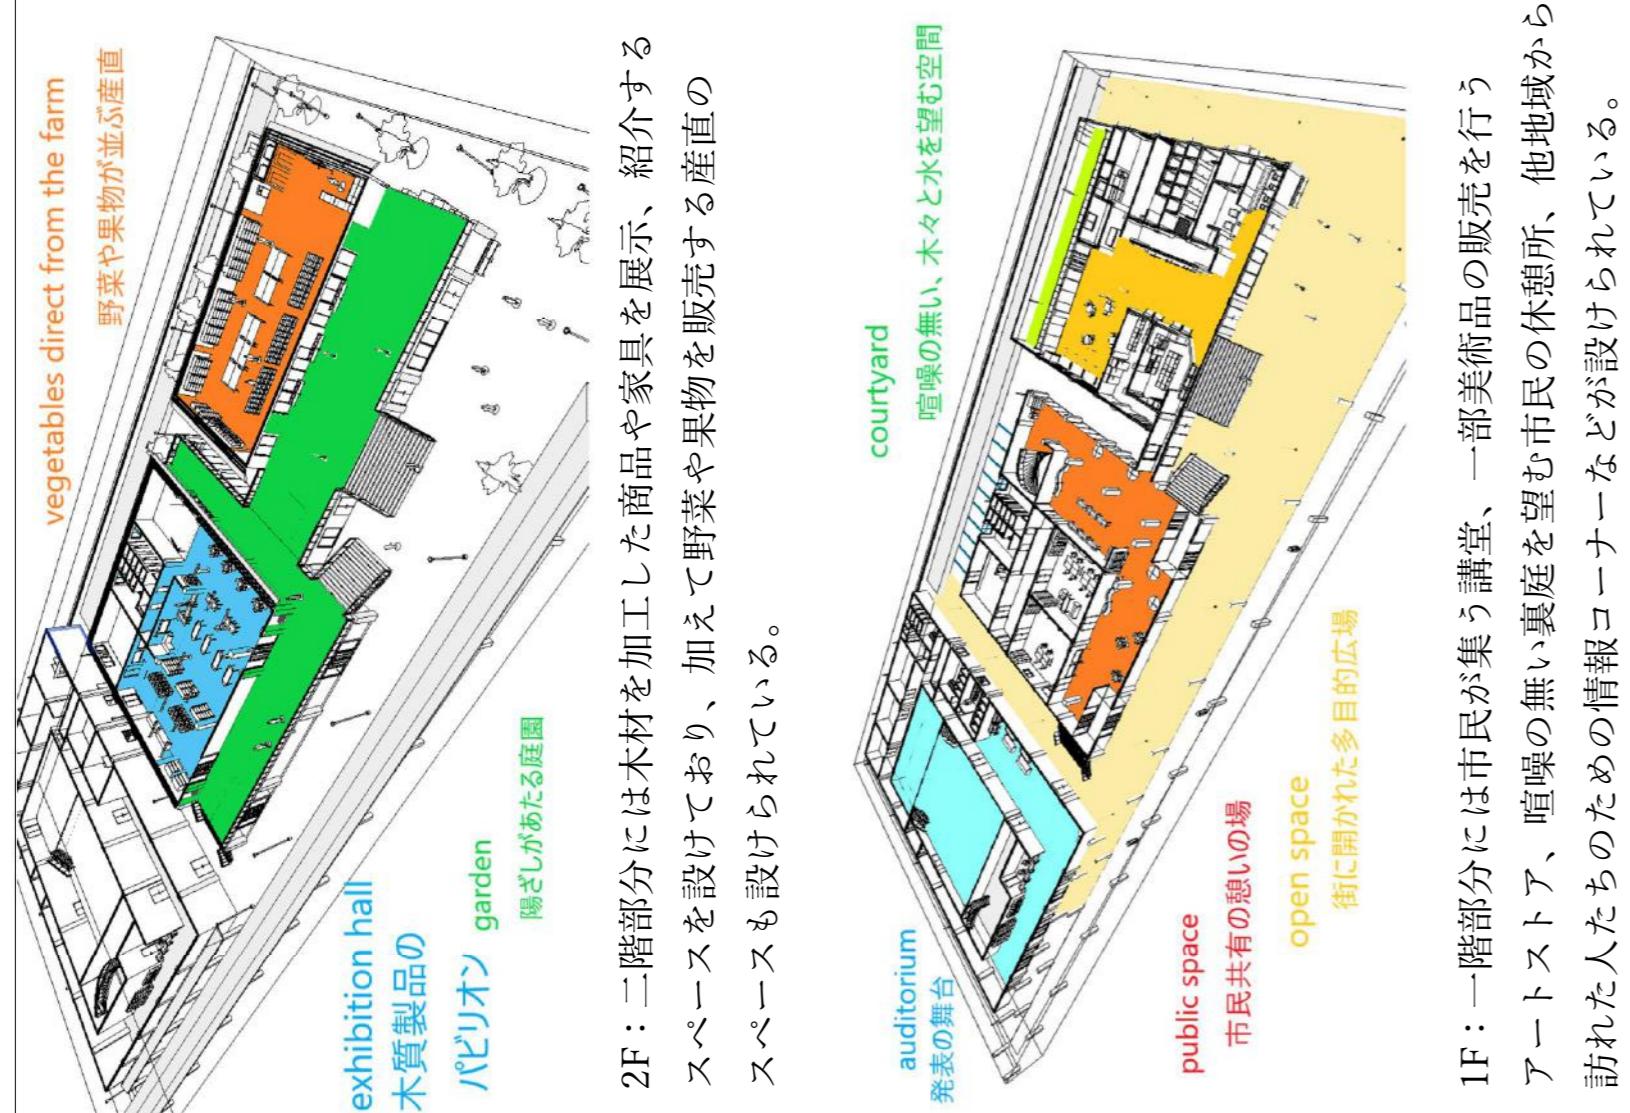

( 美術館 × 木材 × 秋田駅前 )  
Back ground & Concept

秋田駅周辺を交通や文化の交流の拠点とし、芸術文化ゾーンの考えを含めまちづくりを進めている。その中で、新たに学生向けのマンションや地元アプローバスケットチームの練習拠点である体育館の整備、更に駅西口では芝生広場が整備されなるなど、秋田駅周辺が一般市民や学生に対する開かれた施設が整備されつつある。





そうした流れの中、市民が自ら芸術に触れ、芸術を創り、芸術を享受し、芸術を展示するような、市民に開かれた芸術拠点を整備することにより、上記の施設との関連を含め、芸術文化ゾーンとしての役割がより強固になることが考えられる。

このことにより、県が誇る木材の展示や紹介を行うことで、県内外の人々に木材の良さを広め、林業や木材への関心を集めることが出来るだろう。

本提案では、県産木材などを展示する美術スペース、市民の講堂、情報スペースを設けるなどして、地域に開かれた木材を用いた都市型美術館を提案する。

1F: 一階部分には市民が集う講堂、一部美術品の販売を行なうアートストア、喧噪の無い裏庭を望む市民の休憩所、他地域から訪れた人たちのための情報コーナーなどが設けられている。

- 2F: 二階部分には木材を加工した商品や家具を展示、紹介するスペースを設けており、加えて野菜や果物を販売する産直のスペースも設けられている。
- courtyard 听き響く無い、木々と水を望む空間
- auditorium 発表の舞台
- public space 市民共者の憩いの場
- open space 街に開かれた多目的広場
- example...

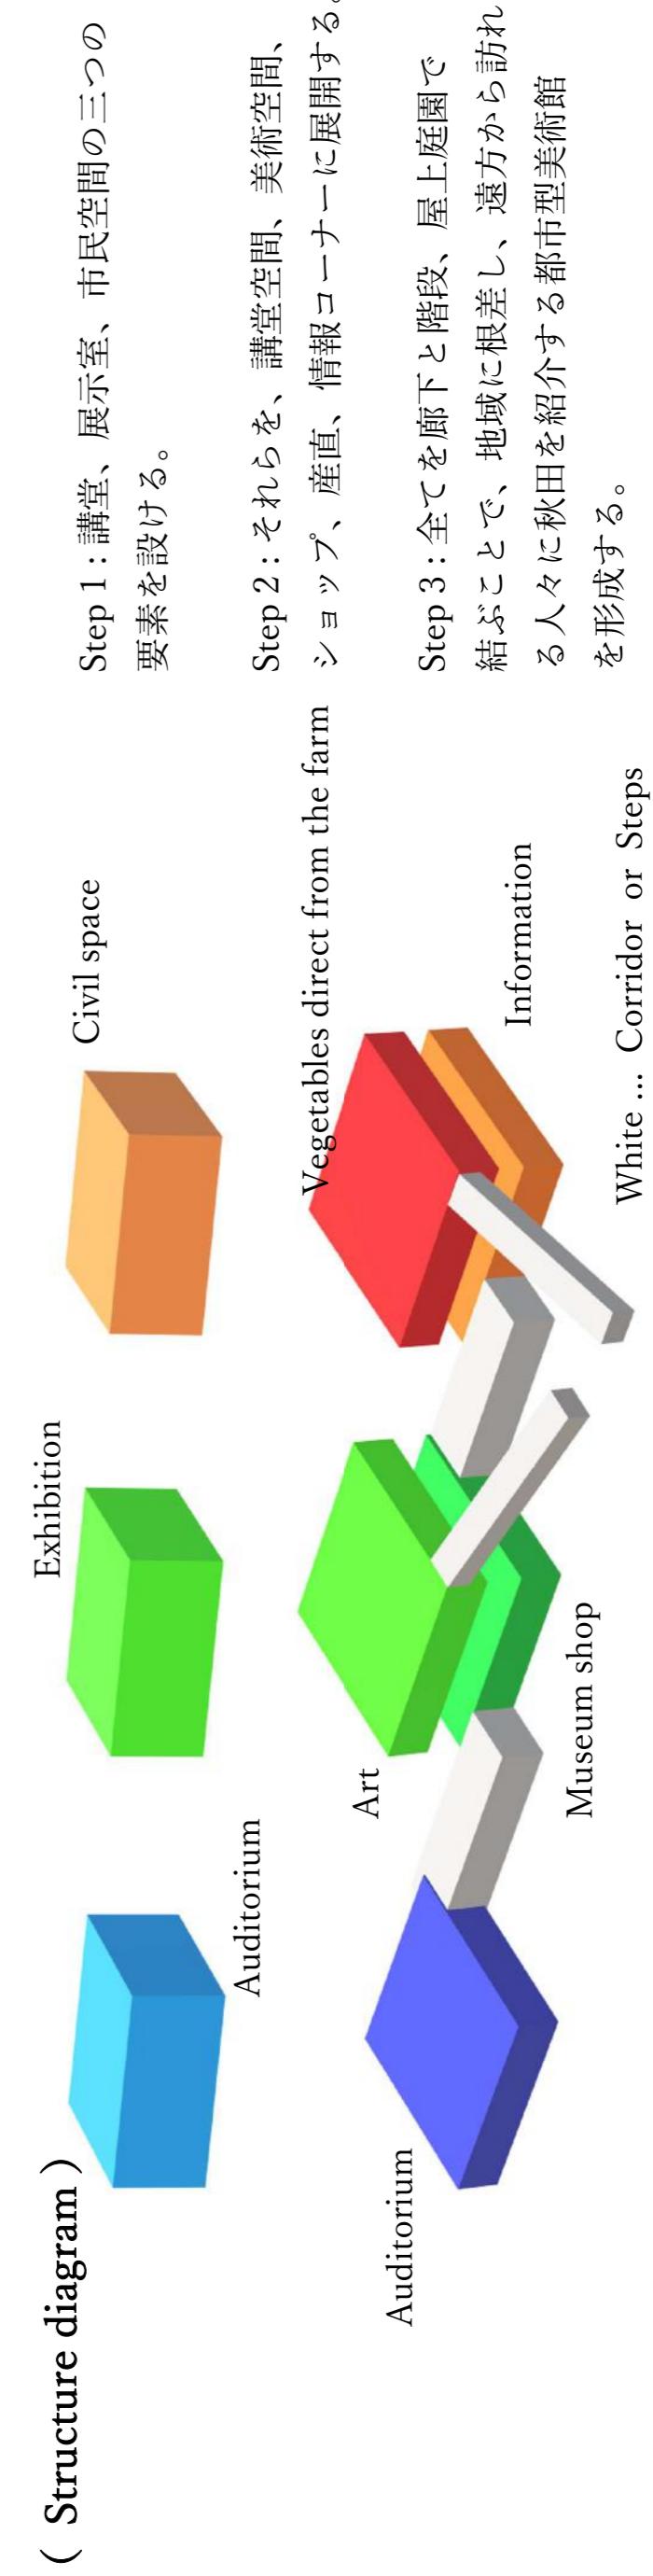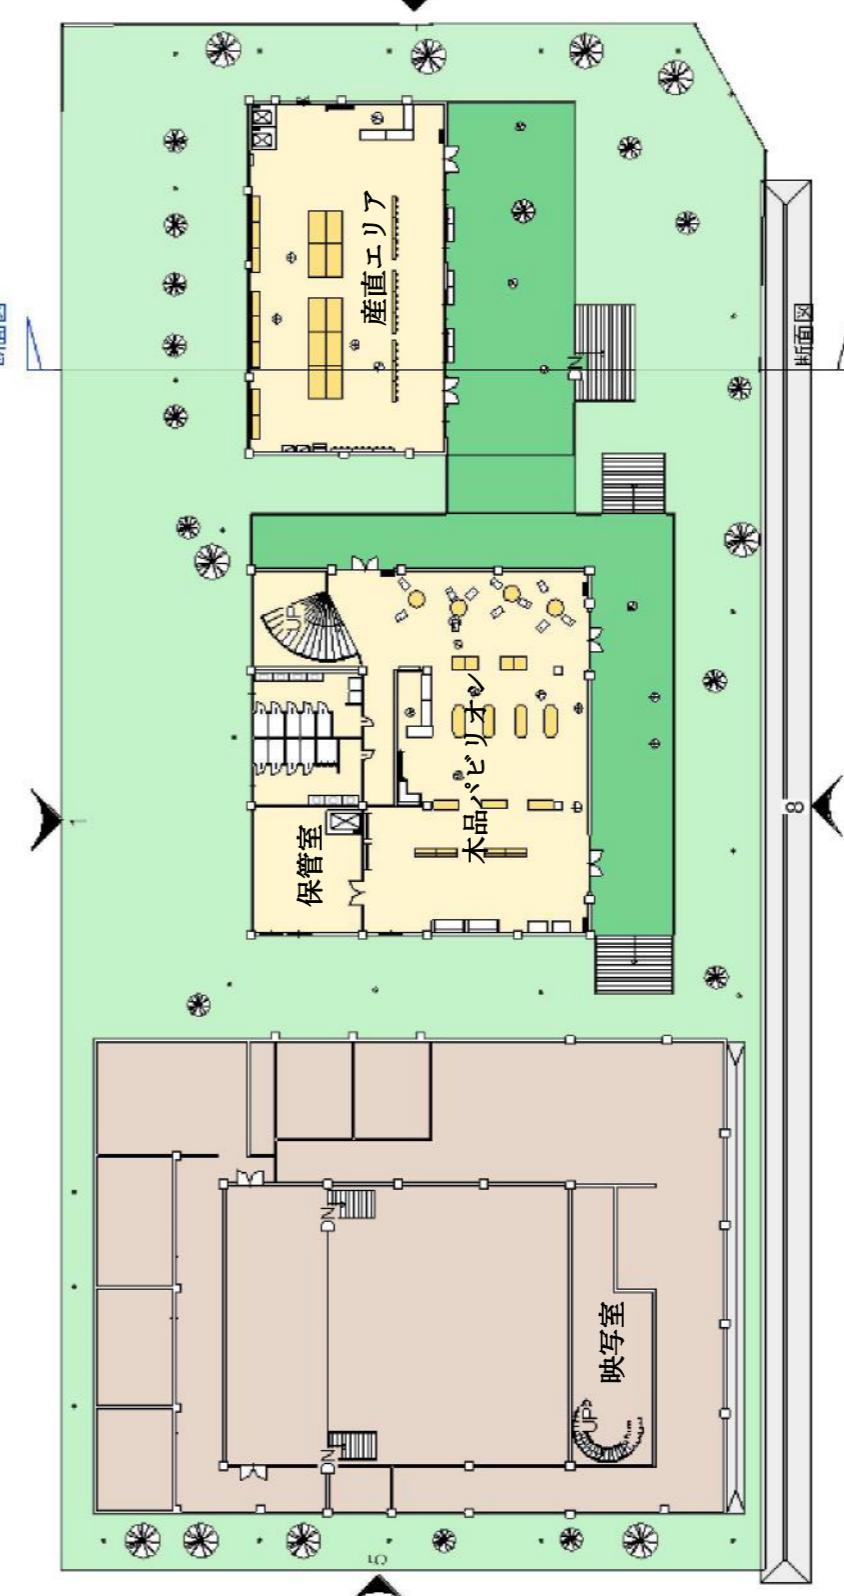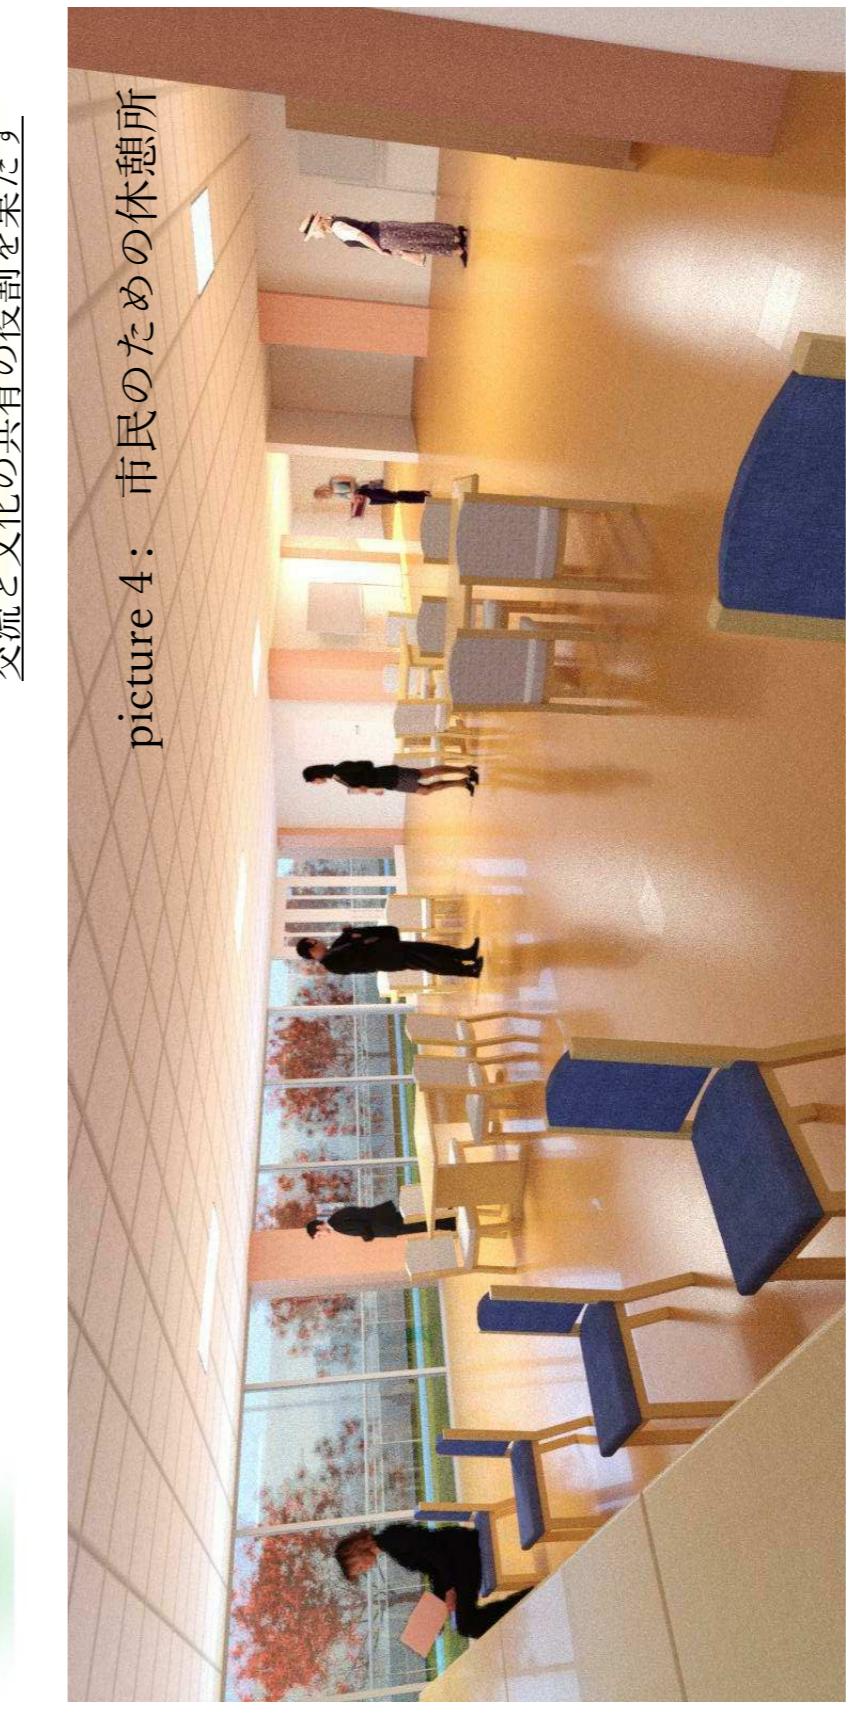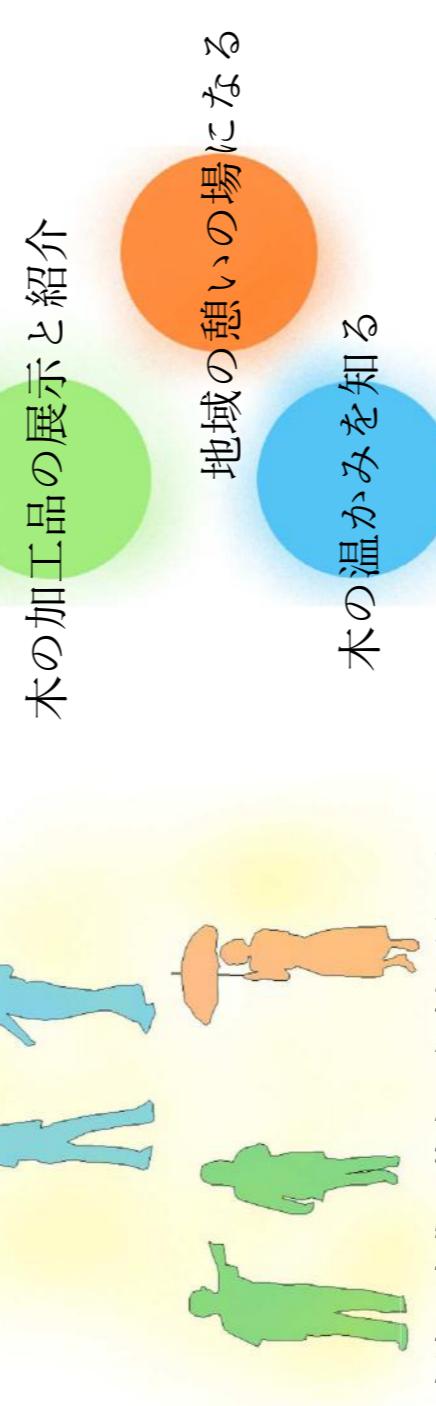

- 2F: 二階部分には木材を加工した商品や家具を展示、紹介するスペースを設けており、加えて野菜や果物を販売する産直のスペースも設けられている。
- courtyard 听き響く無い、木々と水を望む空間
- auditorium 発表の舞台
- public space 市民共者の憩いの場
- open space 街に開かれた多目的広場
- example...

- 1F: 一階部分には市民が集う講堂、一部美術品の販売を行なうアートストア、喧噪の無い裏庭を望む市民の休憩所、他地域から訪れた人たちのための情報コーナーなどが設けられている。
- auditorium 講堂空間
- public space 市民空間
- open space 美術空間
- example...

- Step 1: 講堂、展示室、市民空間の三つの要素を設ける。
- Step 2: それらを、講堂空間、美術空間、ショップ、産直、情報コーナーに展開する。
- Step 3: 全てを廊下と階段、屋上庭園で結ぶことで、地域に根差し、遠方から訪れる人々に秋田を紹介する都市型美術館を形成する。

# 生き物が繋がる沈 貸 住 宅

## ー 新たな木材活用サイクルと生き物の環境づくりの提案 ー


秋田県では現在、森林資源の活用が進み、多くの建築物で木材の利活用が進められている。

そこは、一度多くの木を利用するが、一時的な木の消費だと感じる。

そこで、木の持続的な活用方法として、「家具を作り、不要になれば、組み替えた家具の搬り所」となるサイクルを提案する。

木の可変性には、木と建築だけではなく、環境、もの、人、地域とも相互に持続的な「繋がりを生む力」を秘めていると思う。

この新たなサイクルが木と建築の枠を超えて様々な繋がりを生み出していく。

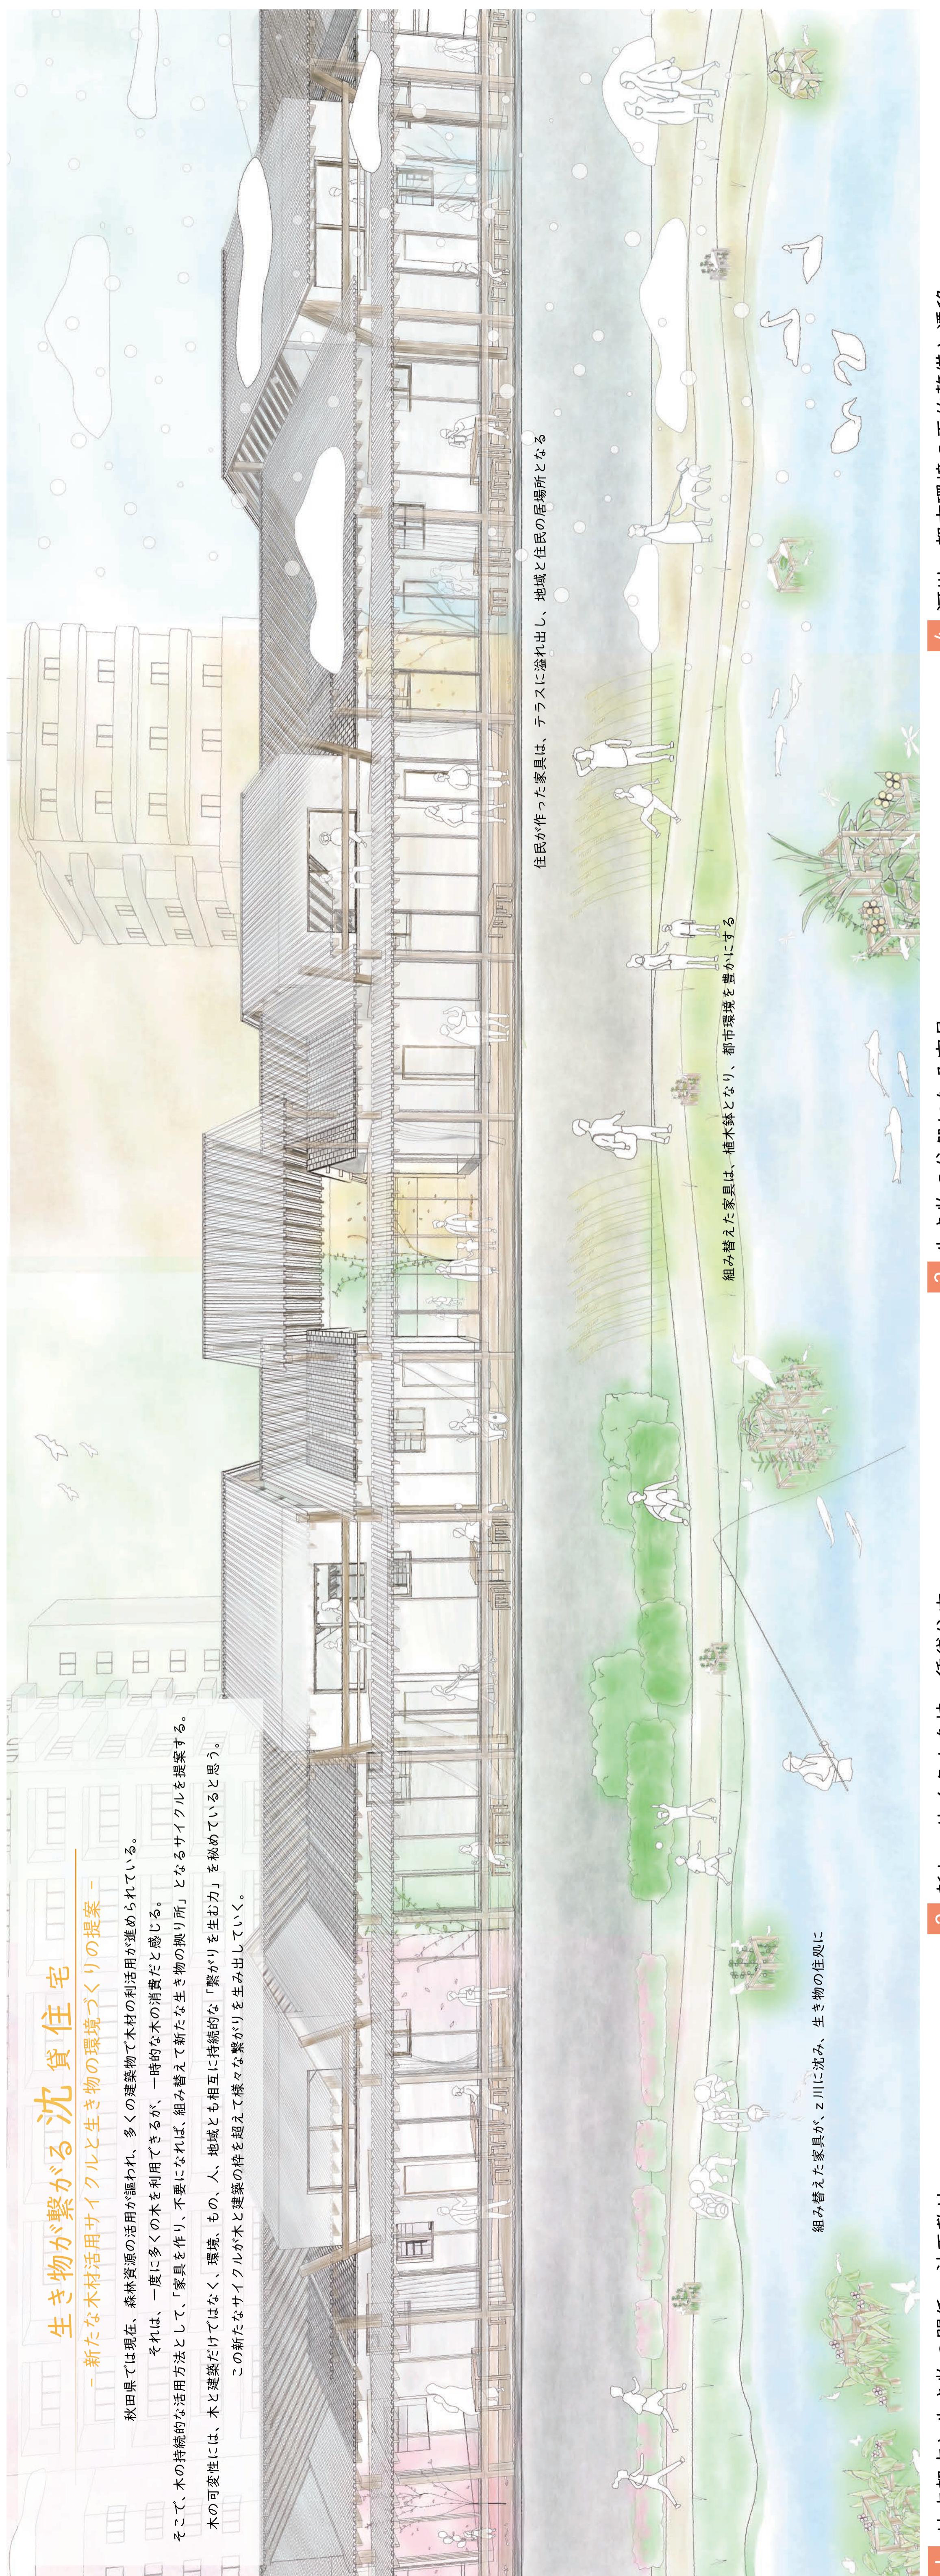

### 1 地方都市と生き物の関係・計画敷地

#### ・秋田県の木材の利用の推進

木材を幅広く活用することにより、適切な森林整備が推進され、森林の持つ公益的機能の発揮、生産を通じて林業・木材産業での地域経済の活性化に繋がることが期待されている。

#### ・家具のごみ問題

従来の賃貸住宅では、多くの家具が退去時に粗大ごみとなり、住民や環境を悩ませる問題の一因となっている。

#### ・生き物の生態環境

都市空間の中には、生き物たちの生態系があり、その繊細な生態環境は、人間の活動が大きく影響するため人が主体的に関わる必要がある。

#### ・計画敷地

秋田県秋田市地川治いの一角で、周囲には古い街並みが残っている。川辺には遊歩道が伸び、人が行きかう場所である。また教場の向かいには地川が流れおり、四季折々の風景が見られるが、現在は護岸に囲まれ生きてしまった生き物の活動はあまり見られず寂しい。



### 2 新しいサイクルを持つ賃貸住宅

このような背景から、家具が生き物たちの住まいへと変わっていく新しいサイクルを持つ賃貸住宅の提案をする。森林組合と河川保護団体をオーナーとし、森林組合を主体として建物や家具に使う木材をうまく活用する。木は腐りにくい特徴を生かし、住まいが行きかう場所である。

木は常に生き物たちの住まいへと変わっていく。これにより、生き物の生態環境と森林の公益的機能の発揮さらには可能な生態環境整備と持続的な木材利用にも繋がる。

### 3 生き物の住処になる家具


建物は主に集成材を用いることとするが、家具は間伐材などをうまく活用する。水中に生きた生物などは、木は腐りにくい特徴を生かし、住まいが行きかう場所である。

徐々に生き物たちの環境も作られる程度で、一方的な人間の環境が拡大し、ある程度は間伐材を組み換えながら、適宜修理などの維持管理へ移る。


### 4 河川・都市環境の面的整備と遷移

phase I  
phase II  
phase III

### 5 家具と建築の繋がり

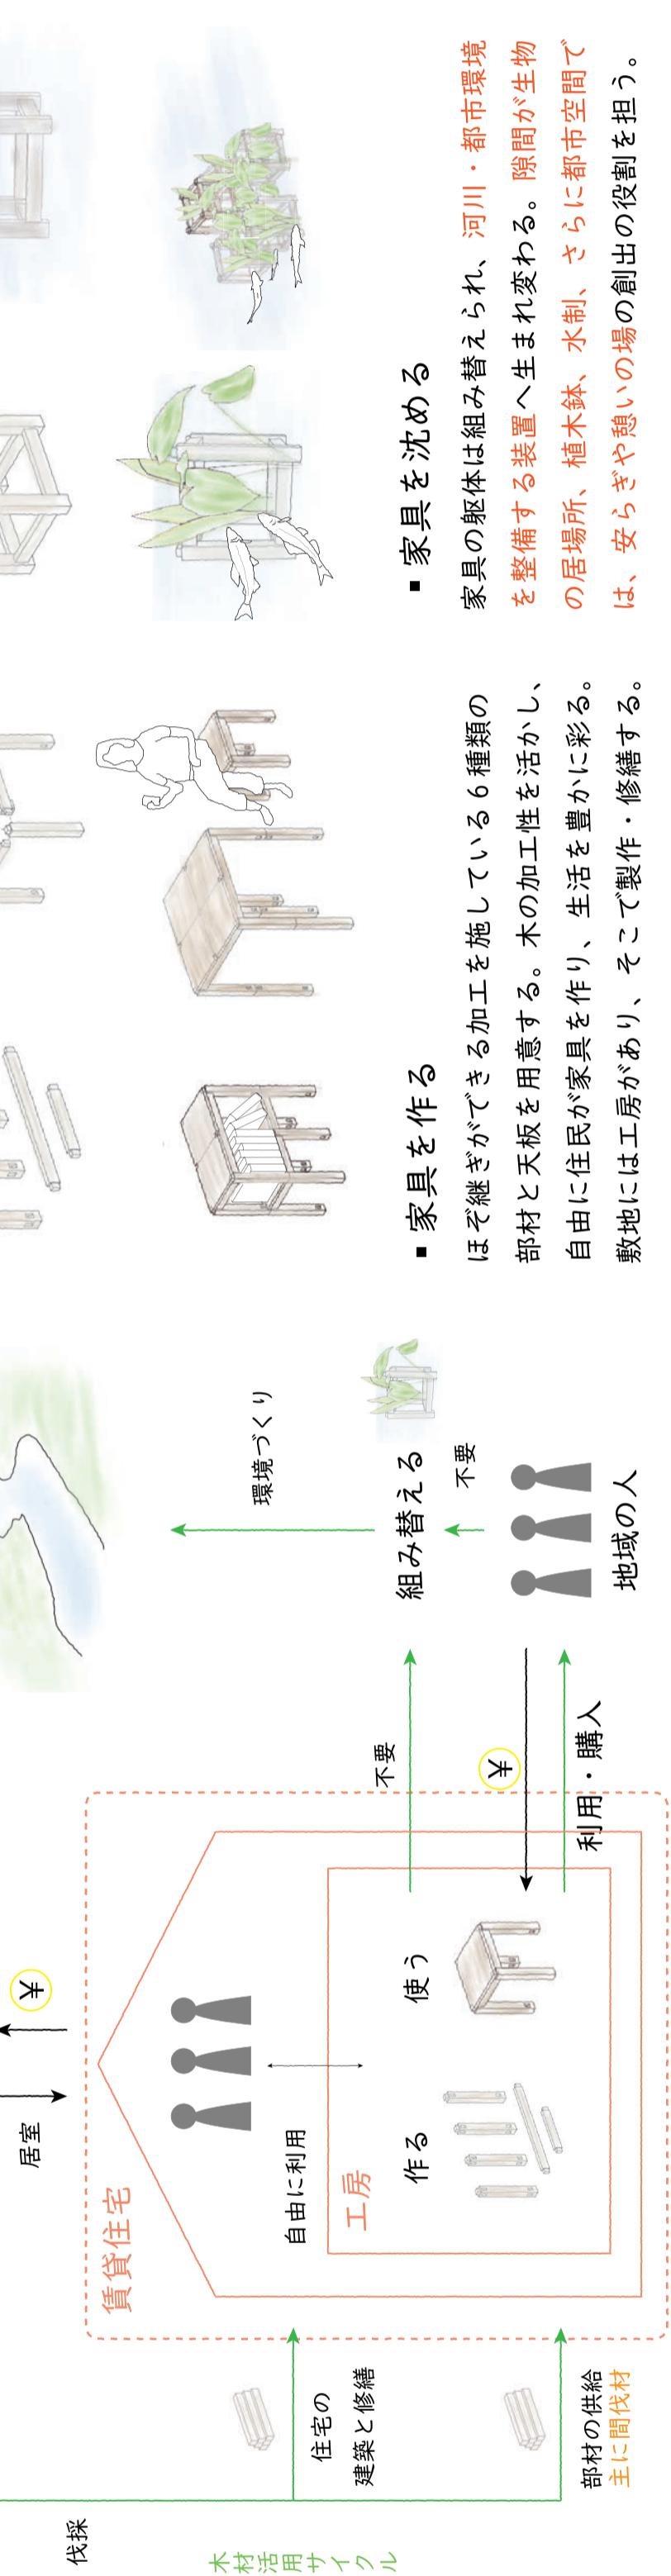

### 6 地域と繋がる全体計画

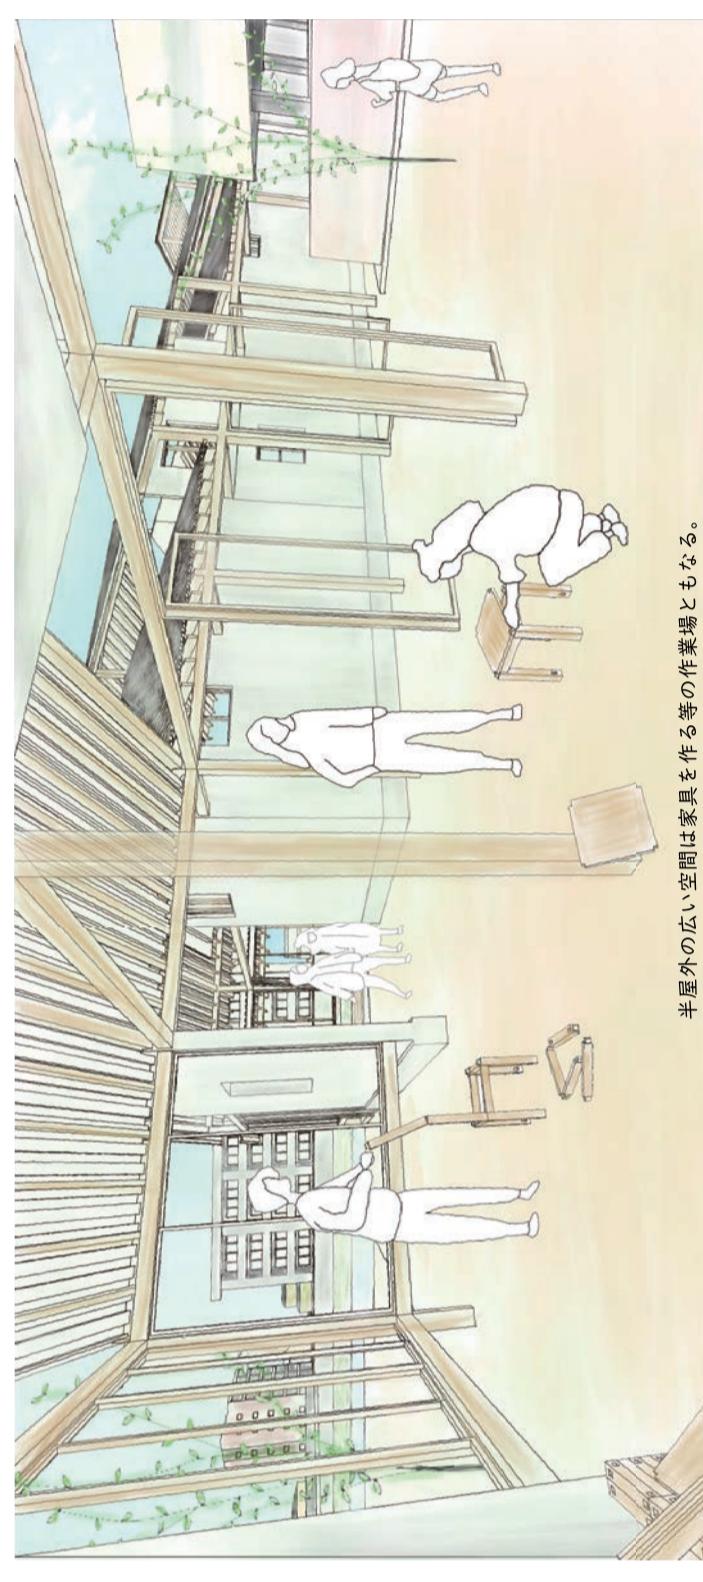

スキップフロアにするなどにより、室内に大きな空間を確保することができます。斜め方向の窓枠により、外観の変化により、川に対する意識が生まれる。また、個の空間から、共通の空間へとつながる。住まいの空間が生まれたため、住民の生活などで街が交わるような場所となる。




また、個の空間から、共通の空間へとつながる。住まいの空間が生まれたため、住民の生活などで街が交わるような場所となる。

また、個の空間から、共通の空間へとつながる。住まいの空間が生まれたため、住民の生活などで街が交わるような場所となる。



作品番号8 中川陸・根岸大祐 (秋田県立大学)

## おくる～冠婚葬祭と建築～

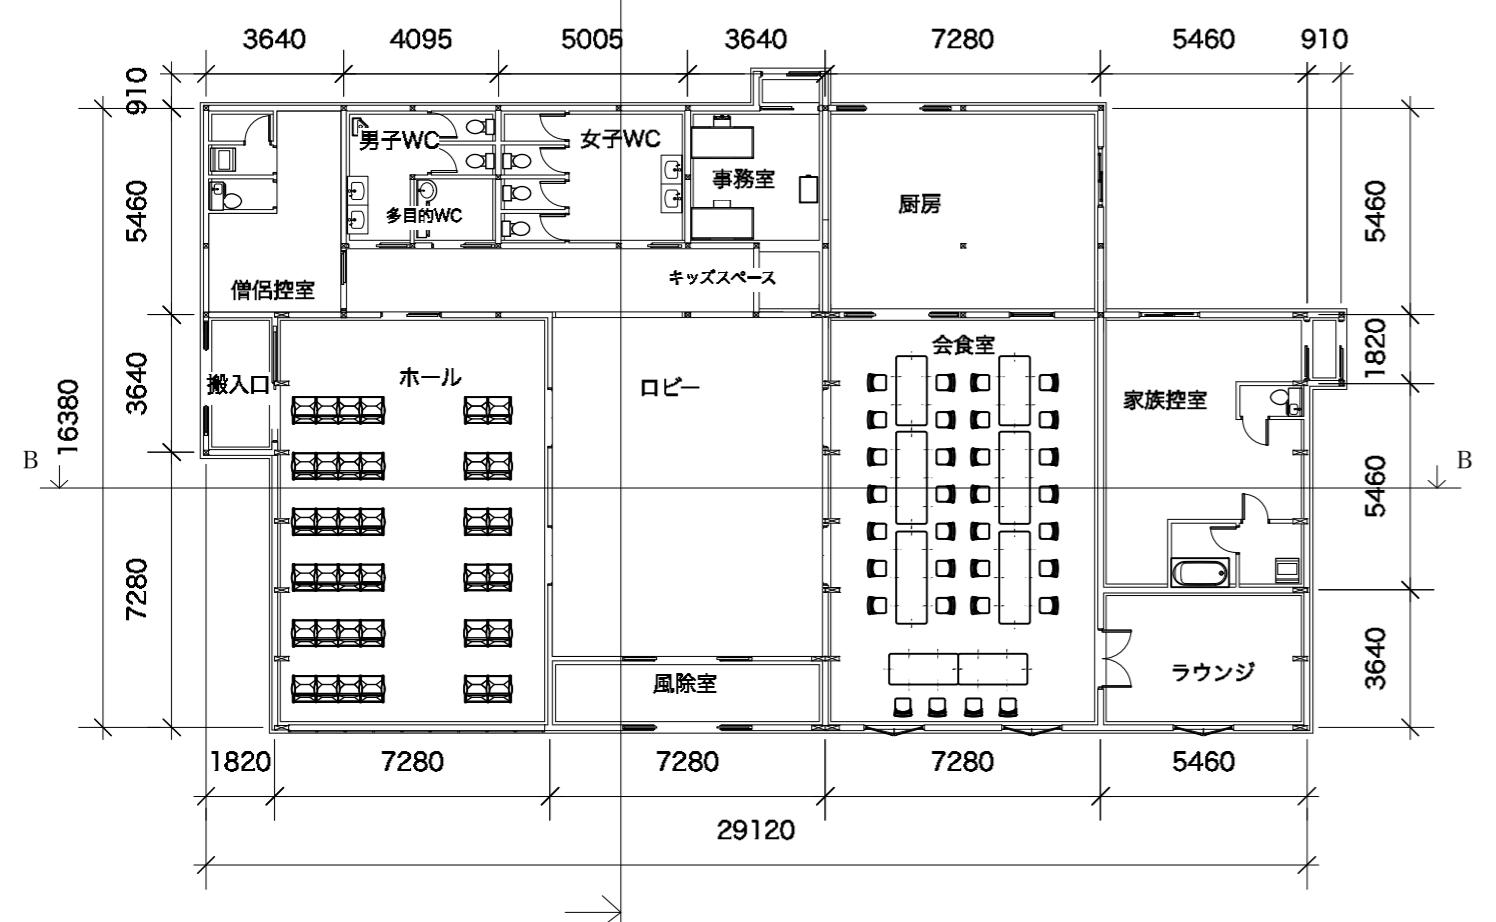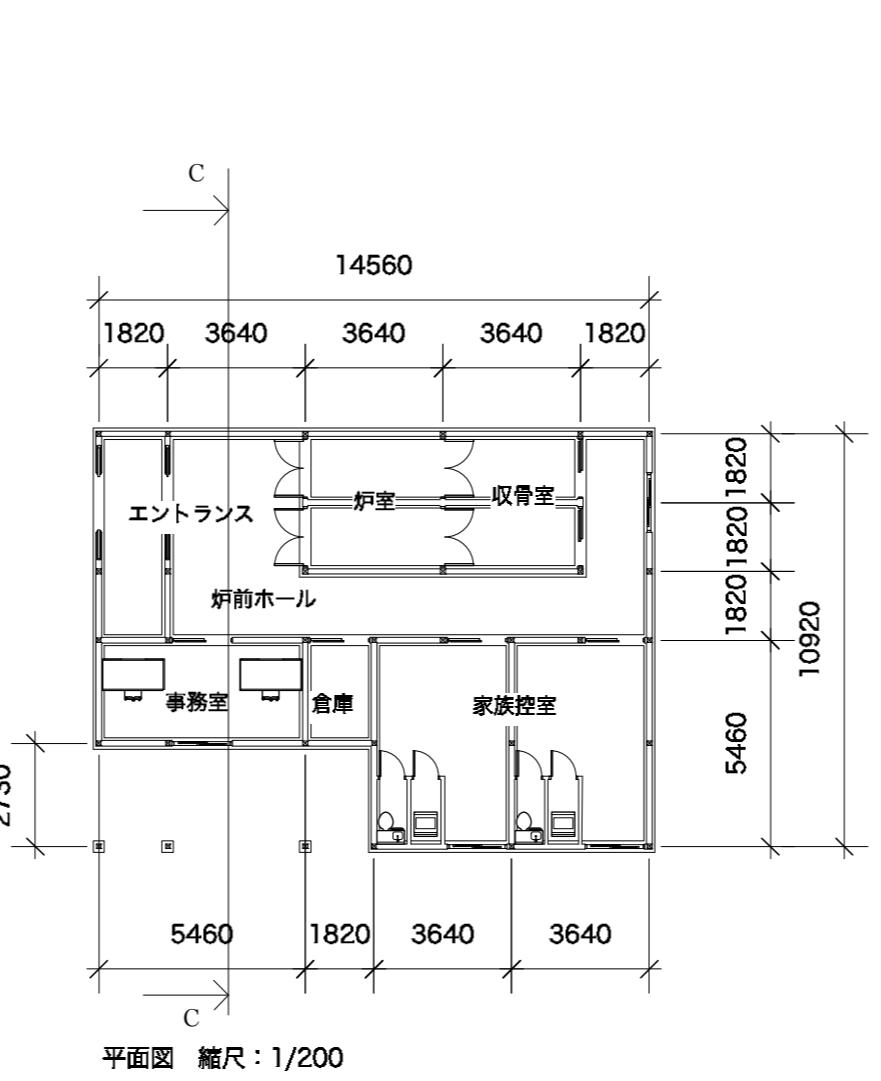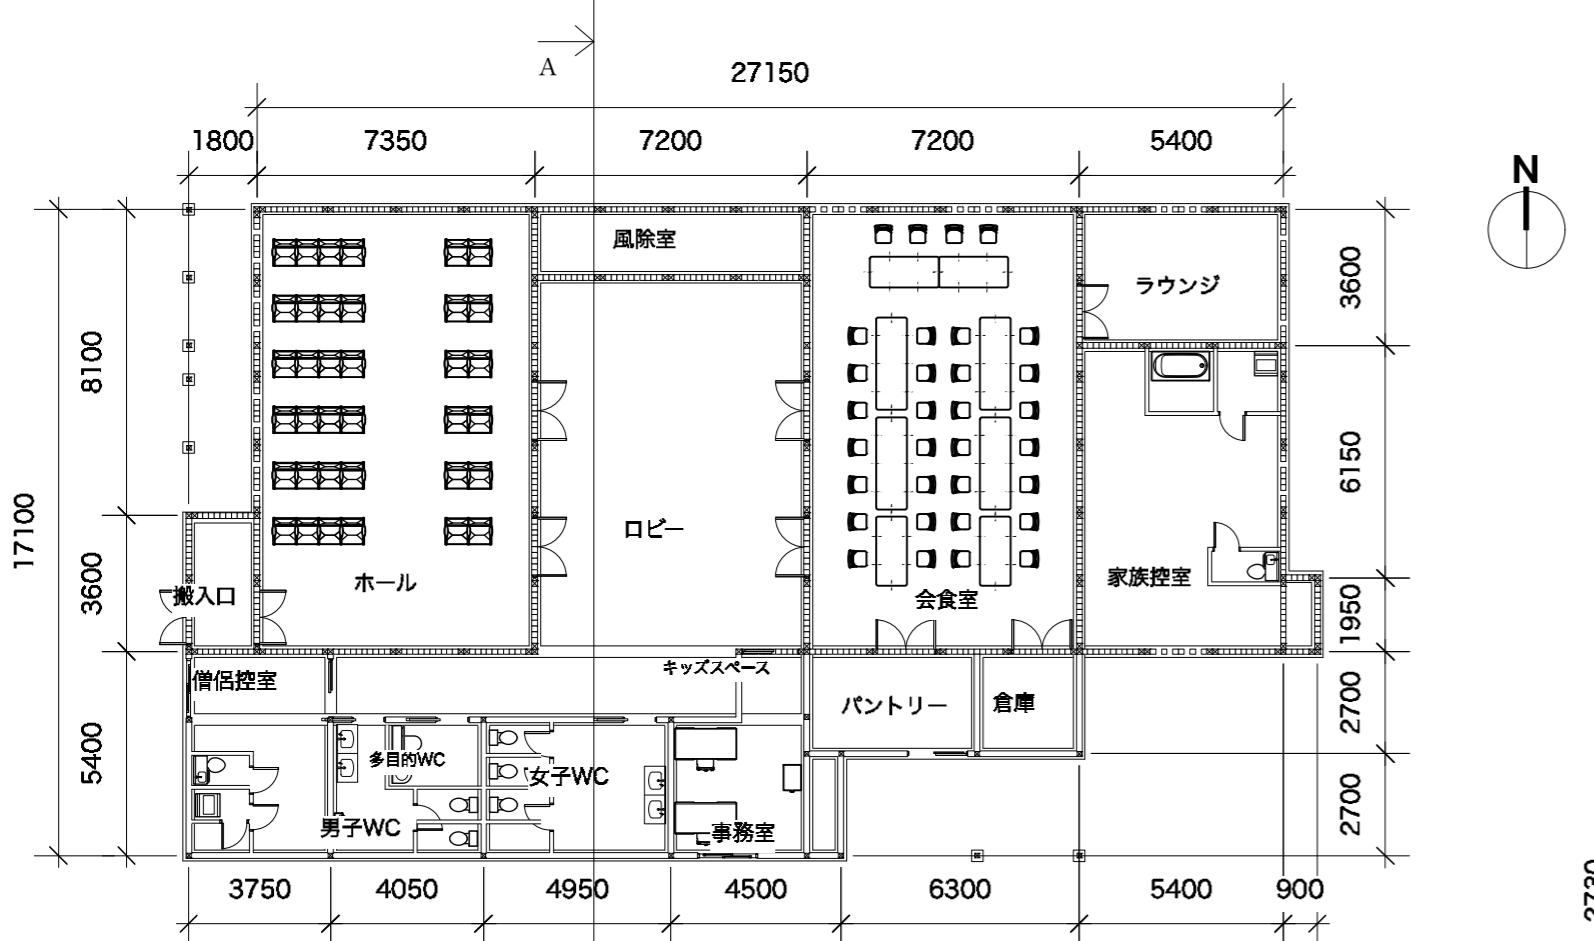

## 設計要旨

## ・確かに、暖やかに

この3つの建物は、斎場及び結婚式場としての利用を主としてイベント用のスペースとしても貸し出される。それぞれ、北棟・南棟・東棟と分かれおり、基本的には北棟が斎場で南棟が結婚式場となるが、主催者や故人の意向に沿う形で棟を選ぶ、告別式前後に火葬が行われるため、隣接する建物にその機能を割りさせて移動を楽にするとともに、自宅や少人数でお葬式を執り行いたい、もしくは執り行った場合も東棟で告別式及び火葬のみを行うことが可能である。

北棟と南棟で正反対と思われる用途の施設を配置した理由には、近年諸外国では仮装したり派手に音楽を流してお別れ式のお葬式が行われていることが挙げられる。ホールに注目すると、北棟は太陽光が窓の窓から少し差づるよう、南棟はガラスのカーテンウォールからしっかり入るように設計した。明るい式場を使用したい場合は南棟、落ち着いた式にしたい場合は北棟をお勧めする。

## ・秋田の問題点とは？

冠婚葬祭に注目した理由に、秋田県は少子高齢社会で急劇に人口減少が進行しており(2020年5月1日現在で約95.3万人)、既婚化・未婚化で都市へ若者が流出していることが大きな影響を与えていると思われる。加えて、秋田県はスギの人工林面積が全国1位であり、その活動が急がれている。

木材も人も木製であり、生まれ、成長して、土に還る。人生の途中には結婚したり、親しい人のお別れがあったりするため、その時にこれらの施設が助けなければいいと思う。

## 設計概要

- 敷地：秋田市由利本荘市東由利蔵字籠ノ内1-1(図1) 東由利斎場「やすらぎ苑」を立て替え、敷地の拡張
- 用途：斎場及び結婚式場などのイベントスペース、火葬場
- 建築面積：北棟=482.00m<sup>2</sup> 南棟=437.24m<sup>2</sup> 東棟=158.34m<sup>2</sup> (建蔽率：3棟合計で19.46%)
- 延床面積：北棟=451.85m<sup>2</sup> 南棟=437.24m<sup>2</sup> 東棟=139.12m<sup>2</sup> (容積率：3棟合計で19.13%)
- 構造：木造平屋建て、北棟=縦ログ構法、南棟=トラス構造、東棟=在来組合構法
- 柱=120x120(在来)または120x360mm角(トラス構造)、150x150mm角(縦ログ)、梁=120x450mm角
- スパン：最大14.6m(南棟ホール&ロビー)、軒高=4.45m(ホール&ロビー)


東由利地域は横手市と旧本荘市街を結ぶ107号線(本荘街道)が通り、利便性の高い土地と言える。

北棟：木材を利用する方法として、縦ログ構法を採用する。法規上は在来組合構法として分類されているため取り扱いやすく、敷地を拡張した際に伐採する木材を活用する。150x150mm角の木材を12個(または6個)連結したネルを地盤工場で作成し、そのネルを地元の工務店の力を借りて施工する。



南棟：重ね式のトラスとして、一般流通材のサイズよりも大空間を実現する。また、これによってホールとロビーに可動式の間仕切りを採用でき、参加者数の増減に対応できるように工夫した(人数が多い時はロビーもホールにつなげて利用する)。叢雪に関しては4寸勾配として駐車場以外の場所に落としたのち機械により除雪、屋根の大部分は融雪設備と熱をつけてまらないように配慮する。

ホールとロビーは高さを出して開放感のあるように、それ以外はゆっくりと家にいる感覚でくつろげるように戸井高を一般的な高さに設定し、家族室は家族葬や故人の安置も行え、火葬場との距離が近くなるように配慮した。

敷地中心の中庭は緑園を趣する役目と自然の中を歩くことで故人の思い出や心を整理する時間に、またガーデンウェディングとしての利用につながればという思いで設けている。

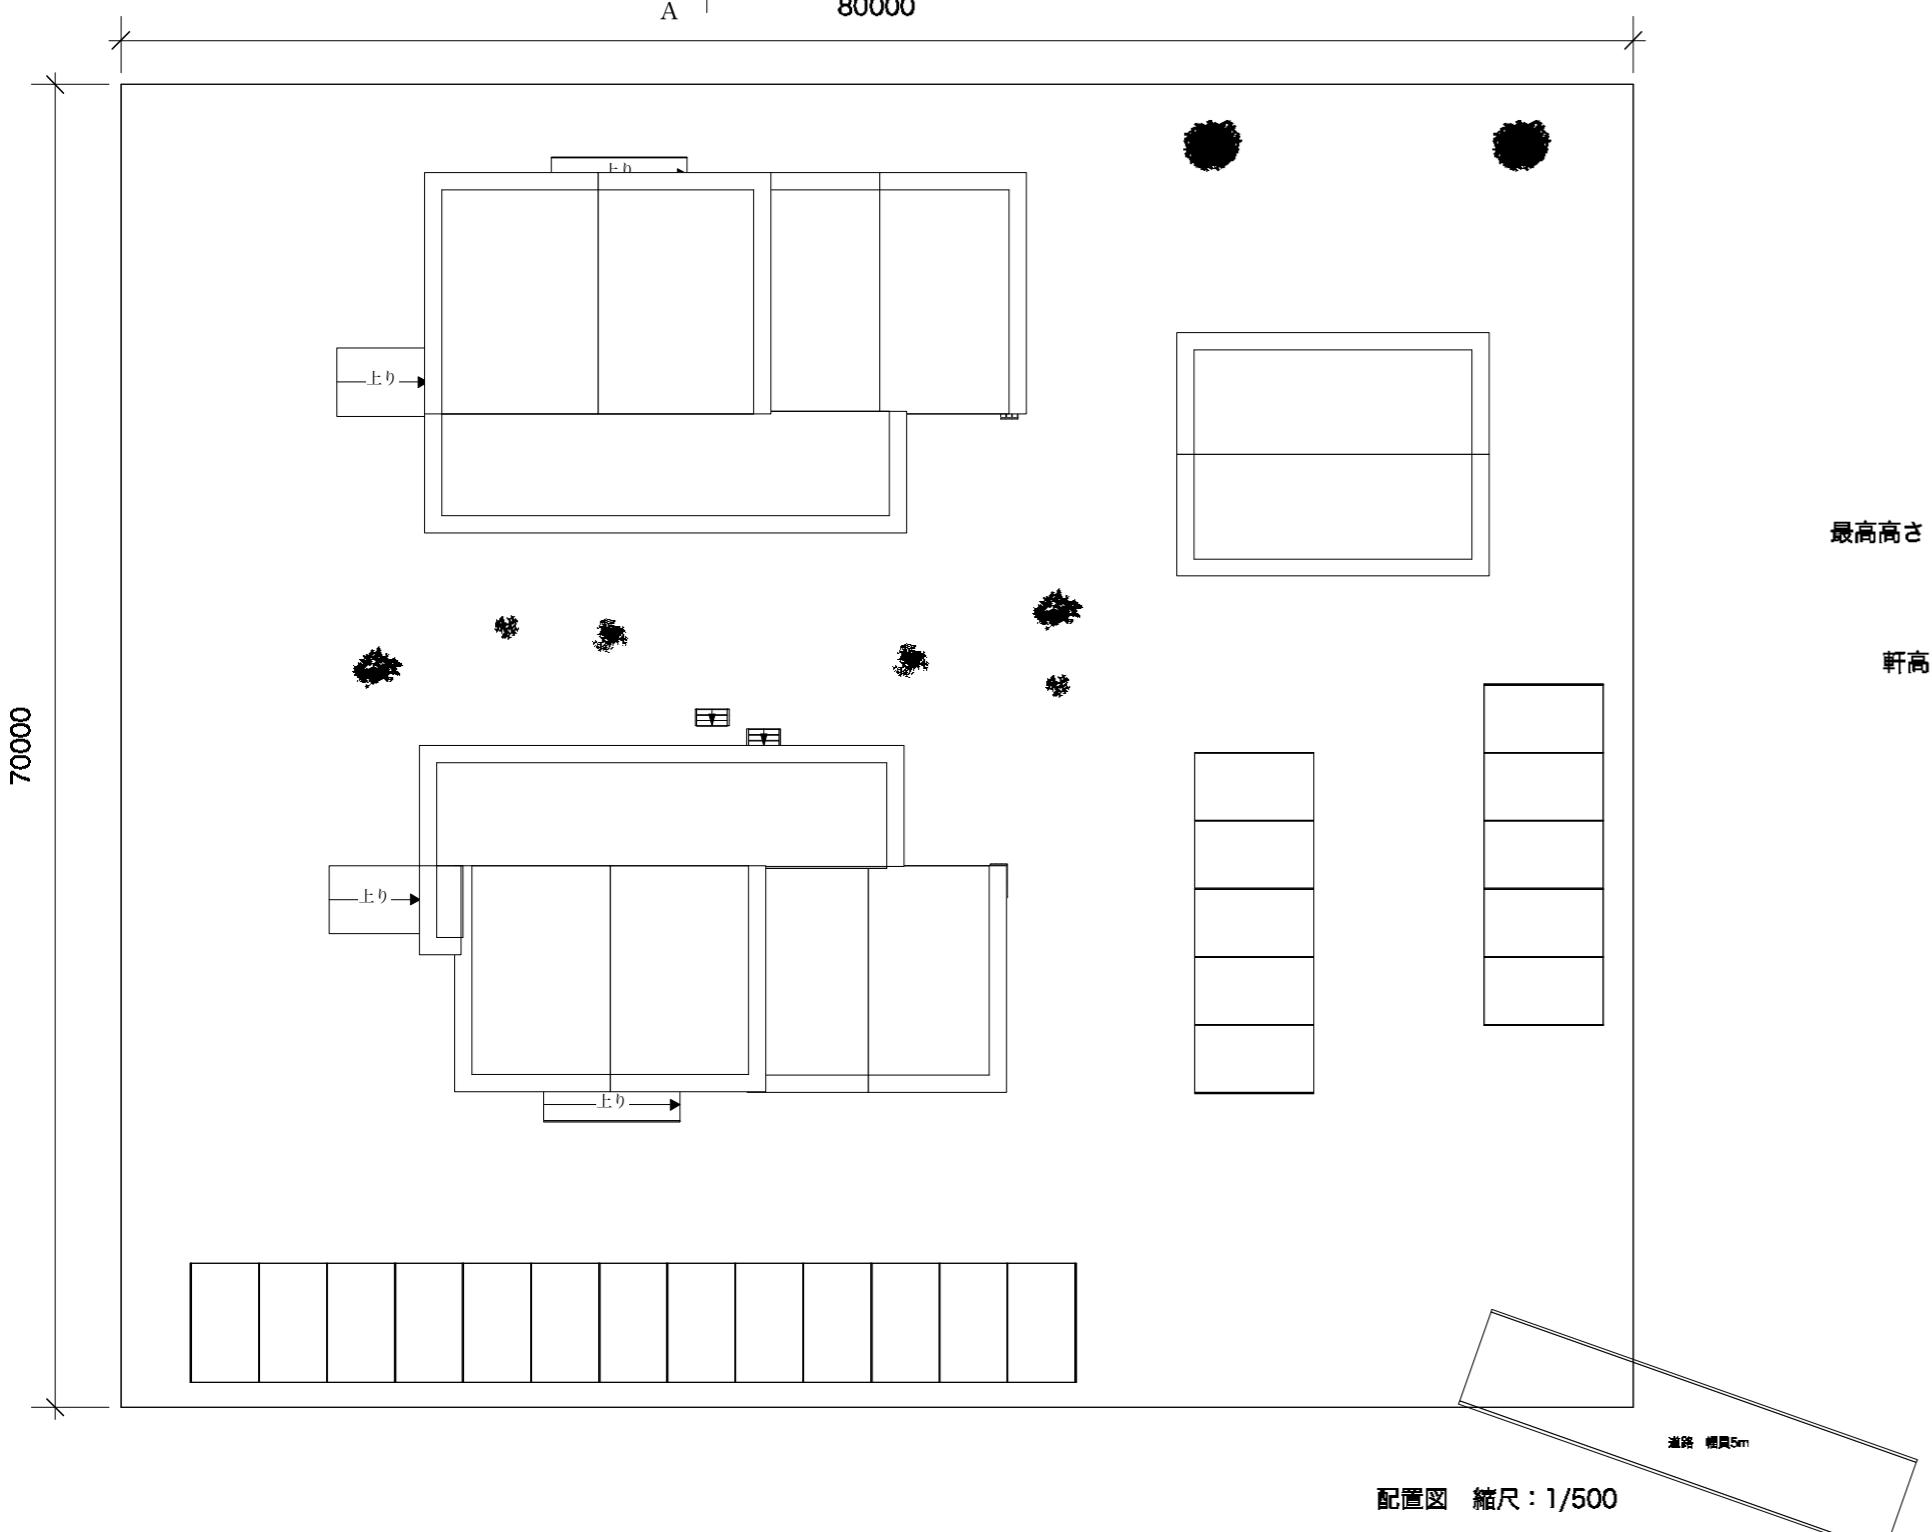

・屋根は切妻及び片流れ！  
種類や方向を絞ることで分棟でも統一感を出しつつ、角度を変えることで室内の雰囲気が異なるようにした

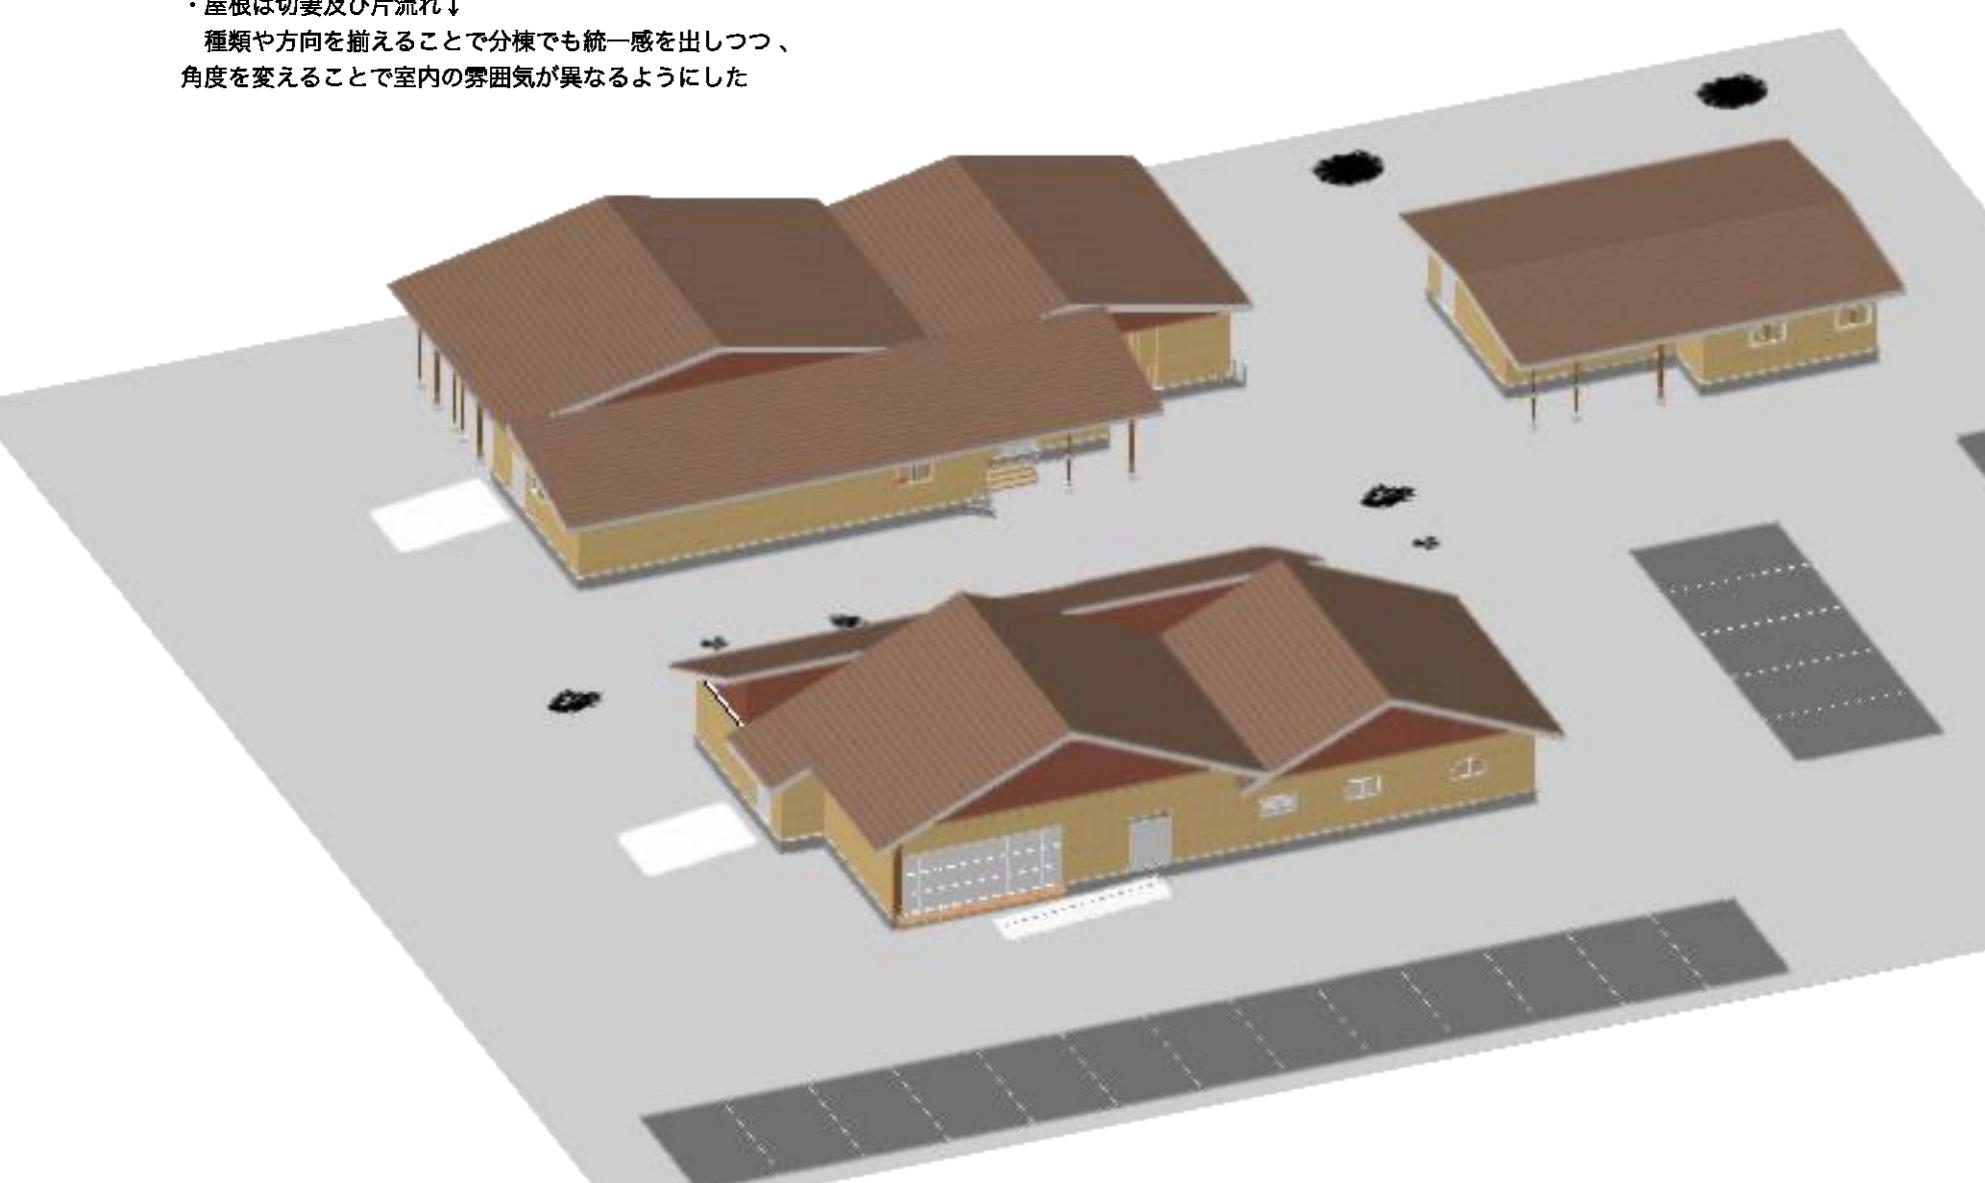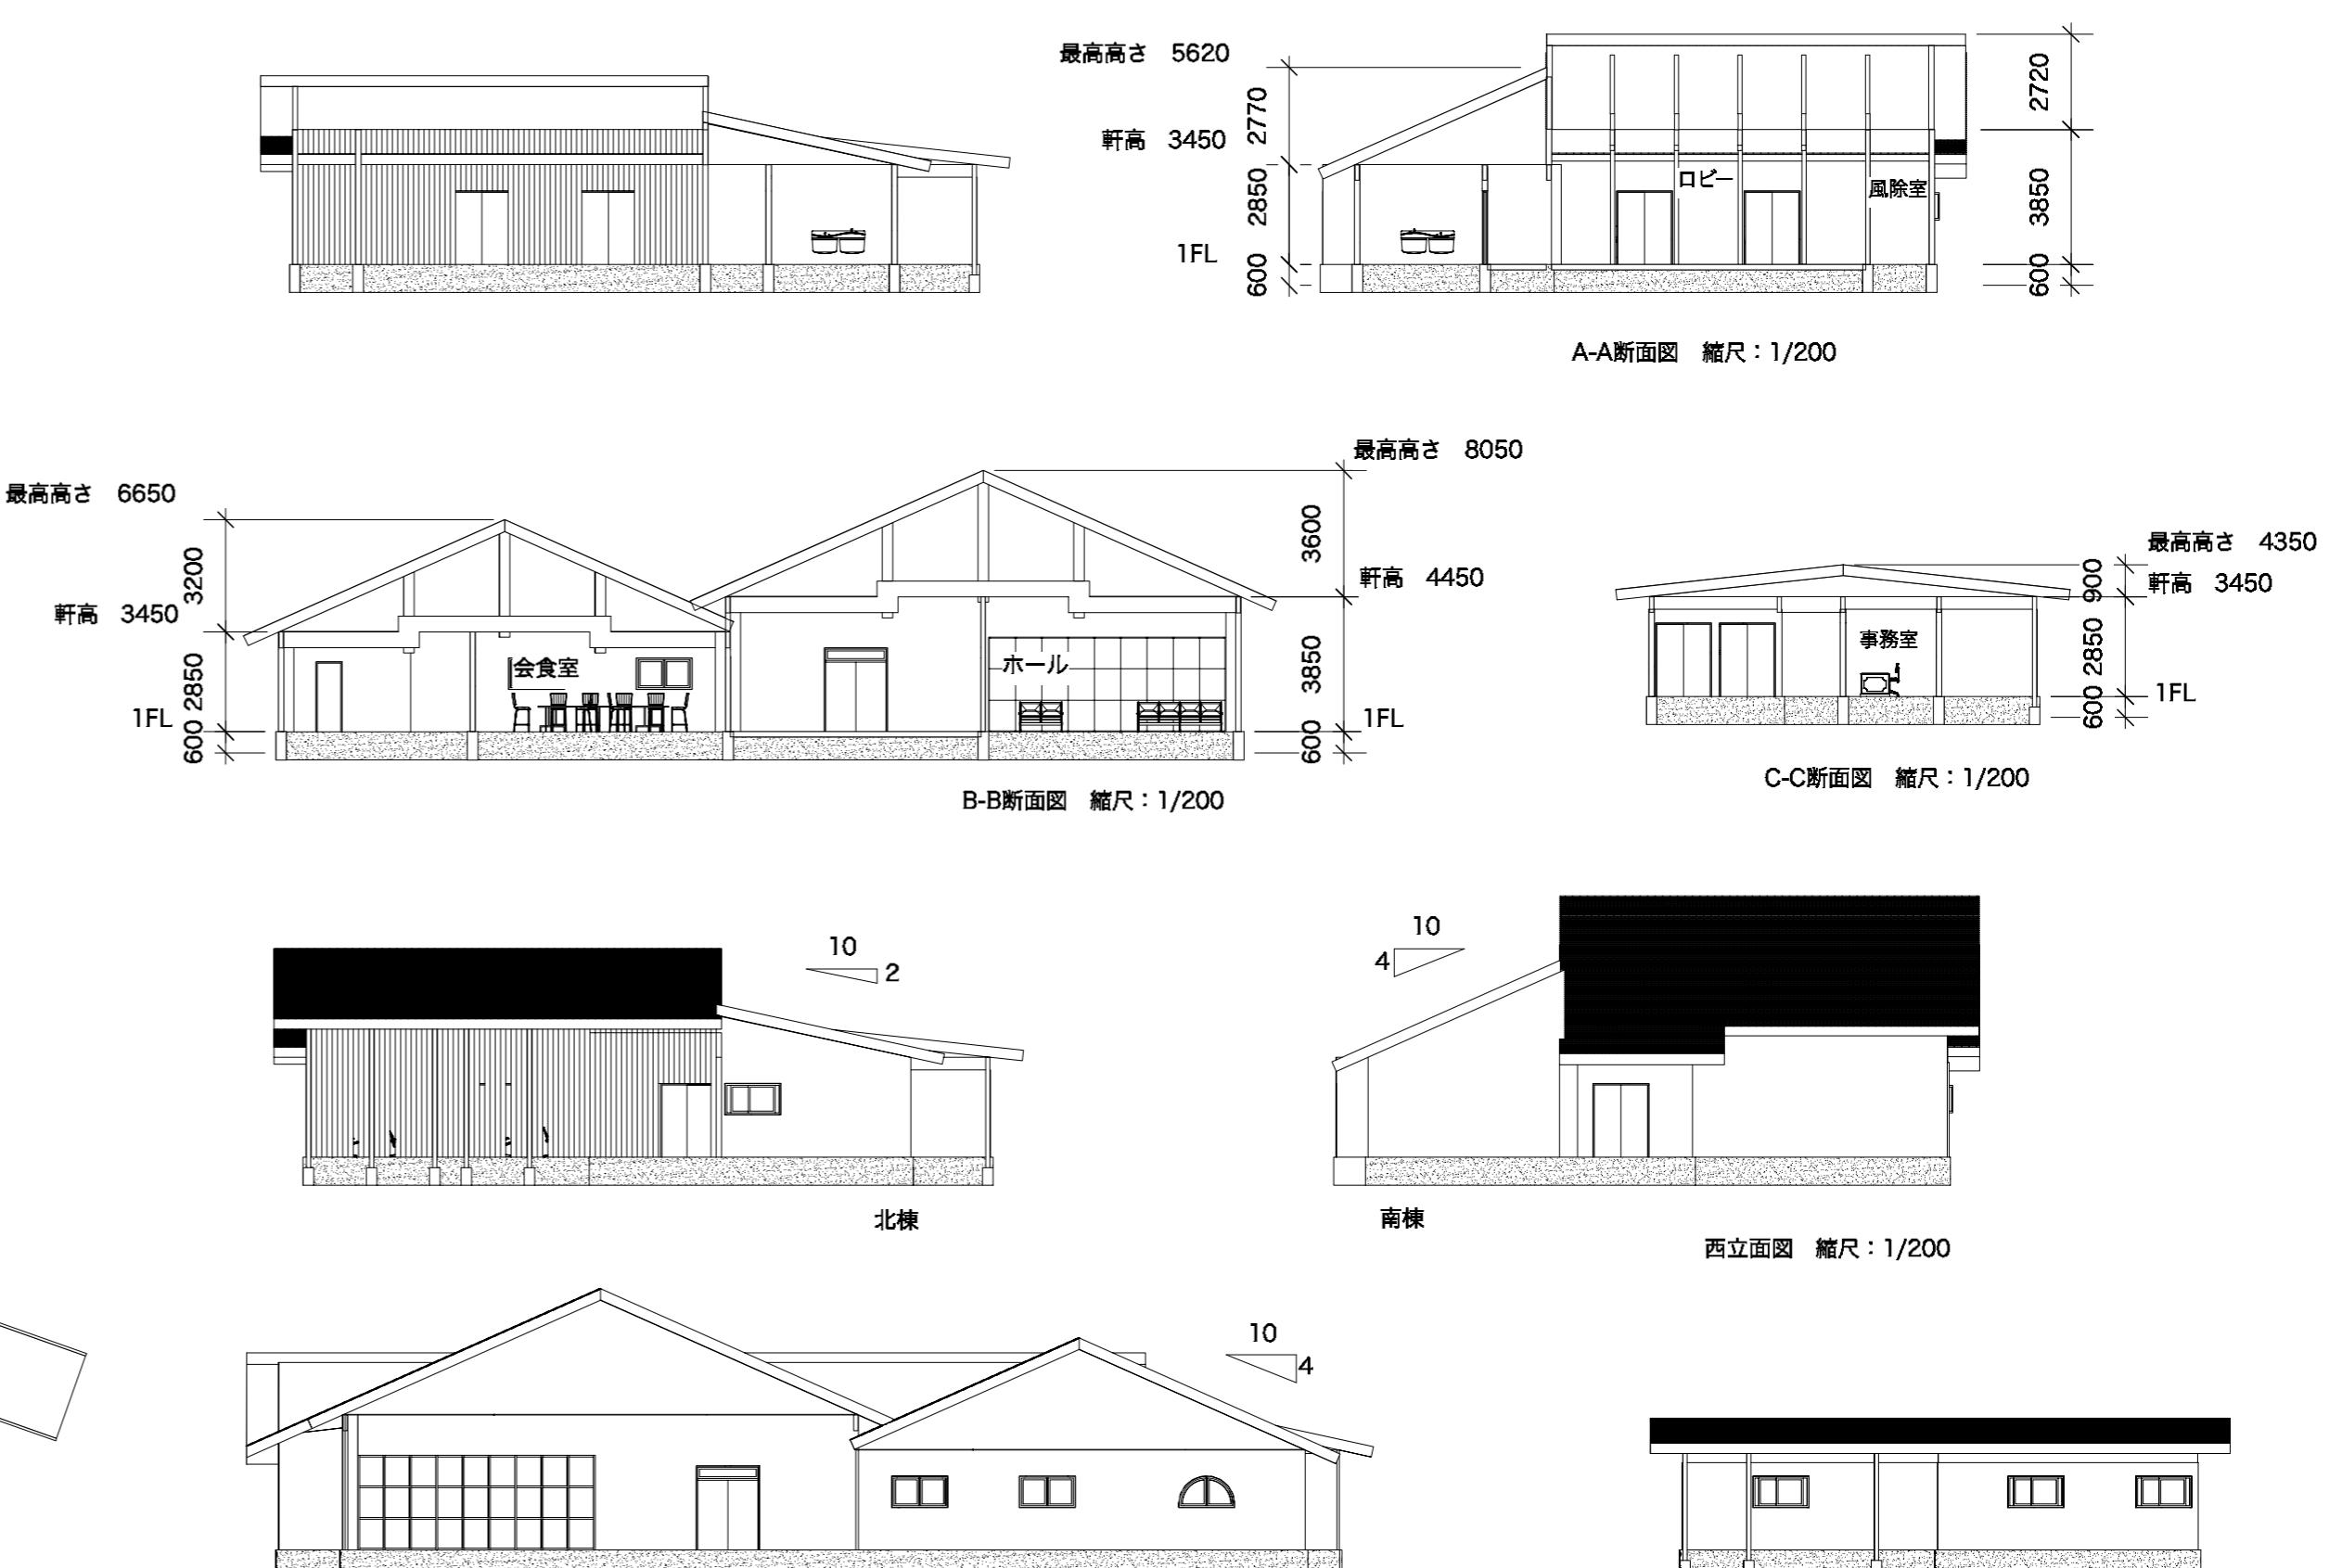


外観パース(南西側から見る)



内観パース(南棟ホール)

・南棟の屋根トラスや梁、柱のイメージ↓  
トラスにすることで開放感と大規模木造への可能性を感じてほしい

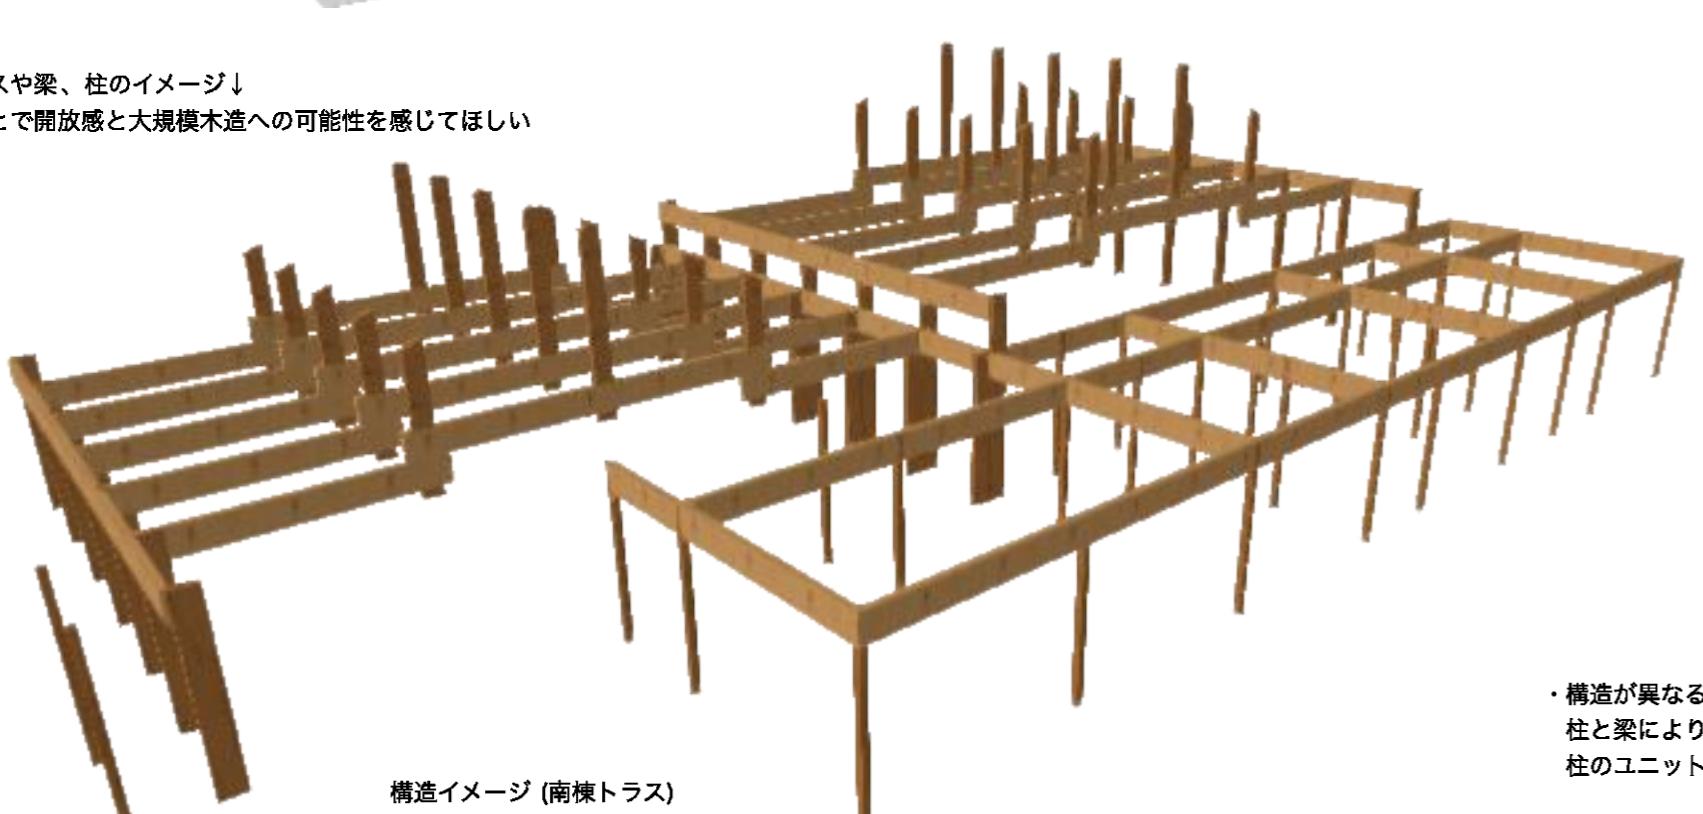


・構造が異なることで同じ材料を使用しても見え方が異なる→  
柱と梁により支えられる南棟は木の存在感が自立つ  
柱のユニットが並ぶ北棟はスリットから入る光と陰が移動して変化をもたらす








内観パース(北棟会食室)

5&gt;F

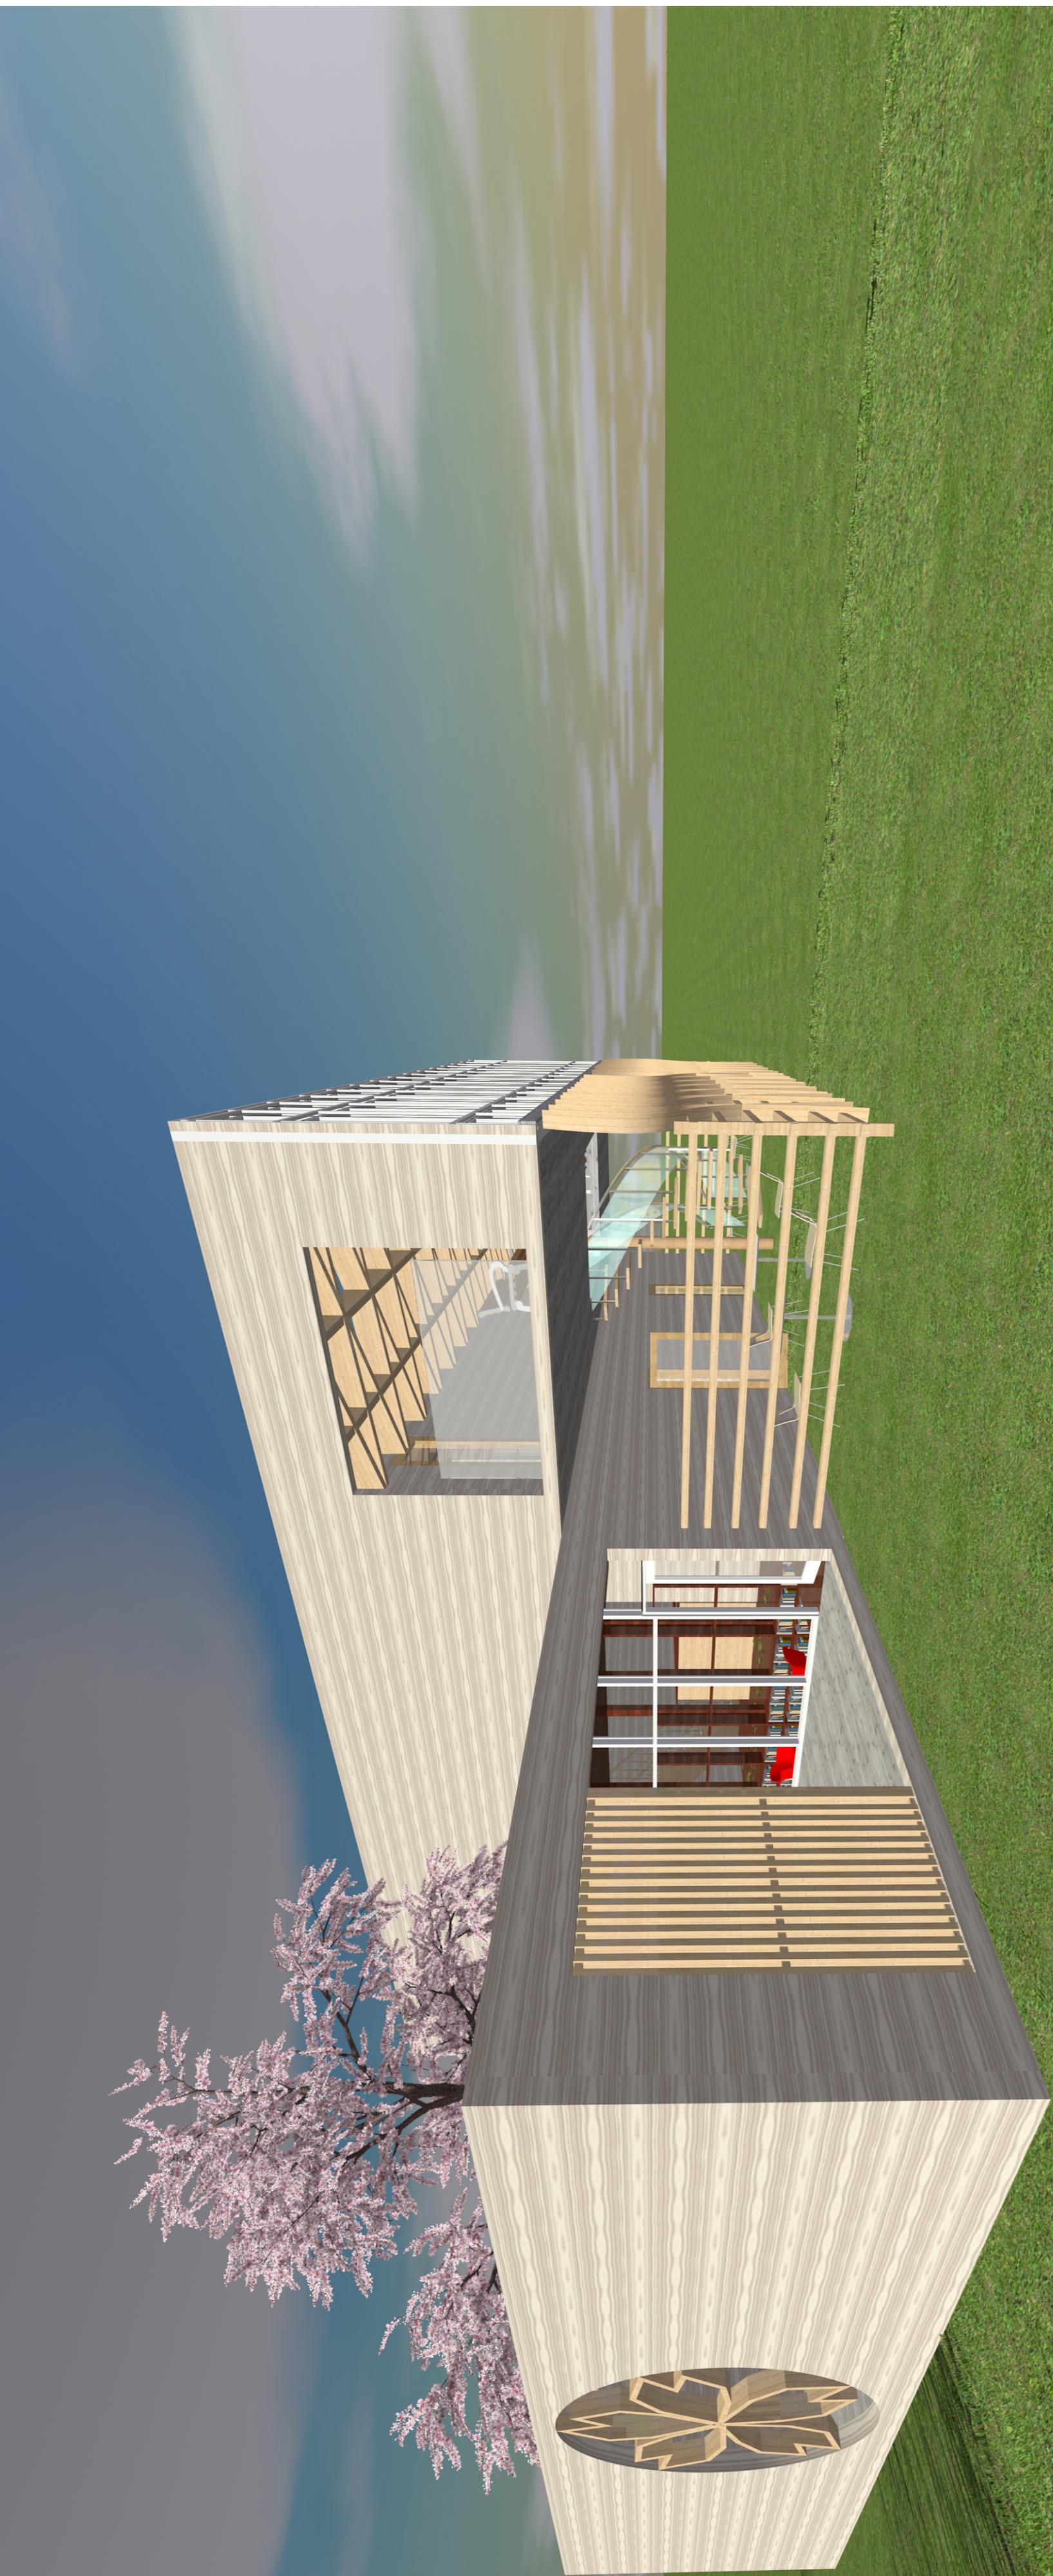

5Z ZE EF 3@6

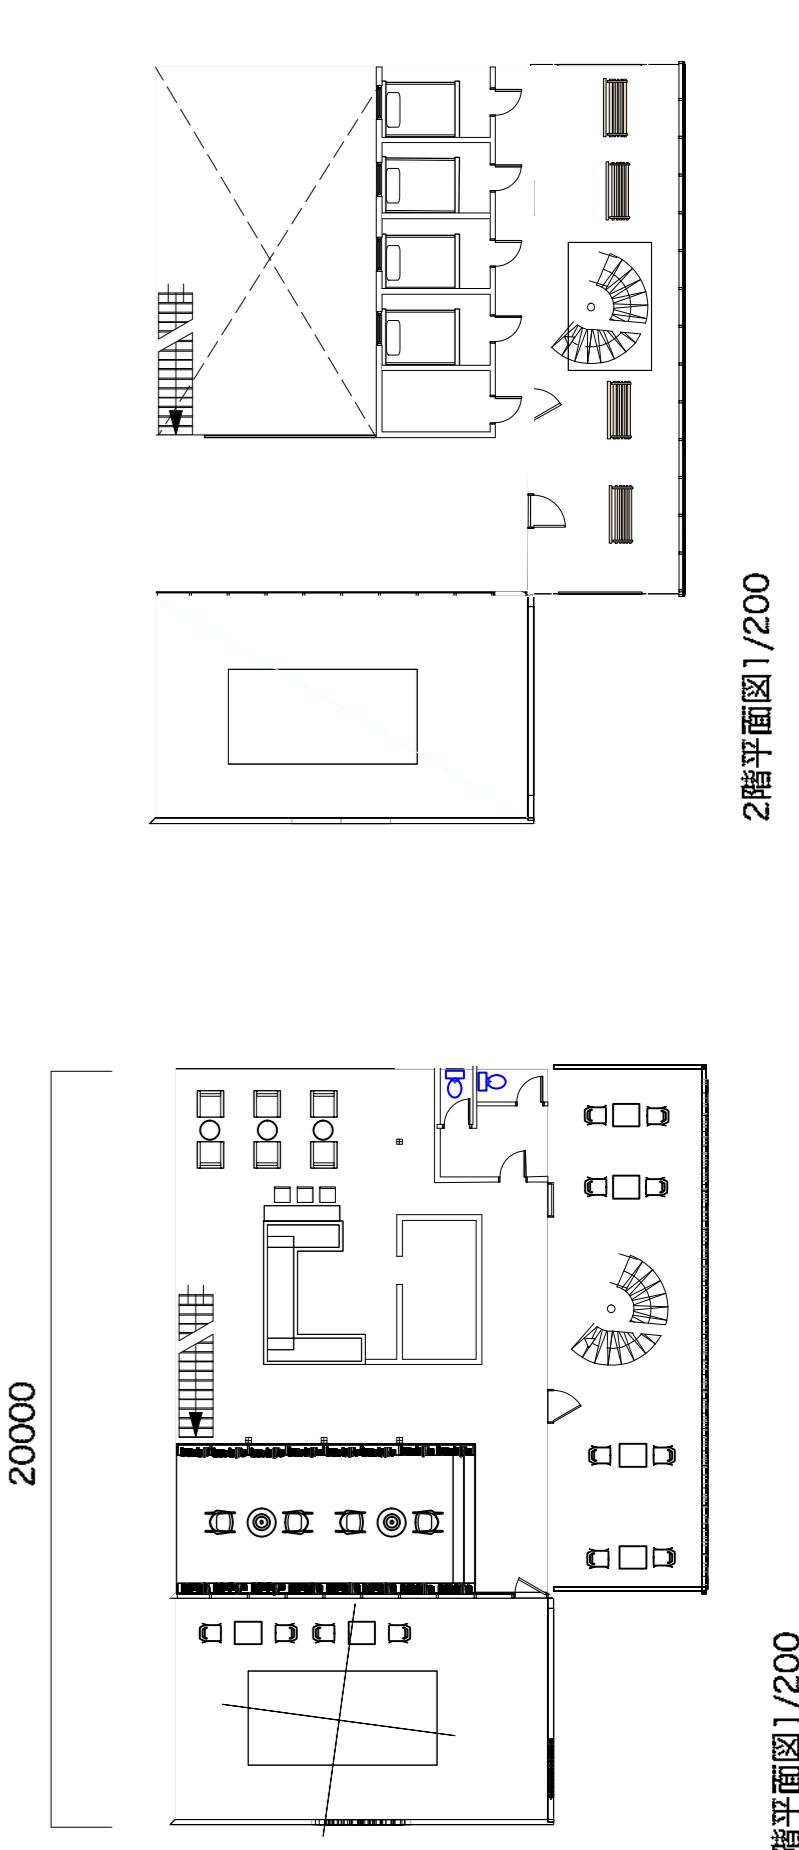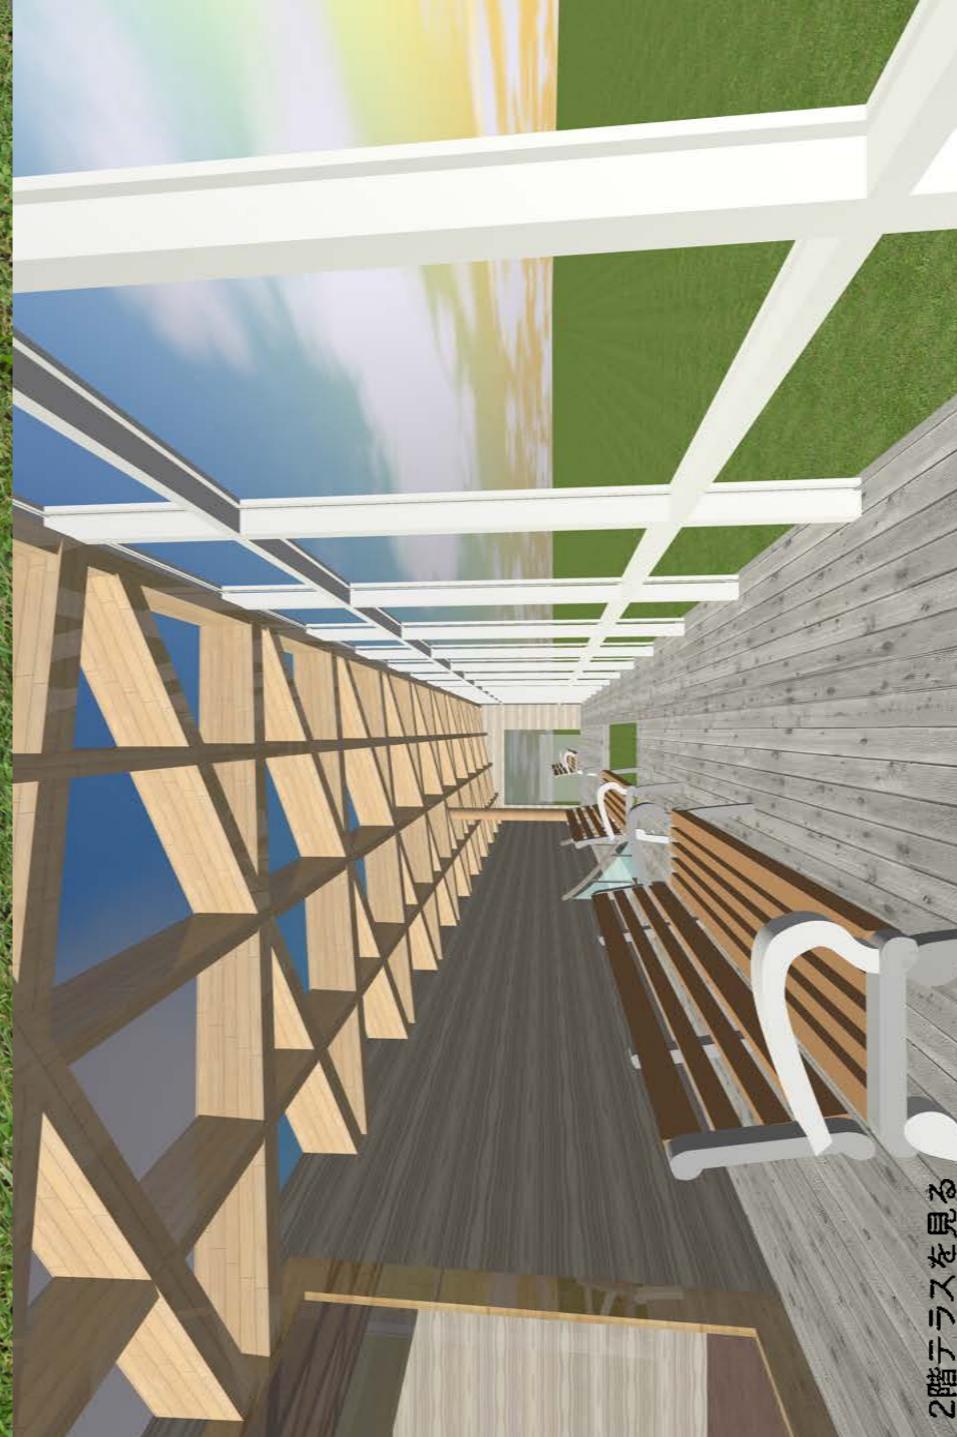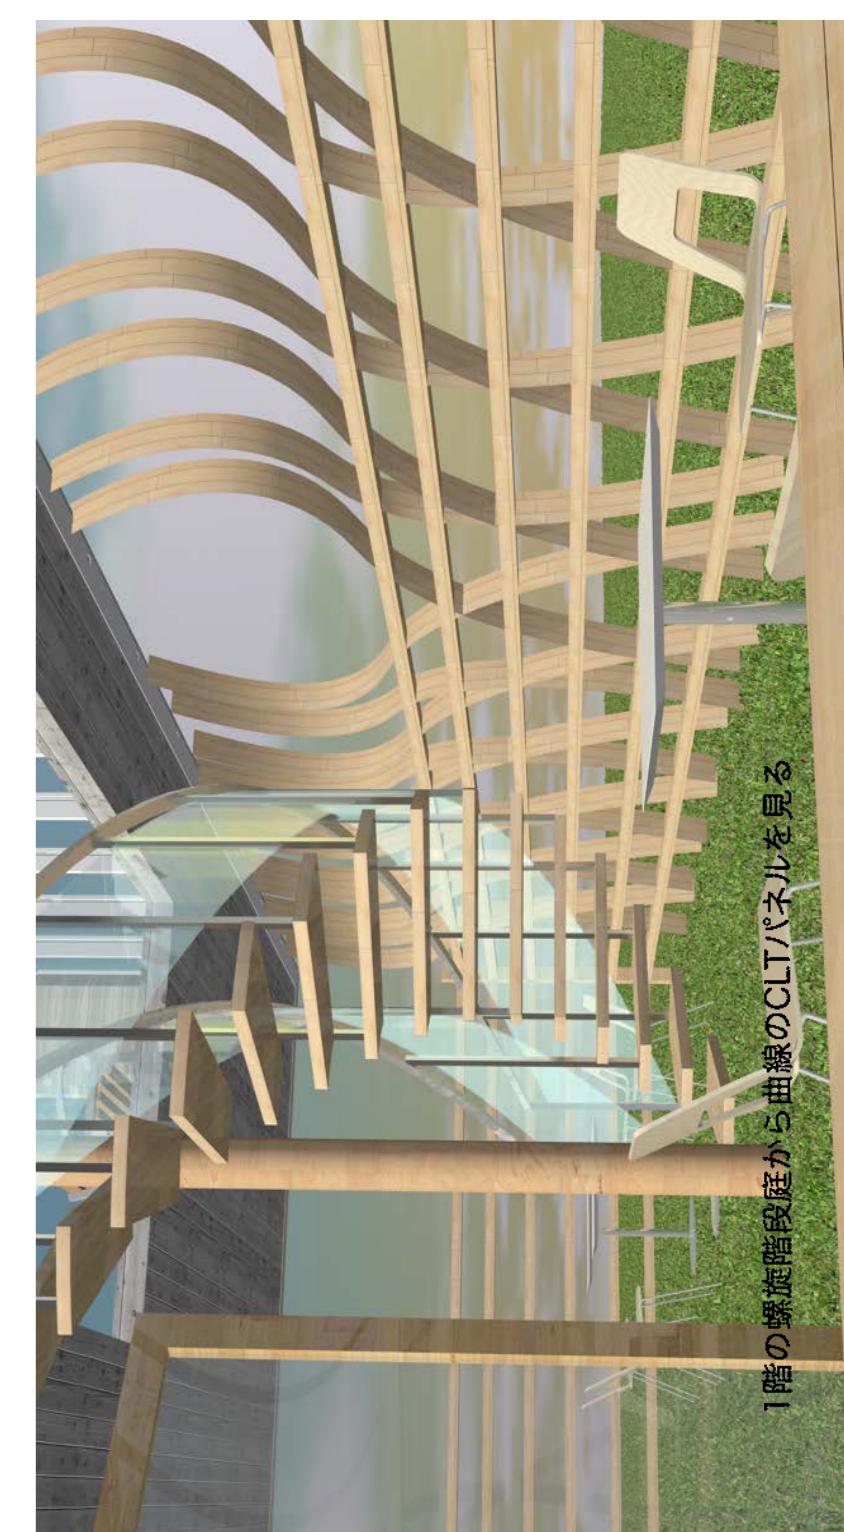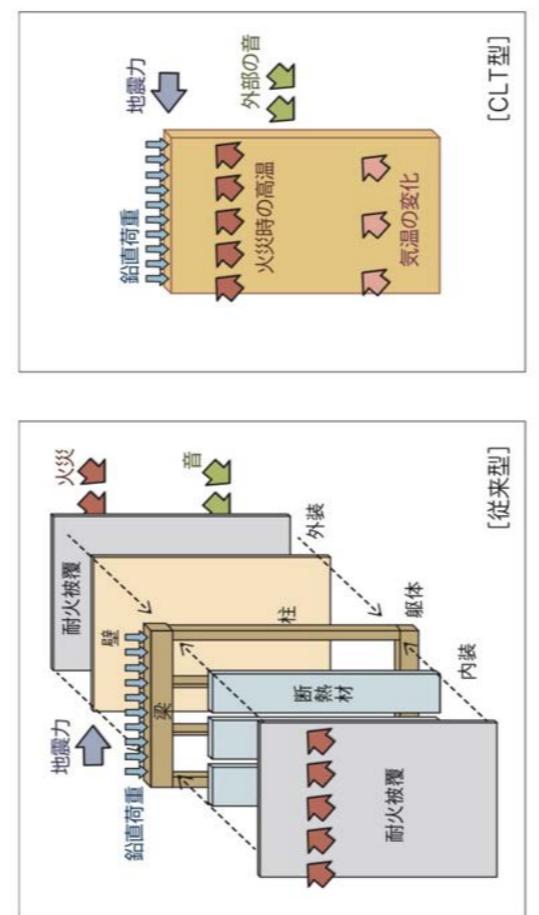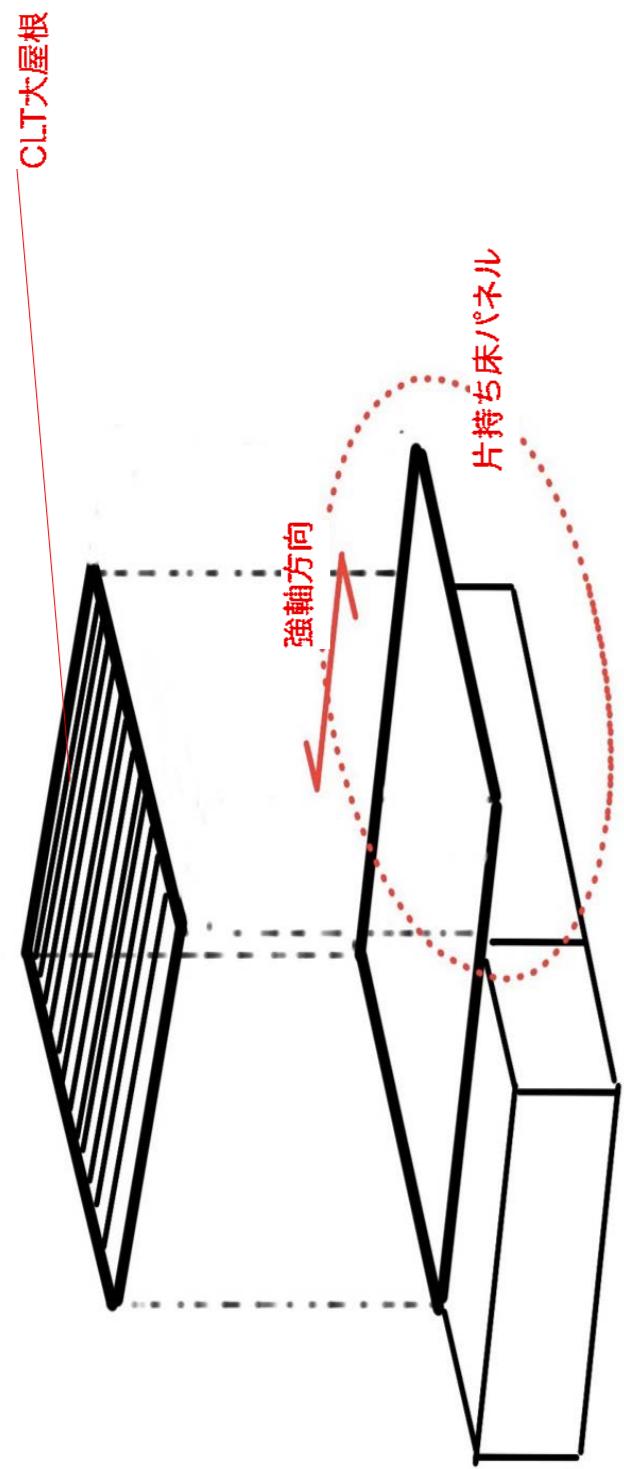

1階平面図 1/200

2階平面図 1/200

東西断面図 1/200

1階の螺旋階段庭から曲線のCLTパネルを見る

南北断面図 1/200